





令和4年度 工事仕様書・設計内訳書

工事名称 工事成績優良業者対象工事
 ふれあいプラザあかし西外壁ほか改修工事
工事場所 明石市二見町東二見1836-1
工期 契約の翌日から、令和5年1月19日まで
技術者等 現場代理人：他工事との「兼務可」
 主任又は監理技術者：「非専任」

| 課長 | 担当課長 | 担当課長 | 係長 | 係長 | 精算者 | 担当(建築) | 担当(電気) | 担当(機械) |
|---|---|------|---|----|--|---|--------|--------|
|  |  | / |  | / |  |  | / | / |

1.設計コード 04HA0430

2.工事内容（・新築 ・増築 ・改築 改修）
・外壁の全面改修

3.支払条件

前 金 払 当該会計年度の出来高予定額の40%以内

中間前金払 当該会計年度の出来高予定額の20%以内

部 分 払 令和4年度内2回以内

完 成 払 完成後、残額一括支払い

4.特記事項

関係法令等を遵守し、必要な手続きを遅滞なく行うこと。また、これらに要する費用は、受注者負担とする。

省エネ、省資源、廃棄物の減量、リサイクルの推進等により、環境負荷の低減を図ること。

「産業廃棄物の不適正な処理の防止に関する条例」の対象となる建設廃棄物の産業廃棄物処理業者への引渡しが完了したときは、同条例第16条の3に基づき、建設資材廃棄物引渡完了報告を監督職員に提出すること。

引渡しまでに要する試験運転及び各試験等の費用は、受注者負担とする。

原則、日曜日、祝日及び夜間は、作業を行わないこと。

学校園の工事では原則として、土曜日の校舎内での作業を行わないこと。

万一、事故や苦情が発生した場合には、速やかに対応するとともに、対応内容を記録し、監督職員に報告すること。

営繕課発行の「契約書・仕様書に基づく提出書類（工事編）」に基づき、必要書類を提出すること。

敷地内及び敷地周辺は、全面禁煙とする。

工事着工前に敷地内外（敷地内の既存建物、近接建物、道路等の構造物など）の撮影を行い、工事完成時に原状復旧が行われているか確認すること。

工事期間中は、必要に応じて交通誘導員を増員すること。

工程、仮設計画等の作成及び工事施工に当たっては、関係部局と十分に事前打合せを行い、施設の運営に支障が生じないように配慮すること。

本設計書は公共建築工事積算基準等（2022年1月1日時点の最新版）に基づき積算している。

公共建築（改修）工事標準仕様書（各工事編）に基づく「書面」は、署名又は押印されたもののほか、印字による記名も含むものとする。






| 建築工事 | | 直接仮設 | | | | |
|-----------------------|---|-------|----------------|----|----|----|
| 名称 | 摘要 | 数量 | 単位 | 単価 | 金額 | 備考 |
| < 防水改修 > | | | | | | |
| 養生(防水改修) | 露出防水・簡易防水(塗膜・シート) | 262 | m ² | | | |
| 整理清掃後片付け(防水改修) | 露出防水・簡易防水(塗膜・シート) | 262 | m ² | | | |
| < 外壁改修 > | | | | | | |
| 養生(外壁改修) | | 557 | m ² | | | |
| 整理清掃後片付け(外壁改修) | | 557 | m ² | | | |
| 開口部養生(外壁改修) | 合板張り養生 | 415 | m ² | | | |
| < 外部足場等 > | | | | | | |
| 外部足場(くさび又は枠組、手すり先行方式) | 建枠1200 20m未満 6ヶ月 最上部安全手すり 掛払手間 基本料 修理費 運搬費共 | 3,307 | m ² | | | |
| 養生シート張り | 防炎 類 6ヶ月 掛払手間 基本料 修理費 運搬費共 | 3,307 | m ² | | | |
| 足場廻り進入防止メッシュシート貼り | 足場外周H1.8m(足場下部直張り) 足元巾木、内外共 | 361 | m ² | | | |
| 軒裏用仕上足場 | RC造標準日数 修理費含む 脚立足場 階高4.0m以下 | 2,068 | m ² | | | |
| 計 | | | | | | |
| | | | | | | |
| | | | | | | |
| 建築工事 | | 防水改修工事 | | 外部 | | |
|---------------------------------|-----------------------------------|--------|----------------|----|----|----|
| 名称 | 摘要 | 数量 | 単位 | 単価 | 金額 | 備考 |
| 塗膜防水下地 水洗い | 高圧ポンプ 10～15MPa程度 | 490 | m ² | | | |
| 屋根谷樋 塗膜防水下地調整 | 既存防水面 屋外 C-1 桁桁系 | 51.2 | m ² | | | |
| 屋根谷樋 塗膜防水 | X-2 密着工法 ウレタン系 平面 表面塗装シール | 17.9 | m ² | | | |
| 屋根谷樋 塗膜防水 | X-2 密着工法 ウレタン系 立上り 表面塗装シール | 33.3 | m ² | | | |
| 庇・バルコニー 塗膜防水下地調整 | 既存防水面 屋外 C-1 桁桁系 | 439 | m ² | | | |
| 庇・バルコニー 塗膜防水 | X-2 密着工法 ウレタン系 平面 | 339 | m ² | | | |
| 庇・バルコニー 塗膜防水 | X-2 密着工法 ウレタン系 立上り | 100 | m ² | | | |
| 庇・バルコニー上配管 等基礎ブロックパッキ アップ | | 1 | 式 | | | |
| 防水保証標識 | 亚克力板200×150×t3.0印字文字 | 1 | か所 | | | |
| 伸縮目地シリング | 一般部 ポリウレタン系(PS-2) 25×10 | 586 | m | | | |
| 打継目地シリング | 一般部 ポリウレタン系(PS-2) 25×10 | 284 | m | | | |
| タイル-外壁塗材取合 シリング | 一般部 ポリウレタン系(PS-2) 15×10 | 51.8 | m | | | |
| アルミ建具廻りシ リング | 一般部 変成シリコン系(MS-2) 15×10 水切取合い共 | 1,426 | m | | | |
| 金物・水切取合い シリング | 一般部 変成シリコン系(MS-2) 15×10 | 322 | m | | | |
| 防水端末取合い シリング | 一般部 変成シリコン系(MS-2) 15×10 | 192 | m | | | |
| シリング | 一般部 変成シリコン系(MS-2) 10×10 | 526 | m | | | |
| 硬質ポリ塩化 ビニル管とい(カー) | 径75 | 84.6 | m | | | |
| 硬質ポリ塩化 ビニル管とい(カー) | 径100 | 24.4 | m | | | |
| 硬質ポリ塩化 ビニル管とい(カー) | 径125 | 52.5 | m | | | |
| 硬質ポリ塩化 ビニル管とい(カー) | 径150 | 38.2 | m | | | |

| 建築工事 | | 外壁改修工事 | | 外部 | | |
|----------------------------------|---|--------|----------------|-----|-----|-----|
| 名 称 | 摘 要 | 数 量 | 単 位 | 単 価 | 金 額 | 備 考 |
| < 外壁石貼面 > | | | | | | |
| 水洗い | 高圧ポンプ 10～15MPa程度 | 120 | m ² | | | |
| < 外壁タイル貼面 > | | | | | | |
| 施工数量調査 (外壁改修) | タイル・珪藻土塗替改修 | 1,907 | m ² | | | |
| 水洗い | 高圧ポンプ 10～15MPa程度 | 1,907 | m ² | | | |
| タイル浮き部アンカー ピン部分 珪藻土樹脂 注入工法 | アンカーピン 25本/m ² 注入口付アンカーピン等 樹脂注入部養生 施工法 | 288 | m ² | | | |
| タイル欠損部張替え 工法 | 特殊タイル 60×210×15 60×100×15 還元焼成 ST-AGR.SX 国代耐工業所 同等品 | 100 | 枚 | | | |
| タイル面セラミック浸透性 吸水防止材保護工 法 | 洗浄、上塗り2回、目地下地処理共 タイルセラミック イソナー化研同等品 | 1,907 | m ² | | | |
| < 仕上塗材面 > | | | | | | |
| 施工数量調査 (外壁改修) | 仕上塗材改修・腰珪藻土面 | 2,035 | m ² | | | |
| 既存塗膜面高圧温 水洗浄 | 30～50MPa程度 劣化部除去 | 1,940 | m ² | | | |
| 既存珪藻土仕上面・ RC素地面水洗い | 高圧ポンプ 10～15MPa程度 | 95 | m ² | | | |
| アンカーピン部分 珪藻土樹脂注入工法 | アンカーピン 16本/m ² | 10 | m ² | | | |
| 欠損部珪藻土樹脂 注入工法(筒所) | 100～200mm角程度,欠損及び露筋 深さ 30mm程度 | 180 | か所 | | | |
| 自動式低圧樹脂注 入工法 | ボンドシリング工法同等 ひび割れ幅1mm以下 壁厚150mm程度 | 170 | m | | | |
| Uカットシーリング 材充填工法 | 10×10mm,シーリング材,樹脂珪藻土仕上 | 100 | m | | | |
| 下地調整費 | C-2 珪藻土 珪藻土系 コンクリート・珪藻土面 | 95 | m ² | | | |
| 下地調整費 | CM-2 珪藻土 珪藻土系 仕上塗材面 | 1,940 | m ² | | | |
| スチック塗材塗り | B種 | 1,702 | m ² | | | |
| 外装薄塗材 E | コンクリート面 砂壁状 吹付け 下地調整費別途 | 238 | m ² | | | |

| 7 塗装改修工事 | ① 下地調整 | 塗替えで下地調整の種別がRB種の場合の既存塗膜の除去範囲 ※ 塗替え面積の30% ・ 図示 [7.2.1] [7.2.2~7][表7.2.1~7] | 9 合成樹脂エマルジョン 模様塗料塗り [7.11.2] | コンクリート面、モルタル面、プラスター面、せっこうボード面等 合成樹脂エマルジョン模様塗料塗りの種別 ・ A種 ※ B種 ・ C種 | | |---------------------|----------------------------|---|-----------------------------------|---|------|-------------------|-------|-------------------|-----------|-------------------|-------------------|-------------------|---------------|-------------------|------------------|-------------------|----------------------|-------------------|---------------------|-------------------|--------------------------------------|-----------------|--|--|--|
| | | <table border="1"> <thead> <tr> <th>下地の種類</th> <th>下地調整の種別</th> </tr> </thead> <tbody> <tr> <td>・ 木部</td> <td>・ RA種 ※ RB種 ・ RC種</td> </tr> <tr> <td>・ 鉄鋼面</td> <td>・ RA種 ※ RB種 ・ RC種</td> </tr> <tr> <td>・ 亜鉛めっき鋼面</td> <td>・ RA種 ※ RB種 ・ RC種</td> </tr> <tr> <td>・ 亜鉛めっき鋼面 (鋼製建具面)</td> <td>・ RA種 ※ RB種 ・ RC種</td> </tr> <tr> <td>・ モルタル、プラスター面</td> <td>・ RA種 ※ RB種 ・ RC種</td> </tr> <tr> <td>・ コンクリート、ALCパネル面</td> <td>・ RA種 ※ RB種 ・ RC種</td> </tr> <tr> <td>・ コンクリート面、押出成形セメント板面</td> <td>・ RA種 ※ RB種 ・ RC種</td> </tr> <tr> <td>・ せっこうボード面、その他のボード面</td> <td>・ RA種 ※ RB種 ・ RC種</td> </tr> </tbody> </table> | 下地の種類 | 下地調整の種別 | ・ 木部 | ・ RA種 ※ RB種 ・ RC種 | ・ 鉄鋼面 | ・ RA種 ※ RB種 ・ RC種 | ・ 亜鉛めっき鋼面 | ・ RA種 ※ RB種 ・ RC種 | ・ 亜鉛めっき鋼面 (鋼製建具面) | ・ RA種 ※ RB種 ・ RC種 | ・ モルタル、プラスター面 | ・ RA種 ※ RB種 ・ RC種 | ・ コンクリート、ALCパネル面 | ・ RA種 ※ RB種 ・ RC種 | ・ コンクリート面、押出成形セメント板面 | ・ RA種 ※ RB種 ・ RC種 | ・ せっこうボード面、その他のボード面 | ・ RA種 ※ RB種 ・ RC種 | 10 ウレタン樹脂 ワニス塗り [7.12.2][表7.12.1] | 種別 ・ A種 ※ B種 | | | |
| | 下地の種類 | 下地調整の種別 | | | | | | | | | | | | | | | | | | | | | | | |
| | ・ 木部 | ・ RA種 ※ RB種 ・ RC種 | | | | | | | | | | | | | | | | | | | | | | | |
| | ・ 鉄鋼面 | ・ RA種 ※ RB種 ・ RC種 | | | | | | | | | | | | | | | | | | | | | | | |
| | ・ 亜鉛めっき鋼面 | ・ RA種 ※ RB種 ・ RC種 | | | | | | | | | | | | | | | | | | | | | | | |
| | ・ 亜鉛めっき鋼面 (鋼製建具面) | ・ RA種 ※ RB種 ・ RC種 | | | | | | | | | | | | | | | | | | | | | | | |
| | ・ モルタル、プラスター面 | ・ RA種 ※ RB種 ・ RC種 | | | | | | | | | | | | | | | | | | | | | | | |
| | ・ コンクリート、ALCパネル面 | ・ RA種 ※ RB種 ・ RC種 | | | | | | | | | | | | | | | | | | | | | | | |
| | ・ コンクリート面、押出成形セメント板面 | ・ RA種 ※ RB種 ・ RC種 | | | | | | | | | | | | | | | | | | | | | | | |
| ・ せっこうボード面、その他のボード面 | ・ RA種 ※ RB種 ・ RC種 | | | | | | | | | | | | | | | | | | | | | | | | |
| | ② 錆止め塗料塗り | 鉄鋼面錆止め塗料塗り [7.3.2][7.3.3][表7.3.1][表7.3.3] 材料の種別 ※ A種 ※ B種 (仕上げがEP-Gの場合) 工法の種別 ※ A種 (見え掛り) ※ B種 (見え隠れ) ※ C種 (塗替え) ・ 図示 亜鉛めっき鋼面錆止め塗料塗り [7.3.2][7.3.3][表7.3.2][表7.3.4] 材料の種別 ※ A種 ・ B種 ※ C種 (仕上げがEP-Gの場合) 工法の種別 ※ A種 (新規鋼製建具等) ・ B種 ※ C種 (塗替え) | 11 オイルステイン 塗り [7.13.2] | 塗料の種類 ※ 図示 | | | | 3 合成樹脂調合 調合ペイント塗り | 塗料の種類 ※ 1種 ・ 図示 [7.4.2] 木部合成樹脂調合ペイント塗りの工法の種別 [7.4.3][表7.4.1] (新規塗装) ※ A種 (屋外) ※ B種 (屋内) ・ C種 (塗替え) ・ A種 ※ B種 ・ C種 鉄鋼面合成樹脂調合ペイント塗りの工法の種別 [7.4.4][表7.4.2] ・ A種 ※ B種 ・ C種 亜鉛めっき鋼面合成樹脂調合ペイント塗りの工法の種別 [7.4.5][表7.4.3] ※ A種 (鋼製建具塗替え) ※ B種 (その他の塗替え及び新規) ・ C種 | 12 木材保護塗料 塗り [7.14.2][表7.14.1] | 種別 ・ A種 ※ B種 | | | | 4 クリアー塗り | 種別 ・ A種 ※ B種 [7.5.2][表7.5.1] | | 
| | 5 アクリル樹脂系 非水分散形 塗料塗り | 種別 ・ A種 ※ B種 [7.7.2][表7.7.1] | | | | | | | | | | | | | | | | | | | | | | | |
| | ⑥ 耐候性塗料塗り | 鉄鋼面耐候性塗料塗りの種別 [7.8.2][表7.8.1] ・ A種 (B種) ・ C種 鉄鋼面耐候性塗料塗りの上塗り塗料の等級 ※ 図示 (1級 (ふっ素) ・ 2級 (シリコン) ・ 3級 (シリコン)) 亜鉛めっき鋼面耐候性塗料塗りの種別 [7.8.3][表7.8.2] ・ A種 (B種) ・ C種 亜鉛めっき鋼面耐候性塗料塗りの上塗り塗料の等級 ※ 図示 (1級 (ふっ素) ・ 2級 (シリコン) ・ 3級 (シリコン)) コンクリート面及び押出成形セメント板面の種別 [7.8.4][表7.8.3] ・ A-1種 ・ A-2種 ・ B-1種 ・ B-2種 ・ C-1種 ・ C-2種 | | | | 7 つや有合成樹脂 エマルジョンペイント塗り | コンクリート面、モルタル面、プラスター面、せっこうボード面、その他ボード面等 つや有合成樹脂エマルジョンペイント塗りの種別 [7.9.2][表7.9.1] ・ A種 ※ B種 ・ C種 塗替えの場合のしみ止め (種別がB種又はC種の場合) ※ しみ止めシーター ・ 図示 塗替えの場合のしみ止め (種別がA種の場合) ※ 図示 屋内の木部つや有合成樹脂エマルジョンペイント塗りの種別 [7.9.3][表7.9.2] ※ A種 (新規塗装) ※ B種 (塗替え) ・ C種 屋内の鉄鋼面つや有合成樹脂エマルジョンペイント塗りの種別 [7.9.4][表7.9.3] ・ A種 ※ B種 ・ C種 屋内の亜鉛めっき鋼面つや有合成樹脂エマルジョンペイント塗りの種別 [7.9.5][表7.9.4] ・ A種 ※ B種 ・ C種 | | | | ⑧ 合成樹脂エマルジョン ペイント塗り | 種別 ・ A種 ※ B種 ・ C種 [7.10.2][表7.10.1] 塗替えの場合のしみ止め (種別がB種又はC種の場合) ※ しみ止めシーター [7.9.2][7.10.2] ・ 図示 塗替えの場合のしみ止め (種別がA種の場合) ※ 図示 | | 


○ コンクリート打ち放し仕上げ外壁
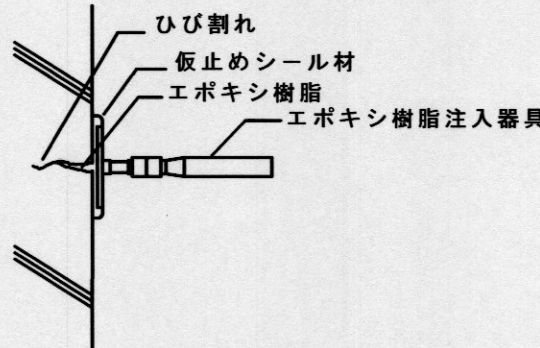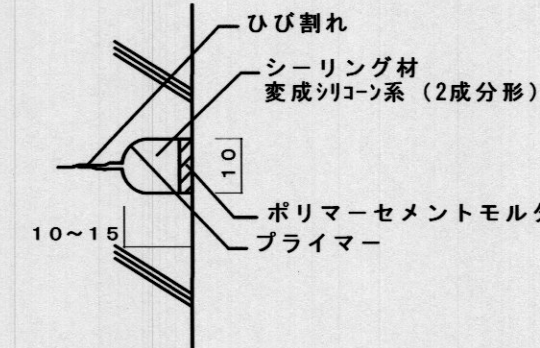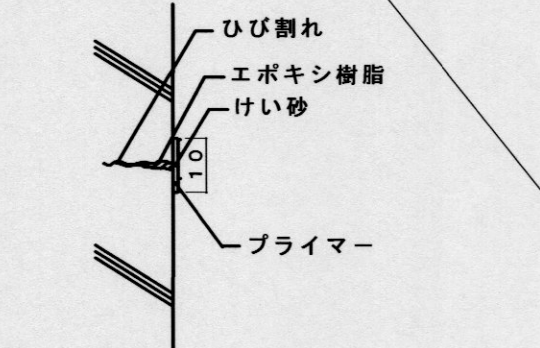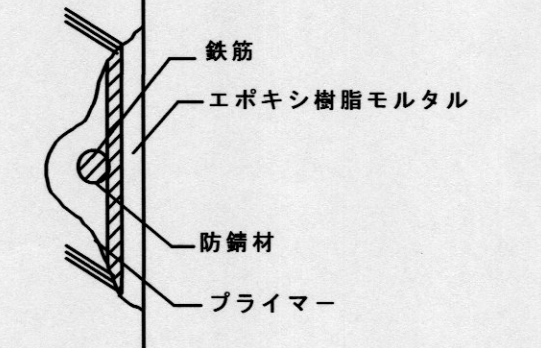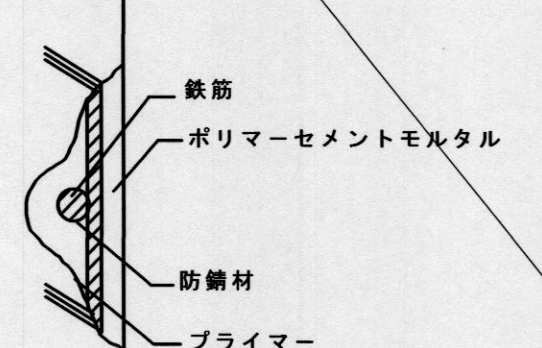
| ① ひび割れ部（樹脂注入工法） | ② ひび割れ部（Uカット・シーリング材充填工法） | ③ ひび割れ部（シーリング工法） | ④ 欠損部（充填工法） | |
|--|--|---|---|-------------------------|
| <p>① 自動式低圧エポキシ樹脂注入工法</p> <p>① 汚れの除去 ひび割れに沿って幅50mm程度の汚れを解除する。</p> <p>② マーキング 注入孔位置を200～300mm間隔でチョーク等でマーキング。</p> <p>③ 注入パイプ取付 注入器具または台座を、ひび割れが中心になるようにして、仮止めシーリング材等で取り付ける。</p> <p>④ 仮止めシーリング ひび割れに沿って仮止めシーリング材をパテヘラ等で幅30mm、厚さ2mm程度にシーリングする。</p> <p>⑤ エポキシ樹脂注入 エポキシ樹脂の注入。注入圧を4kg/cm²以下として注入。</p> <p>⑥ 養生 完了後は、注入器具を取り付けたまま養生養生を行う。</p> <p>⑦ 清掃 硬化を見計らい、仮止めシーリング材及び注入器具を撤去し清掃する。</p> <p>⑧ 検査 コア抜き取りにより行い、ひび割れ長さ500mmまでは3個、それを超える場合は500mm毎又はその端数につき1個のコアを採取し、形状は径50mm・深さ70mmとする。</p>  | <p>② シーリング用材料充填工法</p> <p>① Uカット ひび割れに沿って電動カッター等で幅10mm程度、深さ10～15mm程度にU字型の溝を設ける。</p> <p>② 溝内の清掃 Uカット溝内部に付着している切片・粉塵等は、ワイヤーブラシ等で除去する。</p> <p>③ プライマーの塗布 プライマーを溝内部に塗り残しの無い様に塗布する。</p> <p>④ サンプリング 2成分形シーリング材を用いる場合は、各ロット毎にサンプリングを行う。</p> <p>⑤ シーリング材充填 シーリング材を充填し、へらで押さえ、下地と密着させて表面を平滑に仕上げます。</p> <p>⑥ シーリング材充填 シーリング用材料の上にポリマーセメントモルタルを充填する場合は、シーリング用材料の先端は、コンクリート表面から3～5mm程度低めに充填する。</p> <p>⑦ ポリマーセメントモルタル塗り ポリマーセメントモルタルをコンクリート表面にあわせて平滑に塗り込む。</p> <p>⑧ 養生 降雨等からについても養生し、硬化後は充填部以外に付着した汚れを除去し、清掃する。</p>  | <p>③ ひび割れ部（シーリング工法）</p> <p>① 可とう性エポキシ樹脂シーリング工法</p> <p>① 汚れの除去 ひび割れに沿って幅50mm程度の汚れを解除する。</p> <p>② プライマー塗布 プライマーを被着面にはけを用いて塗布する。</p> <p>③ シーリング ひび割れに沿って可とう性エポキシ樹脂をパテヘラ等で幅10mm、厚さ2mm程度に塗布する。</p> <p>④ けい砂の散布 補修部の上に仕上げ塗材・塗料等を施工する場合は、充填後、表面にけい砂を散布する。</p> <p>⑤ 養生 硬化するまでは、降雨等からも養生する。</p> <p>⑥ 清掃 補修部以外に付着した材料は、適切な方法で除去し清掃する。</p>  | <p>④ 欠損部（充填工法）</p> <p>① エポキシ樹脂モルタル充填工法</p> <p>① 欠損部下地調整 欠損部周辺の脆弱部分をハンマー等で取り除き、部分的に露筋している部分は、健全部が露出するまでコンクリートをはつきり、けれんにより錆を除去し、防錆処理を行う。</p> <p>② プライマー塗布 プライマーを被着面にはけを用いて塗布する。</p> <p>③ 球砂樹脂モルタル充填 プライマーの粘着性のあるうちに、エポキシ樹脂モルタルを充填し、表面を金ごてで加圧しながら平滑に仕上げます。</p> <p>④ 養生 仕上げ後、夏期では15時間以上、冬期では24時間以上養生を行う。</p> <p>⑤ 清掃 補修部以外に付着した材料は、適切な方法で除去し清掃する。</p> <p>⑥ 検査 充填材の仕上がり状態及び硬化状態を目視及び指触により確認し、承諾を受ける。</p>  | |
| <p>⑤ 欠損部（充填工法）</p> <p>⑤ ポリマーセメントモルタル充填又は塗り付け工法</p> <p>① 欠損部下地調整 欠損部周辺の脆弱部分をハンマー等で取り除き、部分的に露筋している部分は、健全部が露出するまでコンクリートをはつきり、けれんにより錆を除去し、防錆処理を行う。</p> <p>② プライマー塗布 プライマーを被着面にはけを用いて塗布する。</p> <p>③ ポリマーセメントモルタル充填 はがれの状況により、1～3層に分けて充填又は塗り付け。各層の設層厚は7mm程度とし、表面を金ごてで加圧しながら平滑に仕上げます。</p> <p>④ 養生時の養生 各層間、急激な乾燥は避け、適切な養生を行う。</p> <p>⑤ 清掃 補修部以外に付着した材料は、適切な方法で除去し清掃する。</p> <p>⑥ 養生 硬化するまでは、降雨等からも養生する。</p> <p>⑦ 検査 充填材の仕上がり状態及び硬化状態を目視及び指触により確認し、承諾を受ける。</p>  | | | | |
| <p>特記事項</p> <ul style="list-style-type: none"> ・ 図中 ③・⑤ は、地震災害復旧工事においては、単独では適用しない。 | <p>課長</p> <p>担当課長</p> <p>係長</p> <p>担当</p> <p>明石市都市局住宅・建築室営繕課</p> | <p>製作年月日</p> <p>2022年4月</p> | <p>工事名称 工事成績優良業者対象工事</p> <p>ふれあいプラザあかし西外壁ほか改修工事</p> <p>図面名称 外壁改修仕様(1)</p> <p>縮尺</p> | <p>内 4</p> <p>全業 18</p> |

○モルタル塗り仕上げ外壁


⑥ ひび割れ部（モルタルを撤去する場合／躯体①、モルタル塗替）

- ① モルタルの撤去
- ② ひび割れの確認
- ③ ひび割れ部の改修
- ④ 下地面の清掃
- ⑤ モルタル撤去部の補修

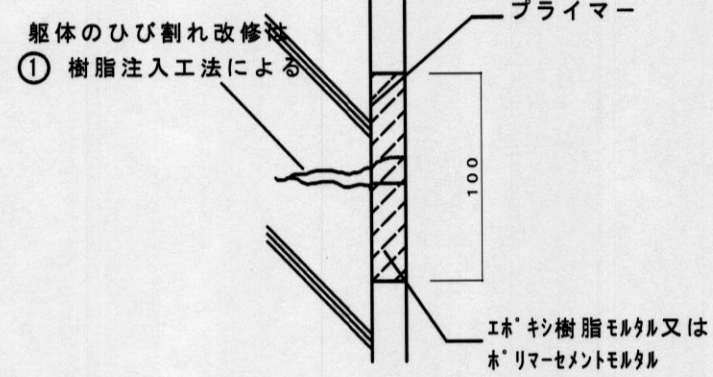


⑦ ひび割れ部（モルタルを撤去する場合／躯体②、モルタル塗替）

- ① モルタルの撤去
- ② ひび割れの確認
- ③ ひび割れ部の改修
- ④ 下地面の清掃
- ⑤ モルタル撤去部の補修

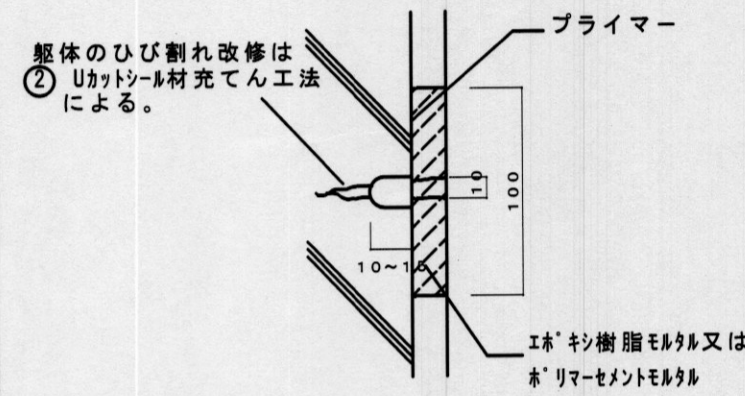


⑧ ひび割れ部（モルタルを撤去しない場合／樹脂注入工法(=1)）

- ① ひび割れ部の改修

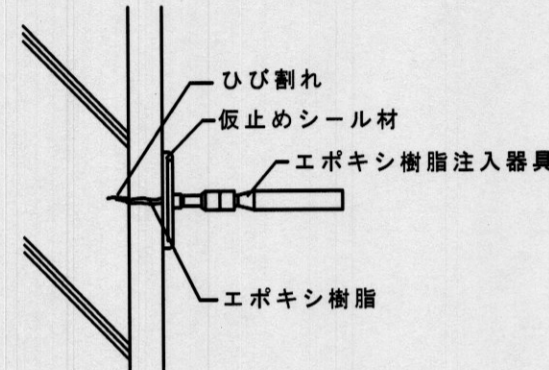


⑨ ひび割れ部（モルタルを撤去しない場合／Uカット樹脂材充填工法(=2)）

- ① Uカット
- ② 溝内の清掃
- ③ プライマーの塗布
- ④ サンプルング
- ⑤ シーリング材充填
- ⑥ ⑧'⑨'セメントモルタル塗り
- ⑦ 養生

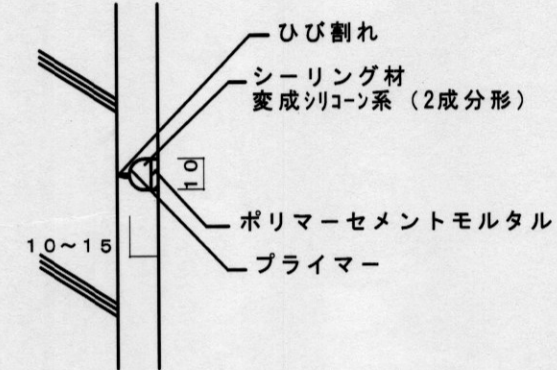


⑩ 欠損部（躯体・モルタル塗替／充てん工法）

- ① 周辺モルタルの撤去
- ② 下地面の清掃
- ③ モルタル撤去部の補修

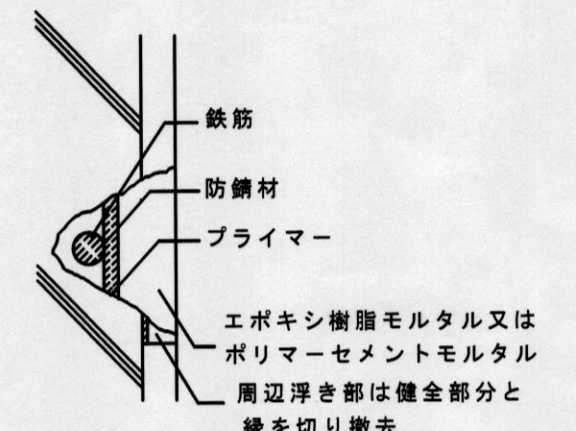


⑪ 欠損部（モルタル塗のみ／モルタル塗替）

- ① 欠損部の改修
- ② 周辺モルタルの撤去
- ③ 下地面の清掃
- ④ モルタル撤去部の補修

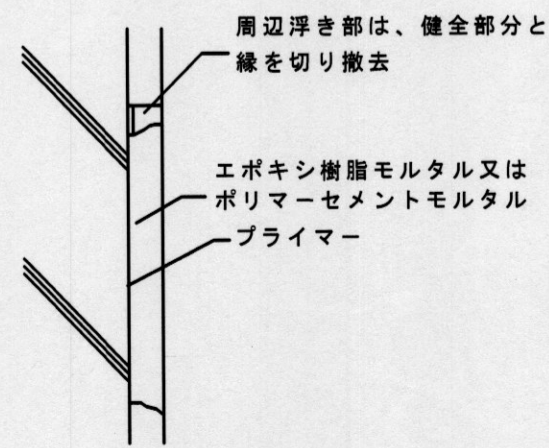


⑫ 浮き部（モルタル塗替）

- ① モルタルの撤去
- ② 下地面の清掃
- ③ モルタル撤去部の補修

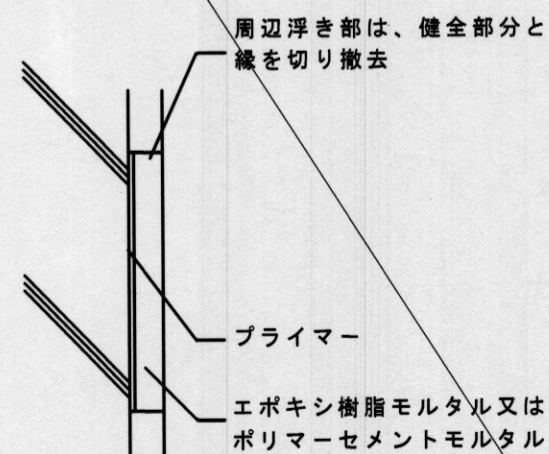


⑬ 浮き部（ピンニング）

- ① 浮き部の確認
- ② アカビンの用孔の穿孔
- ③ 孔内の清掃
- ④ ⑤'⑥'樹脂充填
- ⑤ アカビンの挿入
- ⑥ 養生
- ⑦ 清掃
- ⑧ 検査

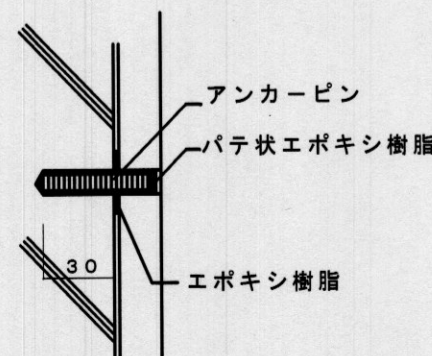


⑭ 浮き部（ピンニング）

- ① 浮き部の確認
- ② アカビンの用孔の穿孔
- ③ 孔内の清掃
- ④ ⑤'⑥'樹脂充填
- ⑤ アカビンの挿入
- ⑥ 養生
- ⑦ 注入孔の穿孔
- ⑧ ⑨'⑩'樹脂注入
- ⑨ 養生
- ⑩ 清掃
- ⑪ 検査

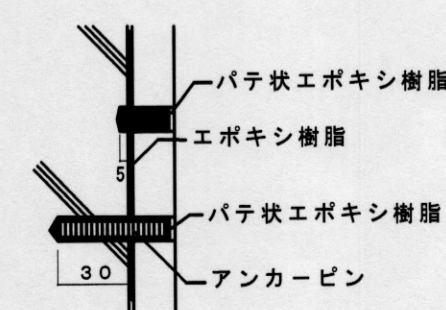

⑮ 浮き部（ピンニング）

- ① 浮き部の確認
- ② アカビンの用孔の穿孔
- ③ 孔内の清掃
- ④ ⑤'⑥'樹脂充填
- ⑤ アカビンの挿入
- ⑥ 養生
- ⑦ 注入孔の穿孔
- ⑧ ⑨'⑩'樹脂注入
- ⑨ 養生
- ⑩ 清掃
- ⑪ 検査

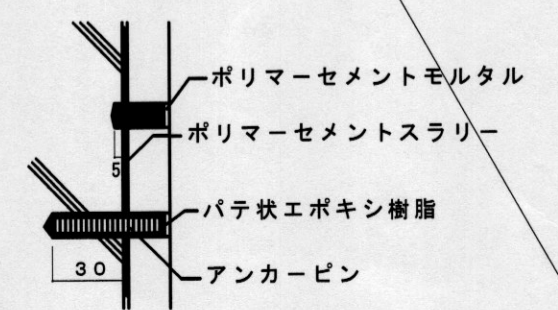

特記事項 ④・⑤に、準ずるとあるのは、④・⑤の工程から①を除いたものとする。

担当 係長 担当 係長 担当 係長
明石市都市局住宅・建築室営繕課

製作年月日 2022年4月
工事名称 工事成績優良業者対象工事 ふれあいプラザあかし西外壁ほか改修工事
縮尺
内 5
全業 18


建築工事メーカーリスト

※建築工事の使用材料及び施工については、本メーカーリストの中より選択することを原則とし、記載がないものについては、監督員の承諾を得るものとする。(参考：国土交通省大臣官房官庁営繕部監修・社団法人「公共建築協会」発行 建築材料等評価名簿)

| 名称・品名 | | 会社名 | | 名称・品名 | | 会社名 | | | |
|---|---------------------|--|---|---------------|--------------------------------------|---|---|--|--|
| 防水工事 | アスファルト及び改質アスファルトシート | ・七王工業㈱ ・日新工業㈱ ・田島ルーフィング㈱ ・東亜工業㈱ ・昭石化工㈱ ・㈱ARセンター | | 塗装工事 | 一般塗装 | ・関西ペイント㈱ ・日本ペイント㈱ ・大日本塗料㈱ ・ロックペイント㈱ ・㈱トウベ ・大同塗料㈱ ・神東塗料㈱ ・大谷塗料㈱ | | | |
| | 合成樹脂系ルーフィングシート | ・ミツビルト㈱ ・シバタ工業㈱ ・田島ルーフィング㈱ ・日新工業㈱ ・ニッタ化工品㈱ ・アサヒゴム㈱ | | | 内外装工事 | 吹付塗装 | ・菊水化学工業㈱ ・エスケー化研㈱ ・AGCコーテック㈱ ・関西ペイント㈱ ・日本ペイント㈱ ・神東塗料㈱ ・大日本塗料㈱ ・㈱ハマキャスト(天然石調) | | |
| | | 塩化ビニル樹脂系ルーフィングシート | ・アーキヤマテ㈱ ・ロンシール工業㈱ ・田島ルーフィング㈱ ・日新工業㈱ ・早川ゴム㈱ | | | フローリング | ・大建工業㈱ ・朝日ウッドテック㈱ ・㈱ウッドワン ・天龍木材㈱ ・永大産業㈱ ※県産木材の指定があれば木工事の項による。 | | |
| | 塗膜防水(塗布) | ウレタンゴム系 | ・保土谷建材㈱ ・ニッタ化工品㈱ ・ミツビルト㈱ ・AGCポリマー建材㈱ | | | ビニル床タイル | ・東リ㈱ ・田島ルーフィング㈱ ・ロンシール工業㈱ ・㈱エービーシー商会 ・㈱サンゲツ | | |
| | | ゴムアスファルト系 | ・成瀬化学工業 ・日新工業㈱ ・田島ルーフィング㈱ ・東亜工業㈱ ・㈱ウオータイト | | | ビニル床シート | ・東リ㈱ ・田島ルーフィング㈱ ・ロンシール工業㈱ ・㈱エービーシー商会 ・タキロンシーアイ㈱ ・㈱サンゲツ | | |
| | | ケイ酸質系及びポリマーセメント系・EVA系 | ・大関化学工業㈱ ・昭和電工建材㈱ ・大日化成㈱ ・ユニオン建材工業㈱ | | | カーペット | ・東リ㈱ ・田島ルーフィング㈱ ・ロンシール工業㈱ ・㈱サンゲツ ・㈱ミノエ ・アスワン㈱ | | |
| | シーリング | ・コニシ㈱ ・セメダイン㈱ ・サンスター技研㈱ ・日本シーカ㈱ ・横浜ゴム㈱ | | | | クロス | ・リリカラ㈱ ・㈱サンゲツ ・㈱シンコール ・東リ㈱ ・㈱ミノエ | | |
| ※各防水種別でリストになくても、メインとなる防水工法のメーカーにその種別の防水の取り扱いがあれば使用可とする。 | | | | メラミン不燃化粧板(抗菌) | | ・アイカ工業㈱ ・イビケン㈱ ・日本デコラックス㈱ | | | |
| 石工事 | 石 | ・関ヶ原石材㈱ ・矢橋大理石㈱ ・神戸大理石工業㈱ ・㈱池西石材 | | ユニット及びその他の工事 | 岩綿吸音板 | ・大建工業㈱ ・東洋テックス㈱ ・吉野石膏㈱ | | | |
| | 人工大理石 | ・㈱アドヴァン ・㈱エービーシー商会 ・アイカ工業㈱ ・㈱シブタニ | | | カーテン・舞台幕 | ・㈱ミノエ ・アスワン㈱ ・㈱川島織物セルコン ・㈱シンコール ・東リ㈱ ・㈱サンゲツ | | | |
| タイル工事 | タイル | ・㈱LIXIL ・㈱ダントー ・KYタイル㈱ ・TOTO㈱ ・ニッタイ工業㈱ | | | 流し台 | ・ナスラック㈱ ・㈱LIXIL ・タカラスタンダード㈱ ・㈱トーヨーキッチンスタイル | | | |
| 木工事 | 兵庫県産木材 | ・兵庫県木材業協同組合連合会(兵庫県木産産木材供給部会)会員メーカーによる。 | | | シャワーユニット | ・TOTO㈱ ・㈱LIXIL ・パナソニック㈱ ・日ポリ化工㈱ | | | |
| 屋根・樋工事 | 金属板 | ・JFE鋼板㈱ ・㈱淀川製鋼所 ・日鉄住金鋼板㈱ ・元且ビューティー工業㈱ ・三晃金属工業㈱ | | | 教育施設用家具 | ・㈱西尾家具工芸社 ・㈱内田洋行 | | | |
| | シングル | ・田島ルーフィング㈱ ・日新工業㈱ | | | ブラインド | ・立川ブラインド工業㈱ ・㈱ニチベイ ・トーソー㈱ | | | |
| | 塩化ビニル製樋 | ・ケイミュー㈱ ・三菱ケミカルインフラテック㈱ ・タキロンシーアイ㈱ ・積水化学工業㈱ | | | 舞台装置 | ・㈱博電舎 ・㈱シネマ工房 ・㈱オーエス ・日本スクリーン㈱ | | | |
| 金属工事 | アルミ笠木EXP. Jカバー | ・㈱エービーシー商会 ・理研軽金属工業㈱ ・三協立山㈱ ・㈱バラキャップ社 ・カネソウ㈱ | | 屋内運動場椅子収納台車 | ・フジタス工業㈱ ・㈱丸橋鉄工(代理店㈱カンサイ) ・セノー㈱ | | | | |
| | 天井・床点検口 | ・ナカ工業㈱ ・理研軽金属工業㈱ ・㈱ダイケン | | 体育器具 | ・セノー㈱ ・㈱小川長春館 ・㈱ニシオカ ・日本体器㈱ | | | | |
| | グレーチングステンレス金物排水金物等 | ・カネソウ㈱ ・㈱ニムラ ・福西鋳物㈱ ・㈱中部コーポレーション | | フェンス | ・JFE建材㈱ ・朝日スチール工業㈱ ・日鉄建材㈱ | | | | |
| | 建築物(手摺・ノステップ)見切金物等 | ・ナカ工業㈱ ・ワイエム工業㈱ ・ケージーバルテック㈱ ・㈱シンドウ工業 ・杉田エース㈱ ・㈱ナスタ ・㈱ダイケン ・神栄ホームクリエイト㈱(旧新協和) ・㈱アシスト | | 防球ネット | ・塚本商事機械㈱ ・朝日スチール工業㈱ ・㈱アスノ ・㈱センターサービス | | | | |
| 建具工事 | シャッターオーバーヘッドドア | ・文化シャッター㈱ ・三和シャッター工業㈱ ・東洋シャッター㈱ ・金剛産業㈱ | | 外壁改修工事 | 外壁改修【施工】 | ・㈱コンステック ・菊水化学工業㈱ ・ショーボンド建設㈱ ・大成工材㈱ ・㈱伏見工業 | | | |
| | 自動ドア開閉駆動装置 | ・ナプテスコ㈱ ・扶桑電気工業㈱ | | | ピンネット工法【施工】 | ・コニシ㈱(ボンドカボピンネット) ・㈱リノテック(ネットリノ) ・全日本外壁ピンネット工業協同組合(ネットネット) ※第三者賠償責任 | | | |
| | 鍵 | ・㈱ゴール ・美和ロック㈱ | | | 75%以上含有塗材等除去工法【施工】 | ・ダイオーテック㈱(パキムアラスト) ・㈱マルホウ(カーキークリーン) ・㈱アシレ(パキムカーキークリーン) ※集塵装置付除去工法 | | | |
| | ハンガードア | ・文化シャッター㈱ ・三和シャッター工業㈱ ・㈱くろがね工作所 ・小松ウォール工業㈱ ・コマニー㈱ | | | | | | | |
| | スライディングウォール | ・㈱ニチベイ ・立川ブラインド工業㈱ ・コマニー㈱ ・小松ウォール工業㈱ | | | | | | | |
| | トイレブース | ・コマニー㈱ ・小松ウォール工業㈱ ・信越ファインテック㈱ ・三和シャッター工業㈱ ・文化シャッター㈱ | | | | | | | |
| | ガラス ガラスブロック | ・AGC㈱ ・セントラル硝子㈱ ・日本板硝子㈱ ・日本電気硝子㈱(電気硝子建材㈱) | | | | | | | |
| | スクールパーテーション(鋼製軽量建具) | ・コマニー㈱ ・文化シャッター㈱ ・三和シャッター工業㈱ ・小松ウォール工業㈱ | | | | | | | |
| | 防煙垂壁 | ・AGC㈱ ・セントラル硝子㈱ ・日本板硝子㈱ ・㈱ミヨシ ・三和シャッター工業㈱ ・文化シャッター㈱ | | | | | | | |
| | | | | | | | | | |


令和4年(2022年)改訂

| | | | | | | | | | |
|------|-----------------|------|----|----|---------|------|-------------------------------------|----|----------|
| 特記事項 | 課長 | 担当課長 | 係長 | 担当 | 製作年月日 | 工事名称 | 工事成績優良業者対象工事 ふれあいプラザあかし西外壁ほか改修工事 | 内 | 6 |
| | 明石市都市局住宅・建築室営繕課 | | | | 2022年4月 | 図面名称 | 建築工事メーカーリスト | 縮尺 | 全業 18 |

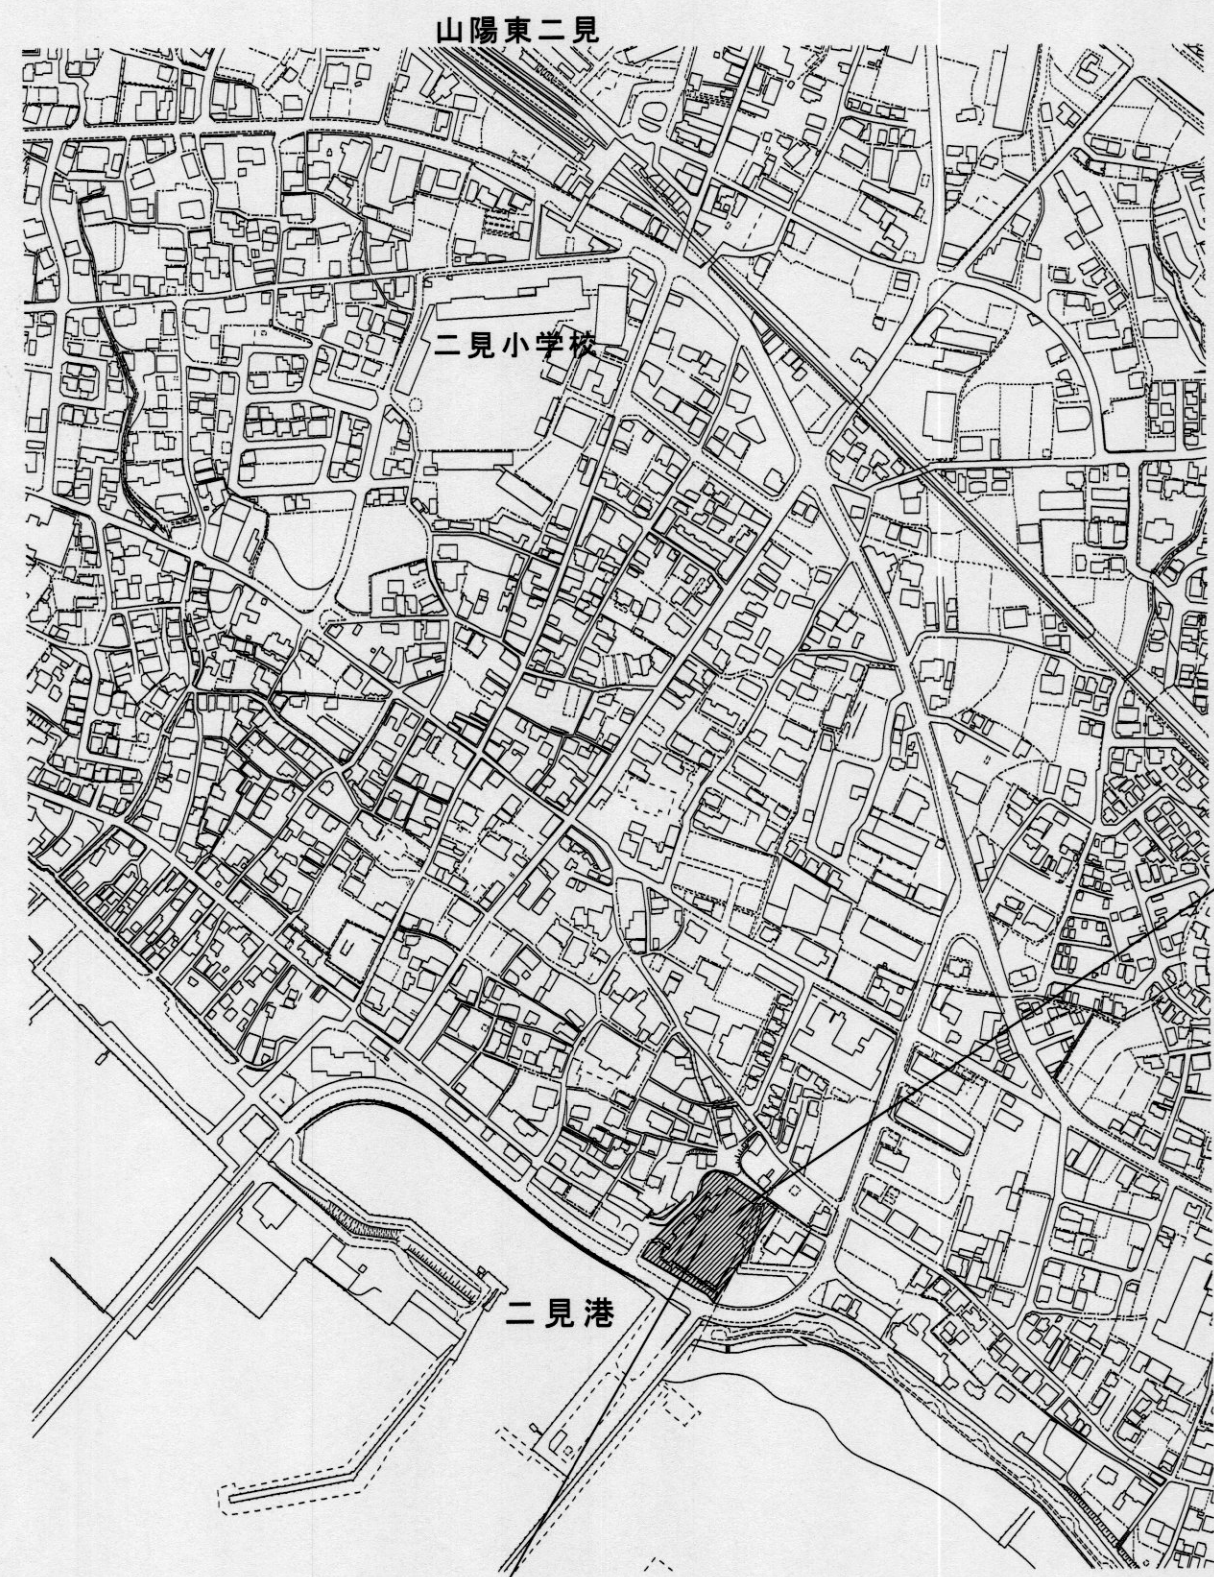

工事場所：ふれあいプラザあかし西
(明石市二見町東二見1836-1)



付近見取り図 1/5000

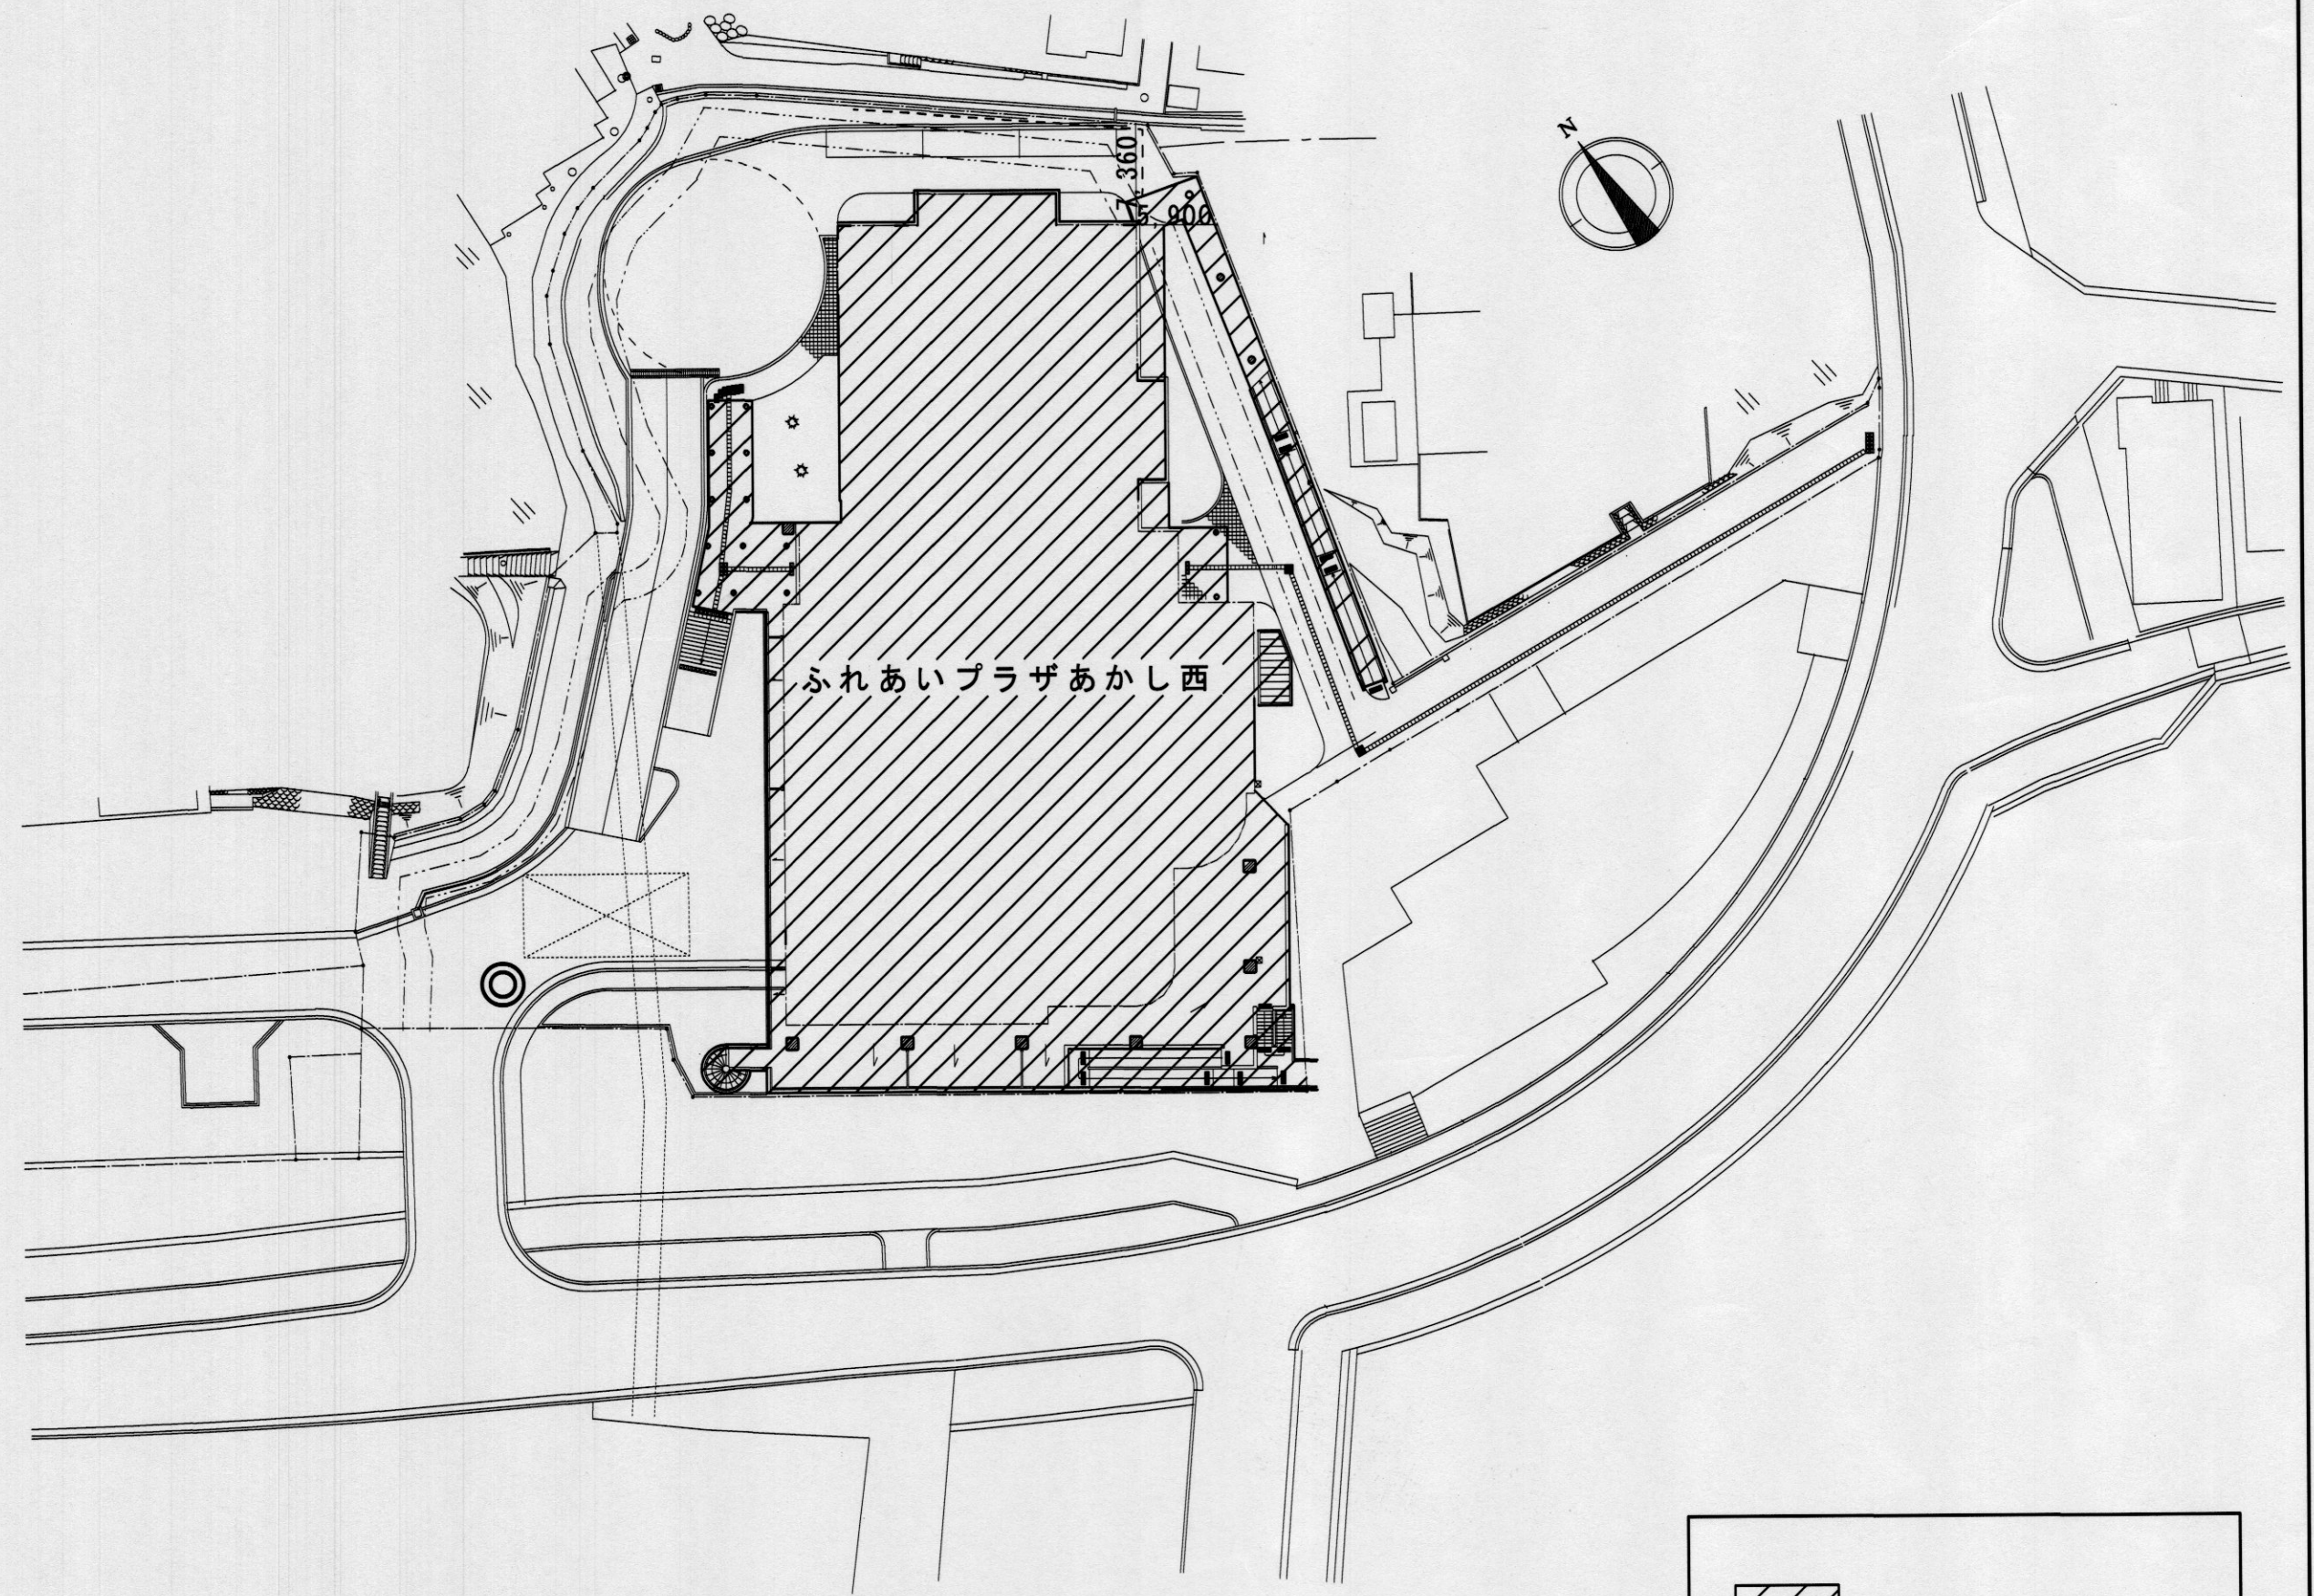

工事範囲 (足場全周)
 交通誘導員 (常駐)
 仮囲い (建物全周) 鋼板製H=2000 280m
 (資材置き場一部) フェンスリケートH=180 30m

配置図 1/500

| | | | | |
|------|---------------------------|------------------|---|--------------------|
| 特記事項 | 明石市 都市局住宅・建築室 課長 櫻井 | 製作年月日 2022年3月 | 工事名称 工事成績優良業者対象工事 ふれあいプラザあかし西外壁改修工事 | 内 7 |
| | | | 図面名称 付近見取り図・配置図 | 縮尺 1/5000・1/500 |

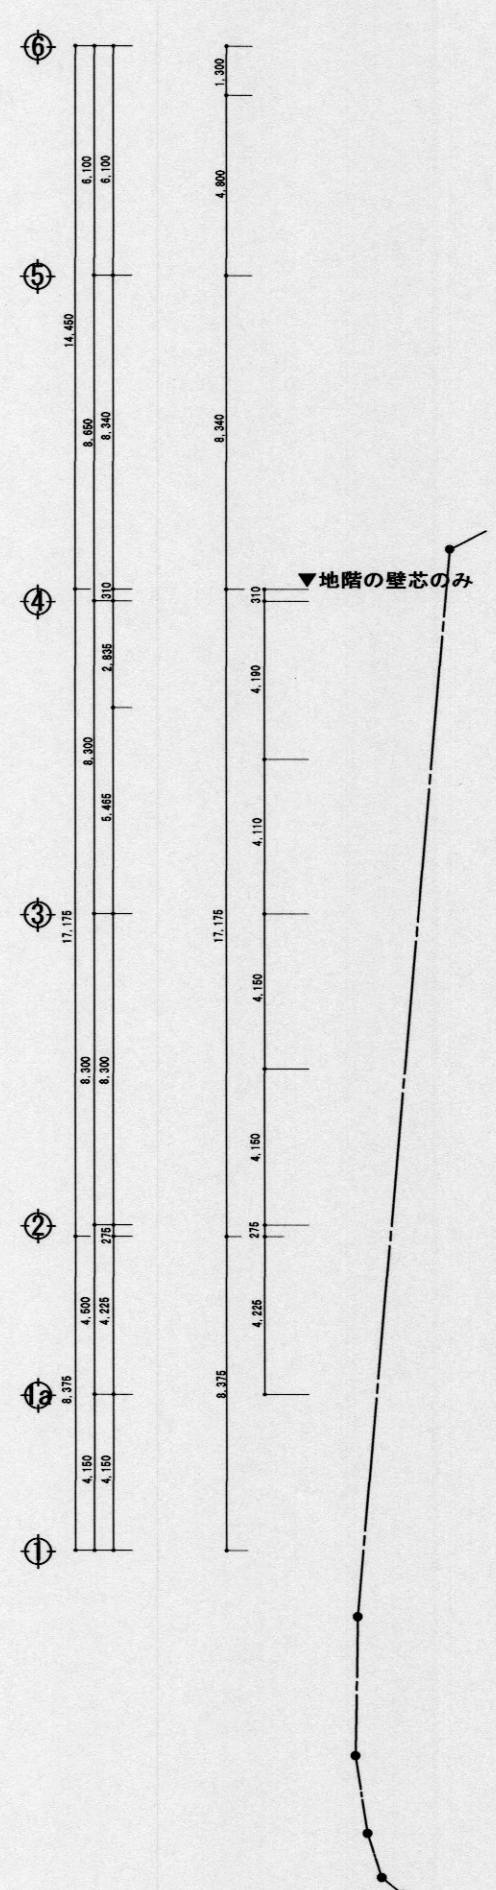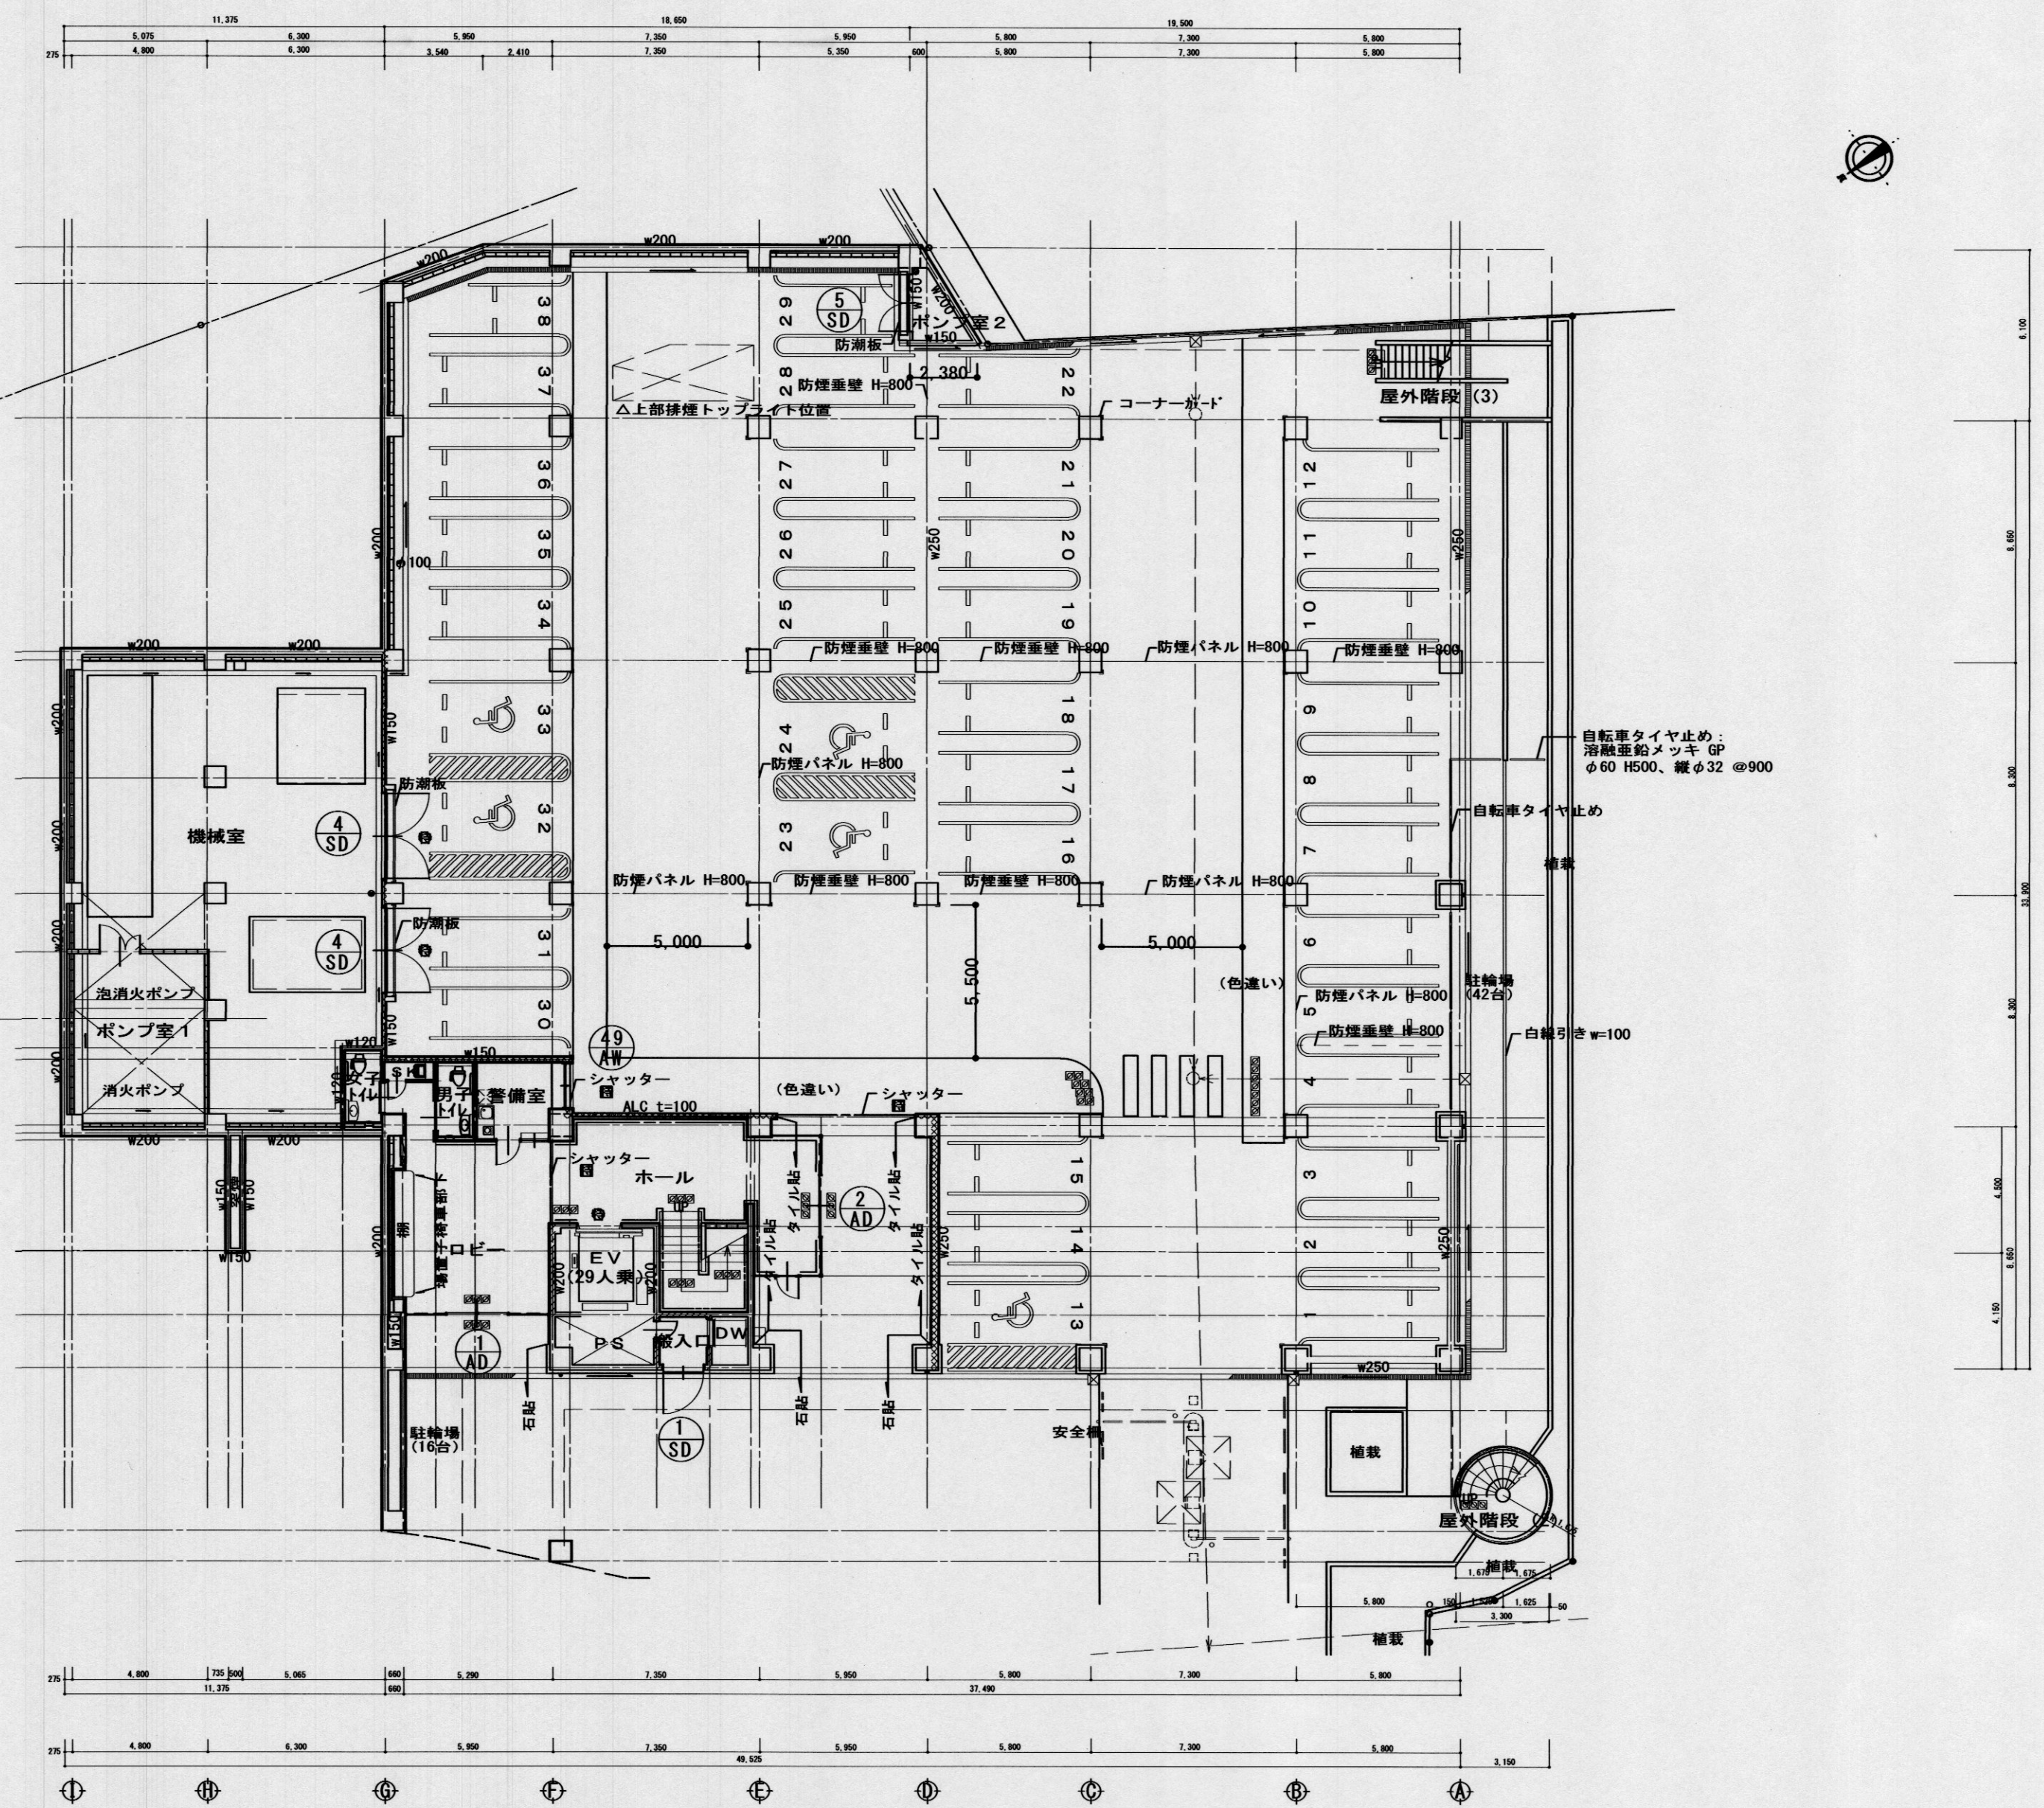


地下1階平面図 1/200

A
D
C
B
展開記号

特記事項・足場は、施設利用者動線を考慮し、施設側と相談の上、安全に通行出来る開口を適宜設けること。

| | | | |
|---|------------------|---|----------|
| 課長 藤田 担当 高橋 担当 櫻井 明石市都市局住宅・建築室営繕課 | 製作年月日 2022年4月 | 工事名称 工事成績優良業者対象工事 ふれあいプラザあかし西外壁ほか改修工事 | 内 8 |
| | 図面名称 地下1階平面図 | 縮尺 1/200 | 全業 18 |

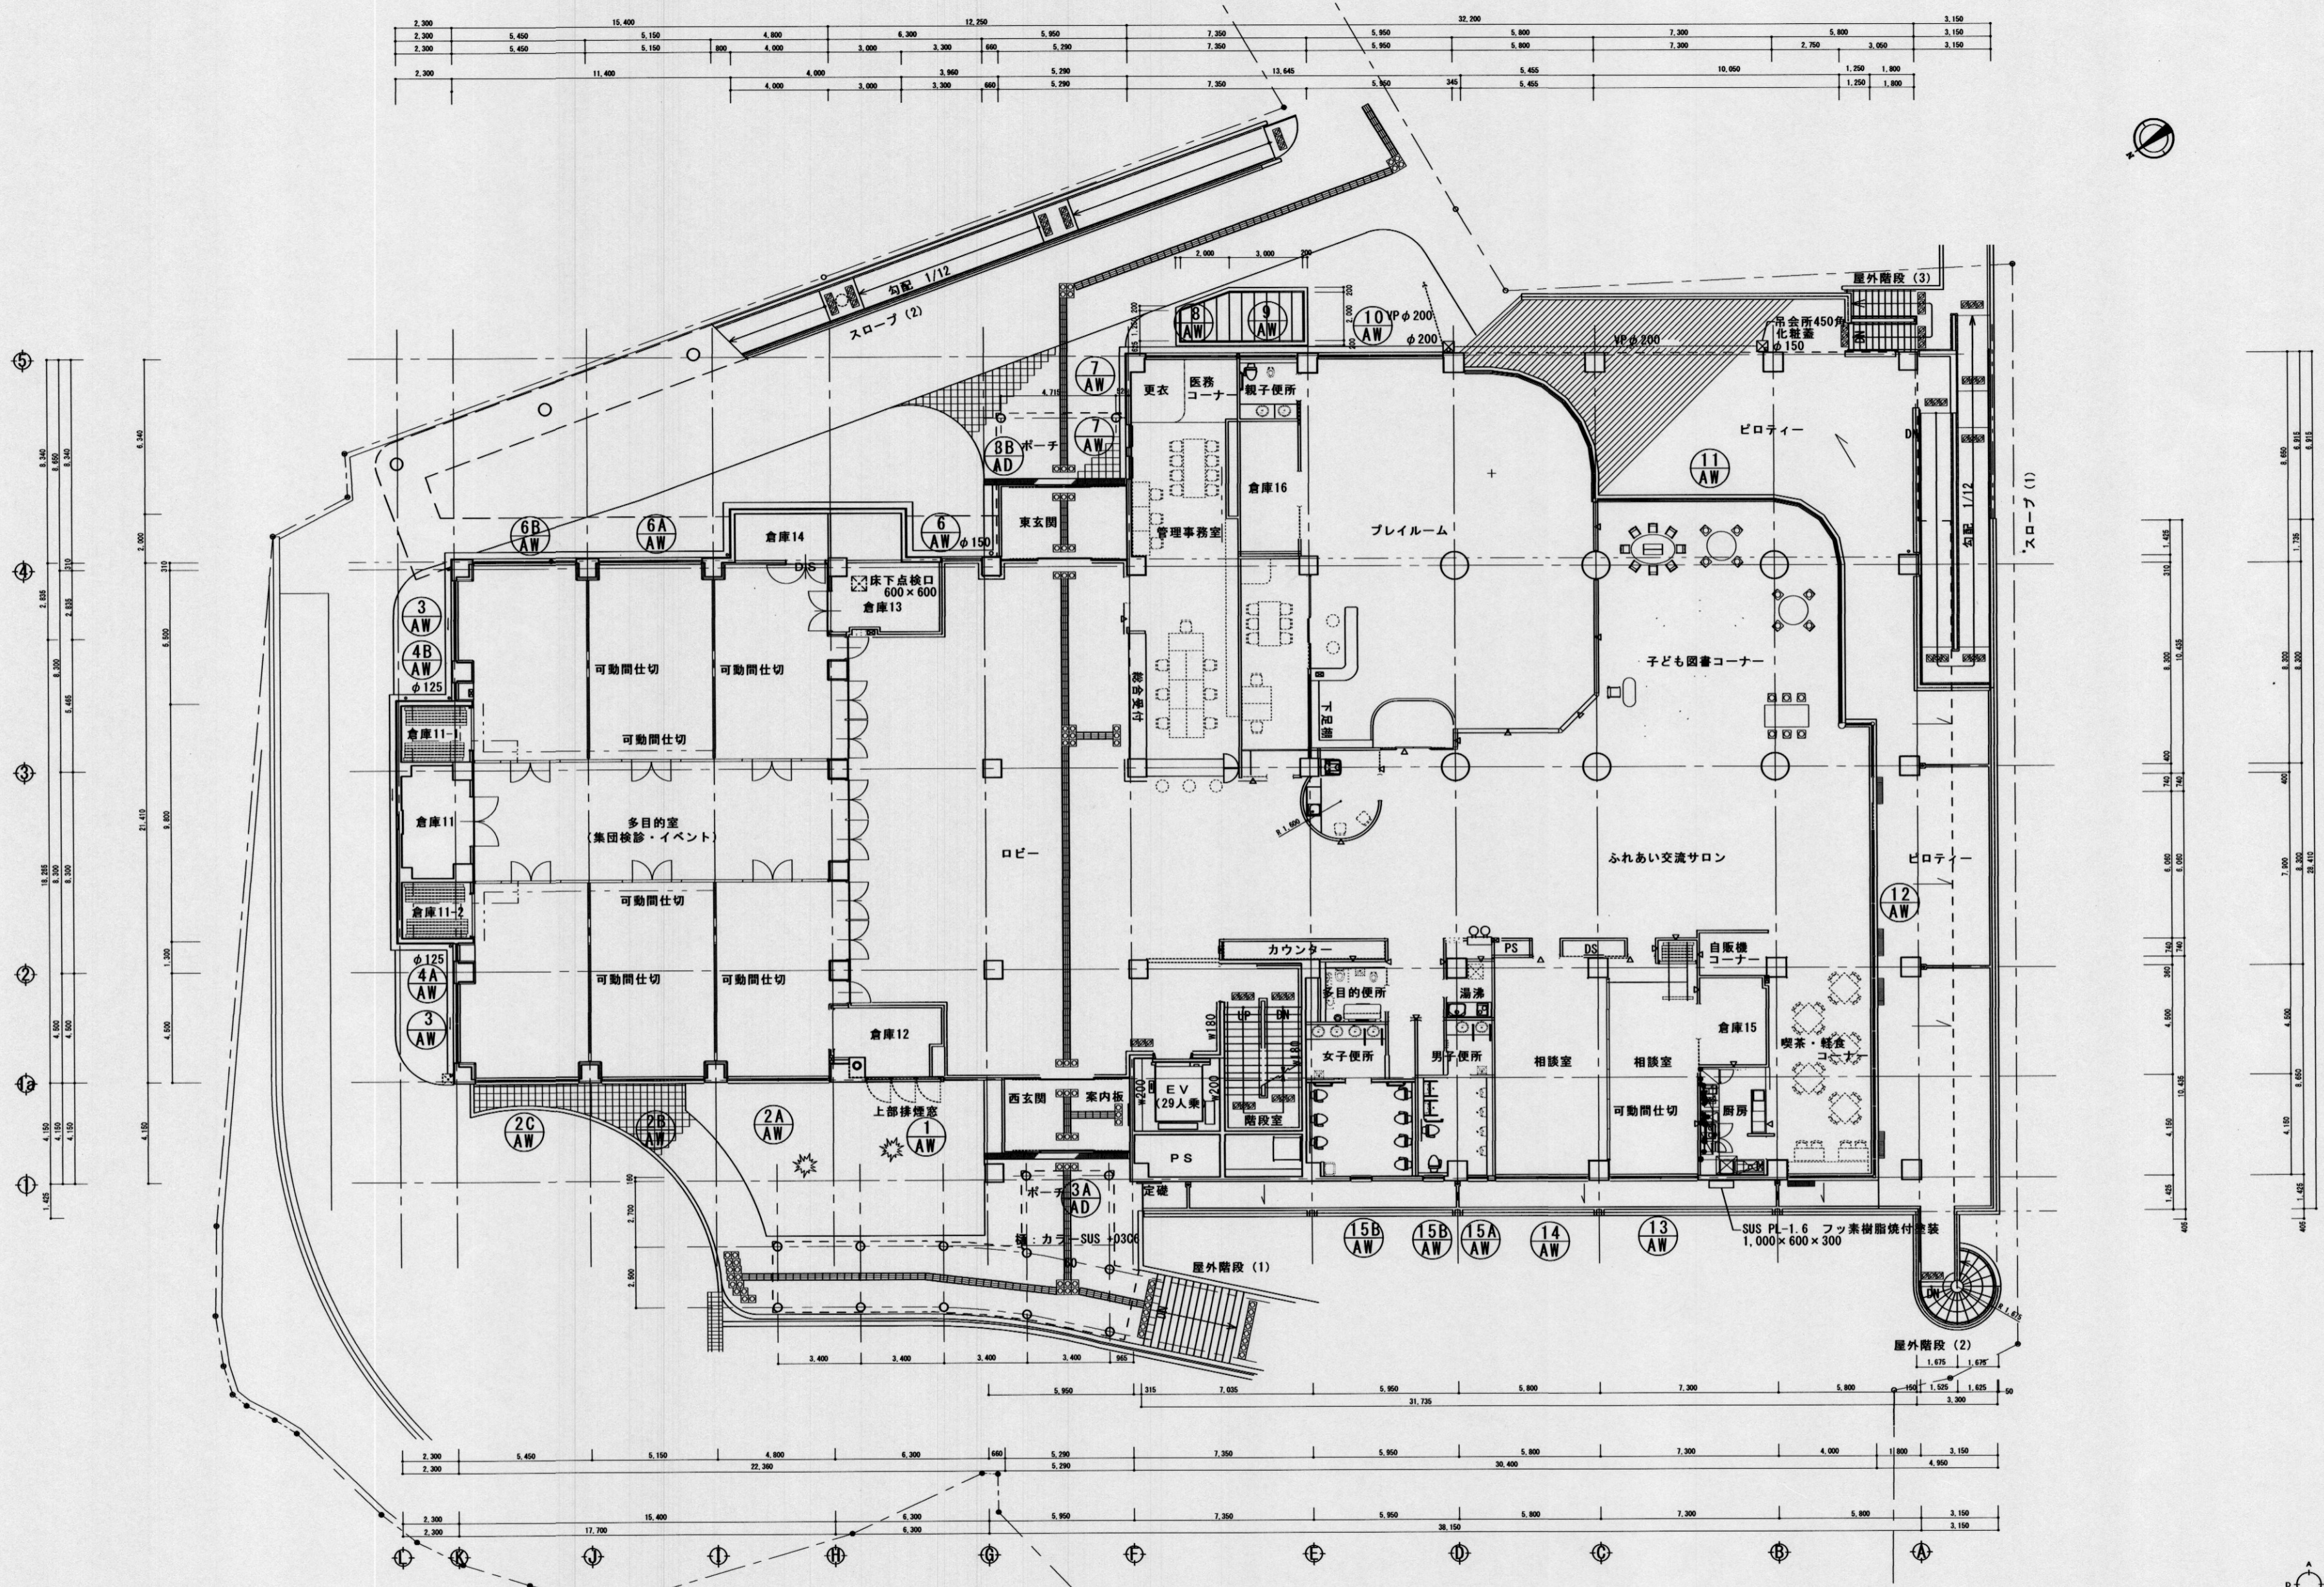

1階平面図 1/200


特記事項・足場は、施設利用者動線を考慮し、施設側と相談の上、安全に通行出来る開口を適宜設けること。

| | | | | | |
|-----------------|----------|----------|----------|----------|----------|
| 担当 課長 | 担当 係長 | 担当 係長 | 担当 係長 | 担当 係長 | 担当 係長 |
| 明石市都市局住宅・建築室営繕課 | | | | | |

製作年月日
2022年4月

工事名称 工事成績優良業者対象工事
ふれあいプラザあかし西外壁ほか改修工事
図面名称 1階平面図
縮尺 1/200

内 9
全業 18







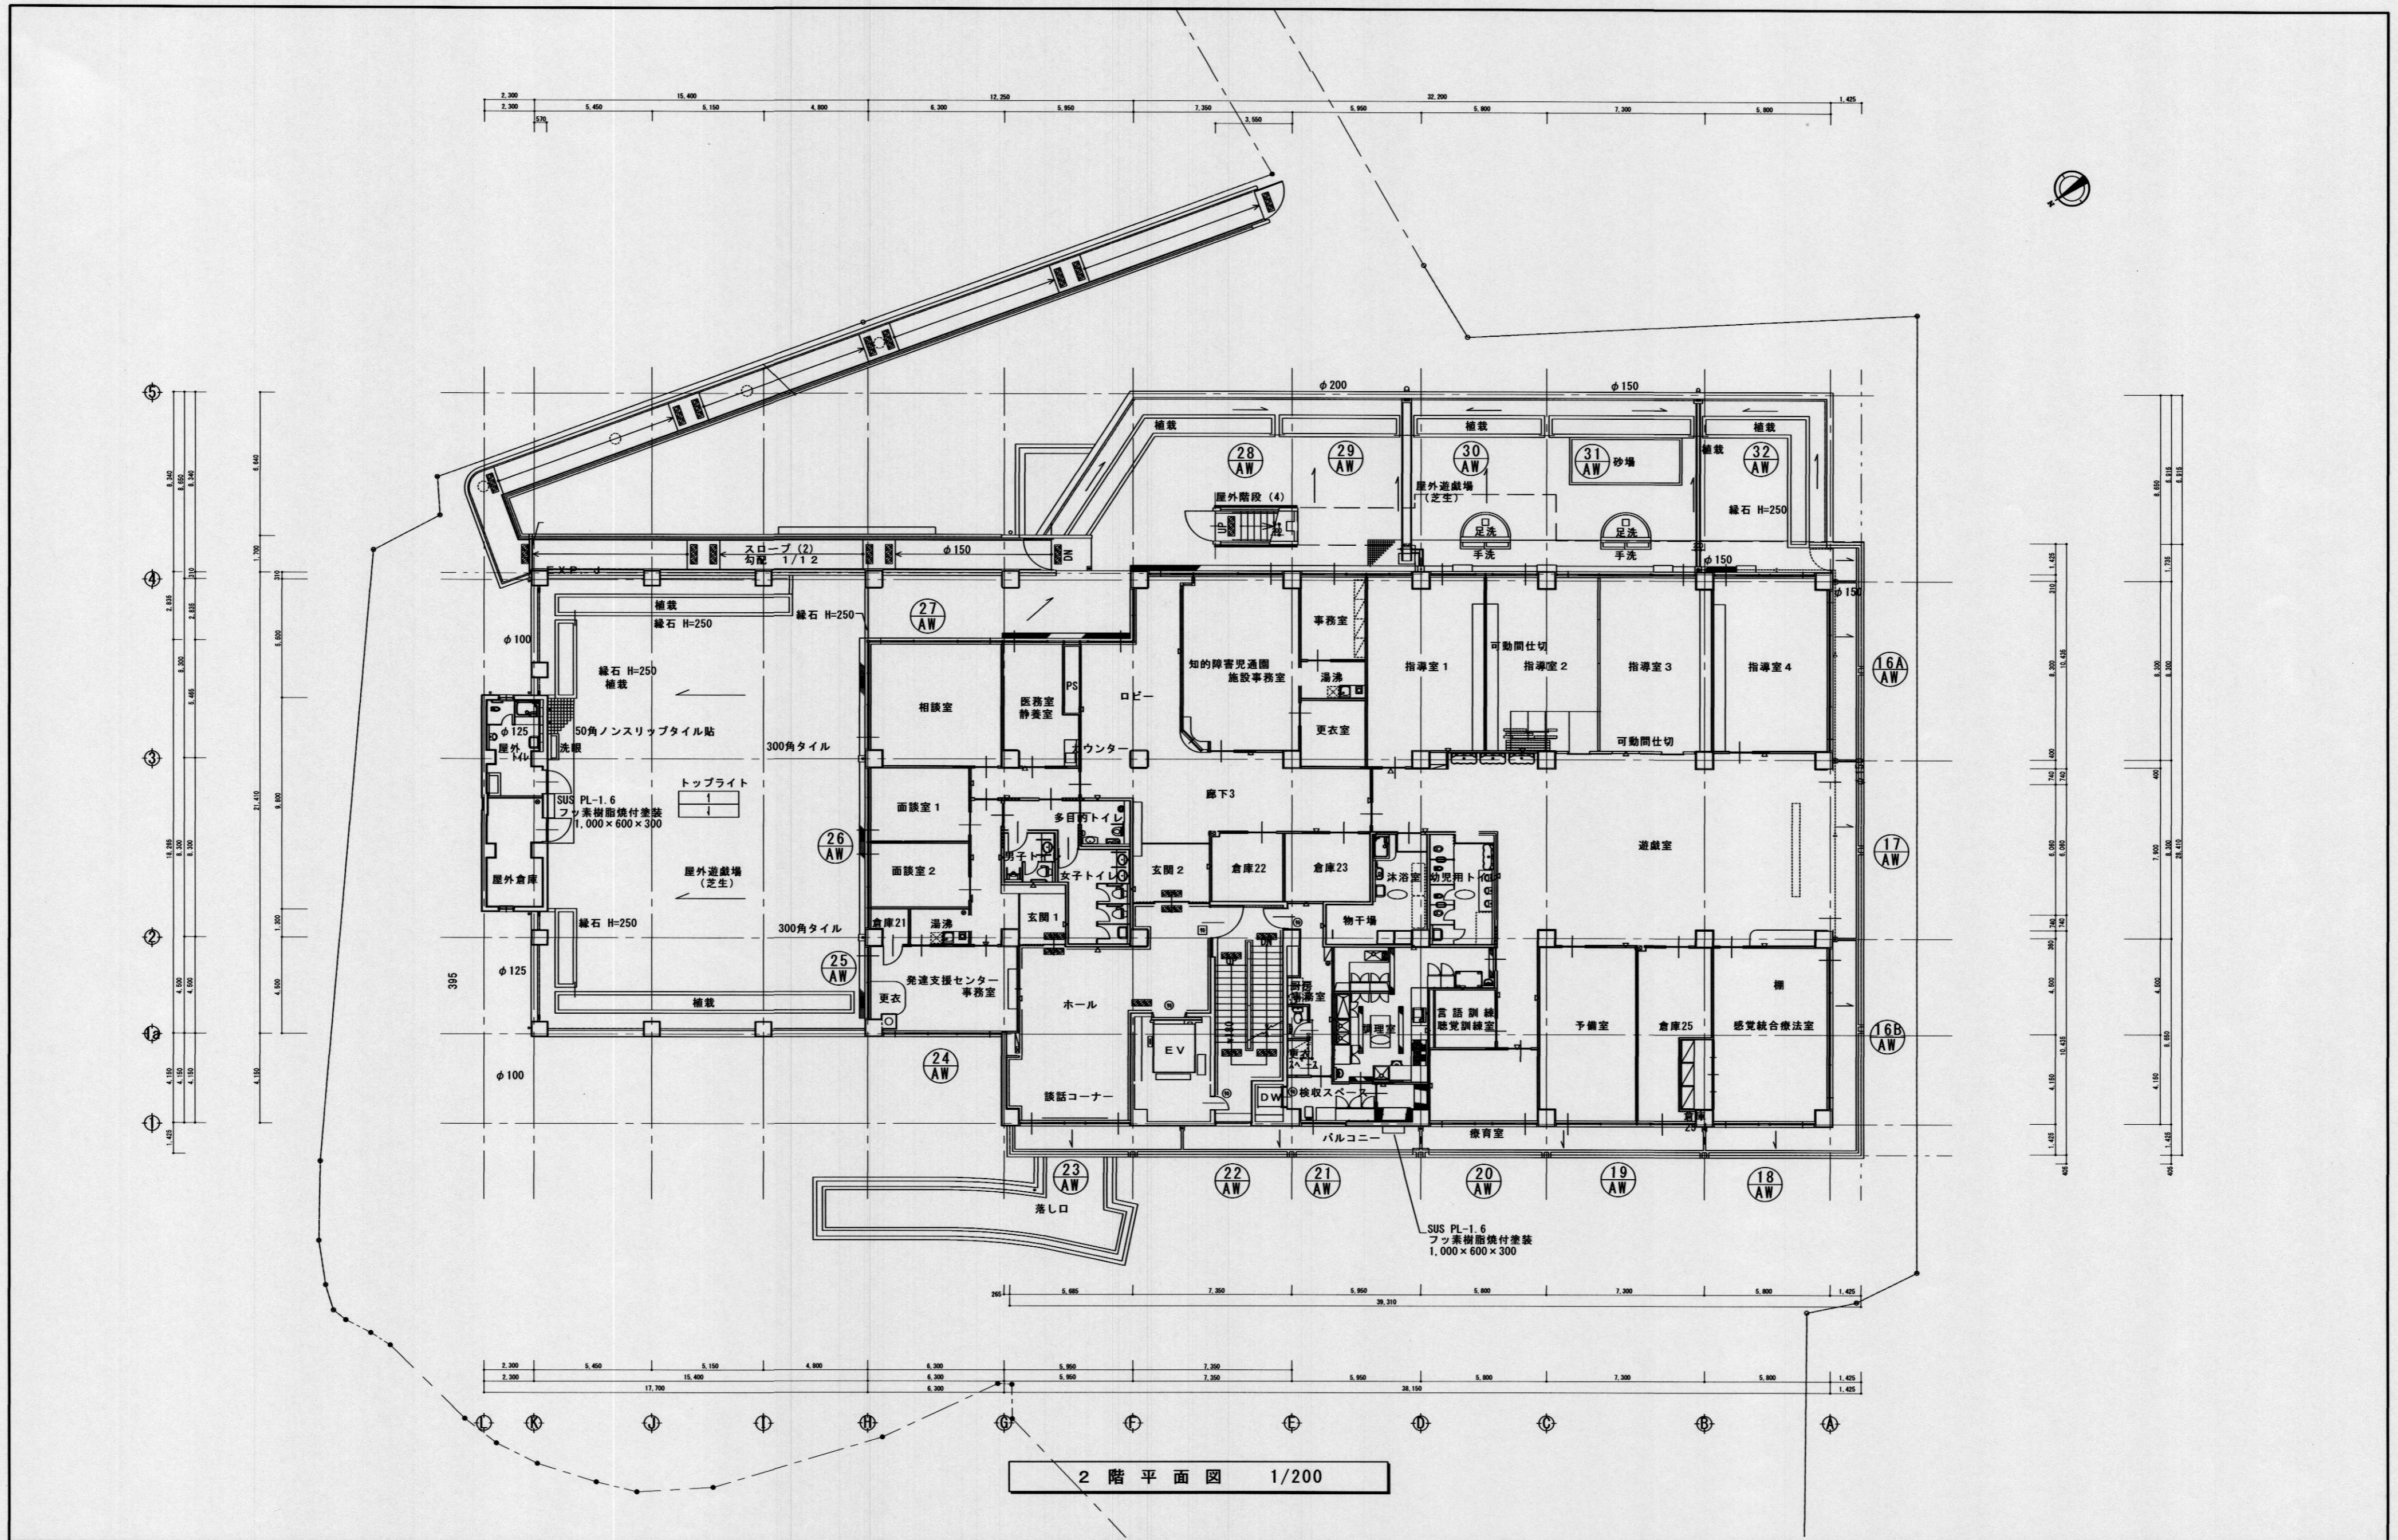


2階平面図 1/200

特記事項・足場は、施設利用者動線を考慮し、施設側と相談の上、安全に通行出来る開口を適宜設けること。


| | | | |
|--|------|----|----|
| 課長 | 担当課長 | 係長 | 担当 |
|  明石市都市局住宅・建築室営繕課 | | | |

| | | | | | |
|-------|---------|------|-------------------------------------|----|----|
| 製作年月日 | 2022年4月 | 工事名称 | 工事成績優良業者対象工事 ふれあいプラザあかし西外壁ほか改修工事 | 内 | 10 |
| 図面名称 | 2階平面図 | 縮尺 | 1/200 | 全葉 | 18 |

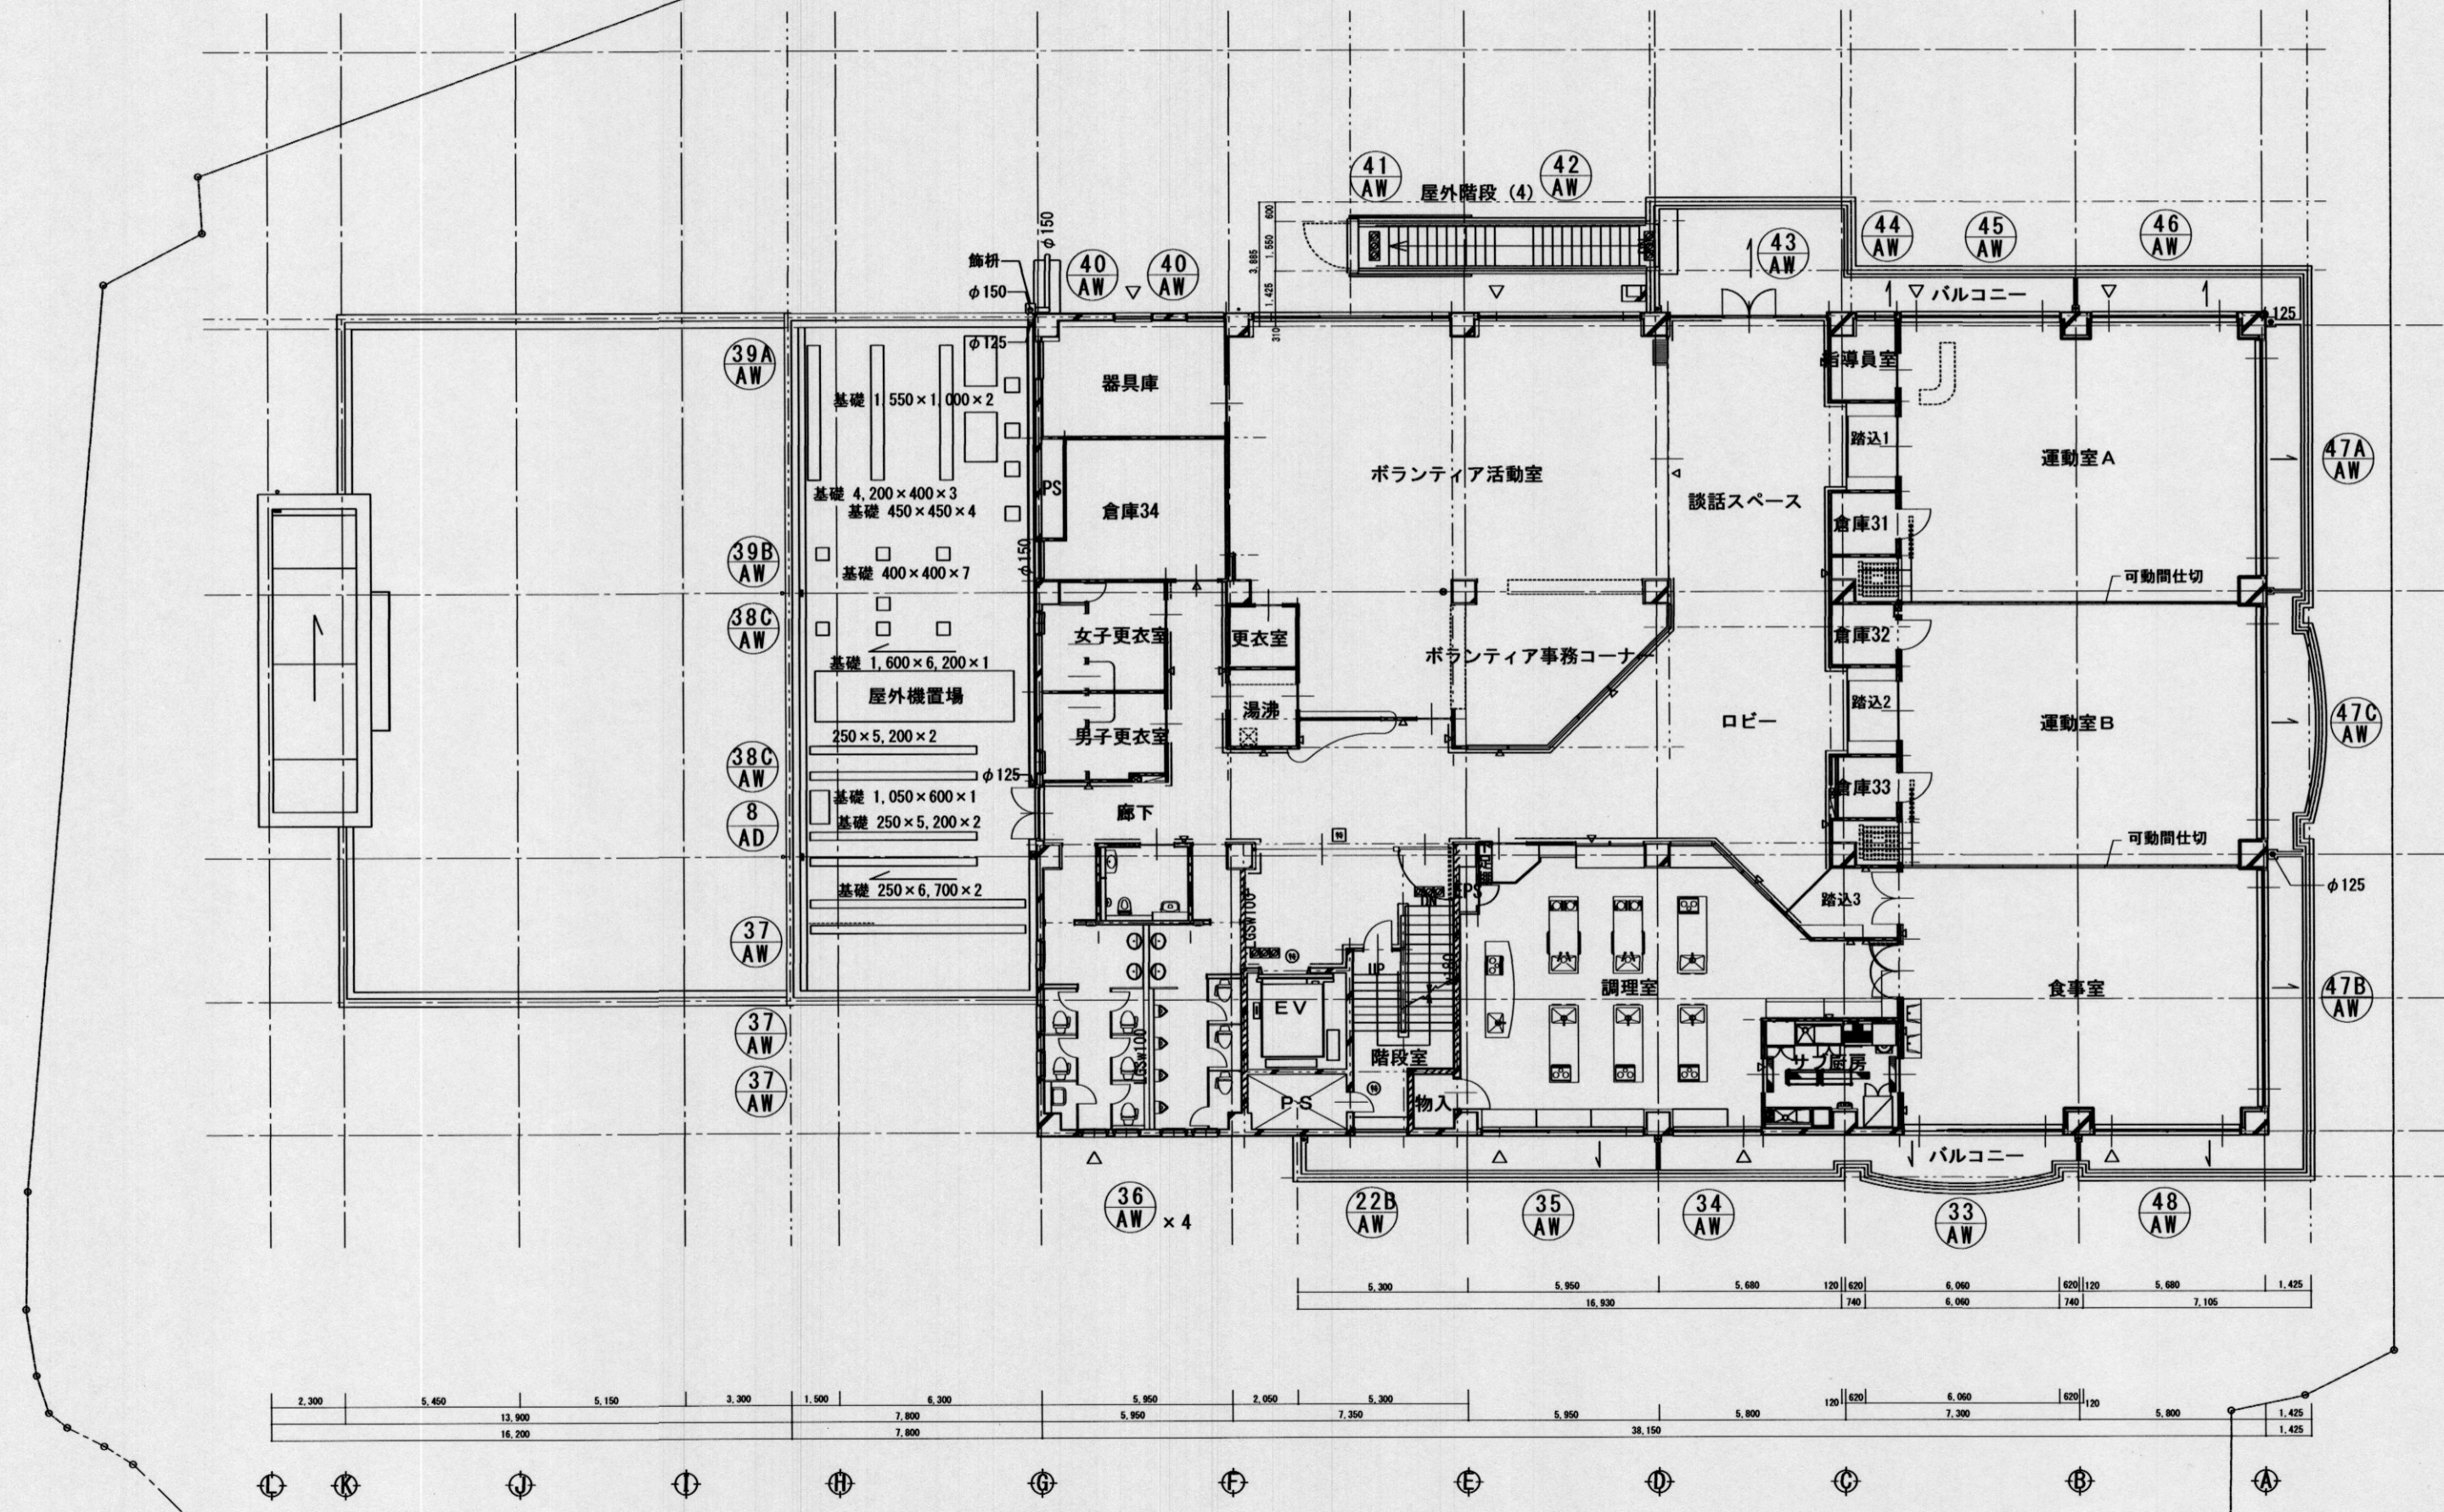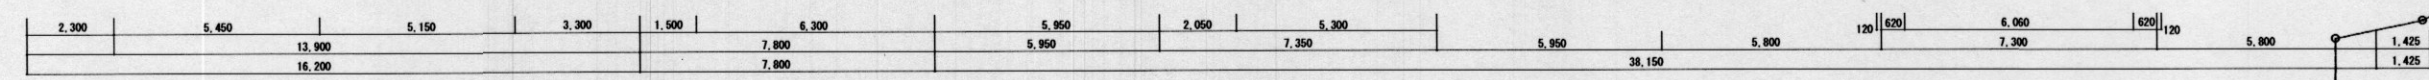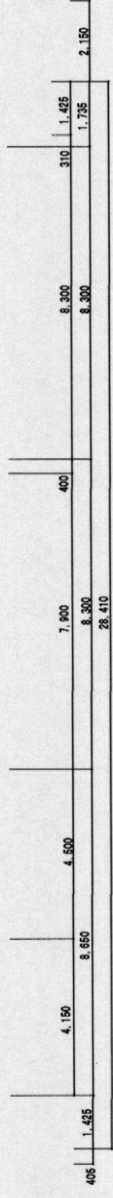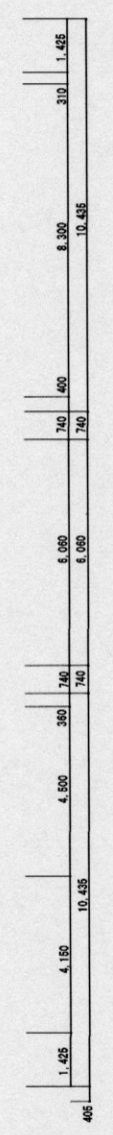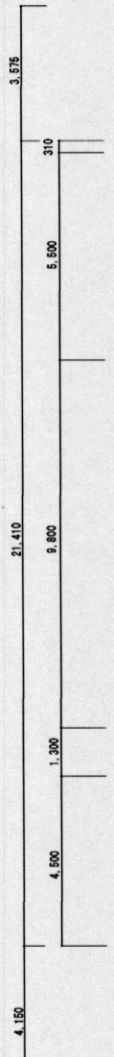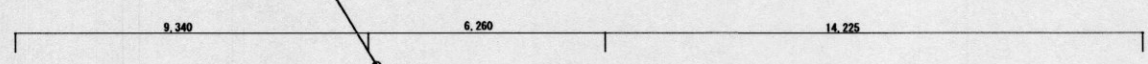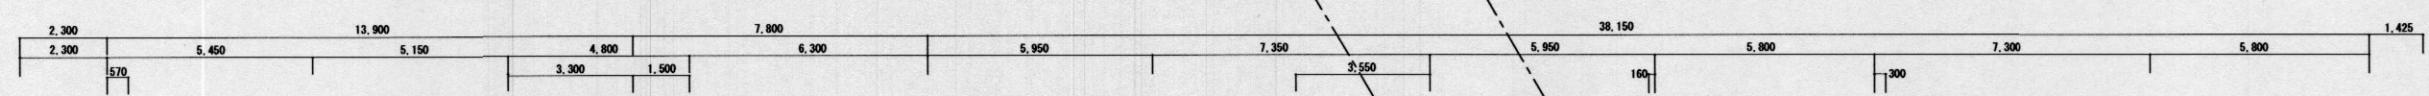


3階平面図 1/200

| | | | | | | | |
|---|-----------------|------|----|-------|---------|-------------------------------------|----|
| 特記事項・足場は、施設利用者動線を考慮し、施設側と相談の上、安全に通行出来る開口を適宜設けること。 | 課長 | 担当課長 | 係長 | 担当 | 製作年月日 | 工事名称 | 内 |
| | | | | | 2022年4月 | 工事成績優良業者対象工事 ふれあいプラザあかし西外壁ほか改修工事 | 11 |
| | 明石市都市局住宅・建築室営繕課 | | | 図面名称 | 縮尺 | 全葉 | |
| | | | | 3階平面図 | 1/200 | 18 | |

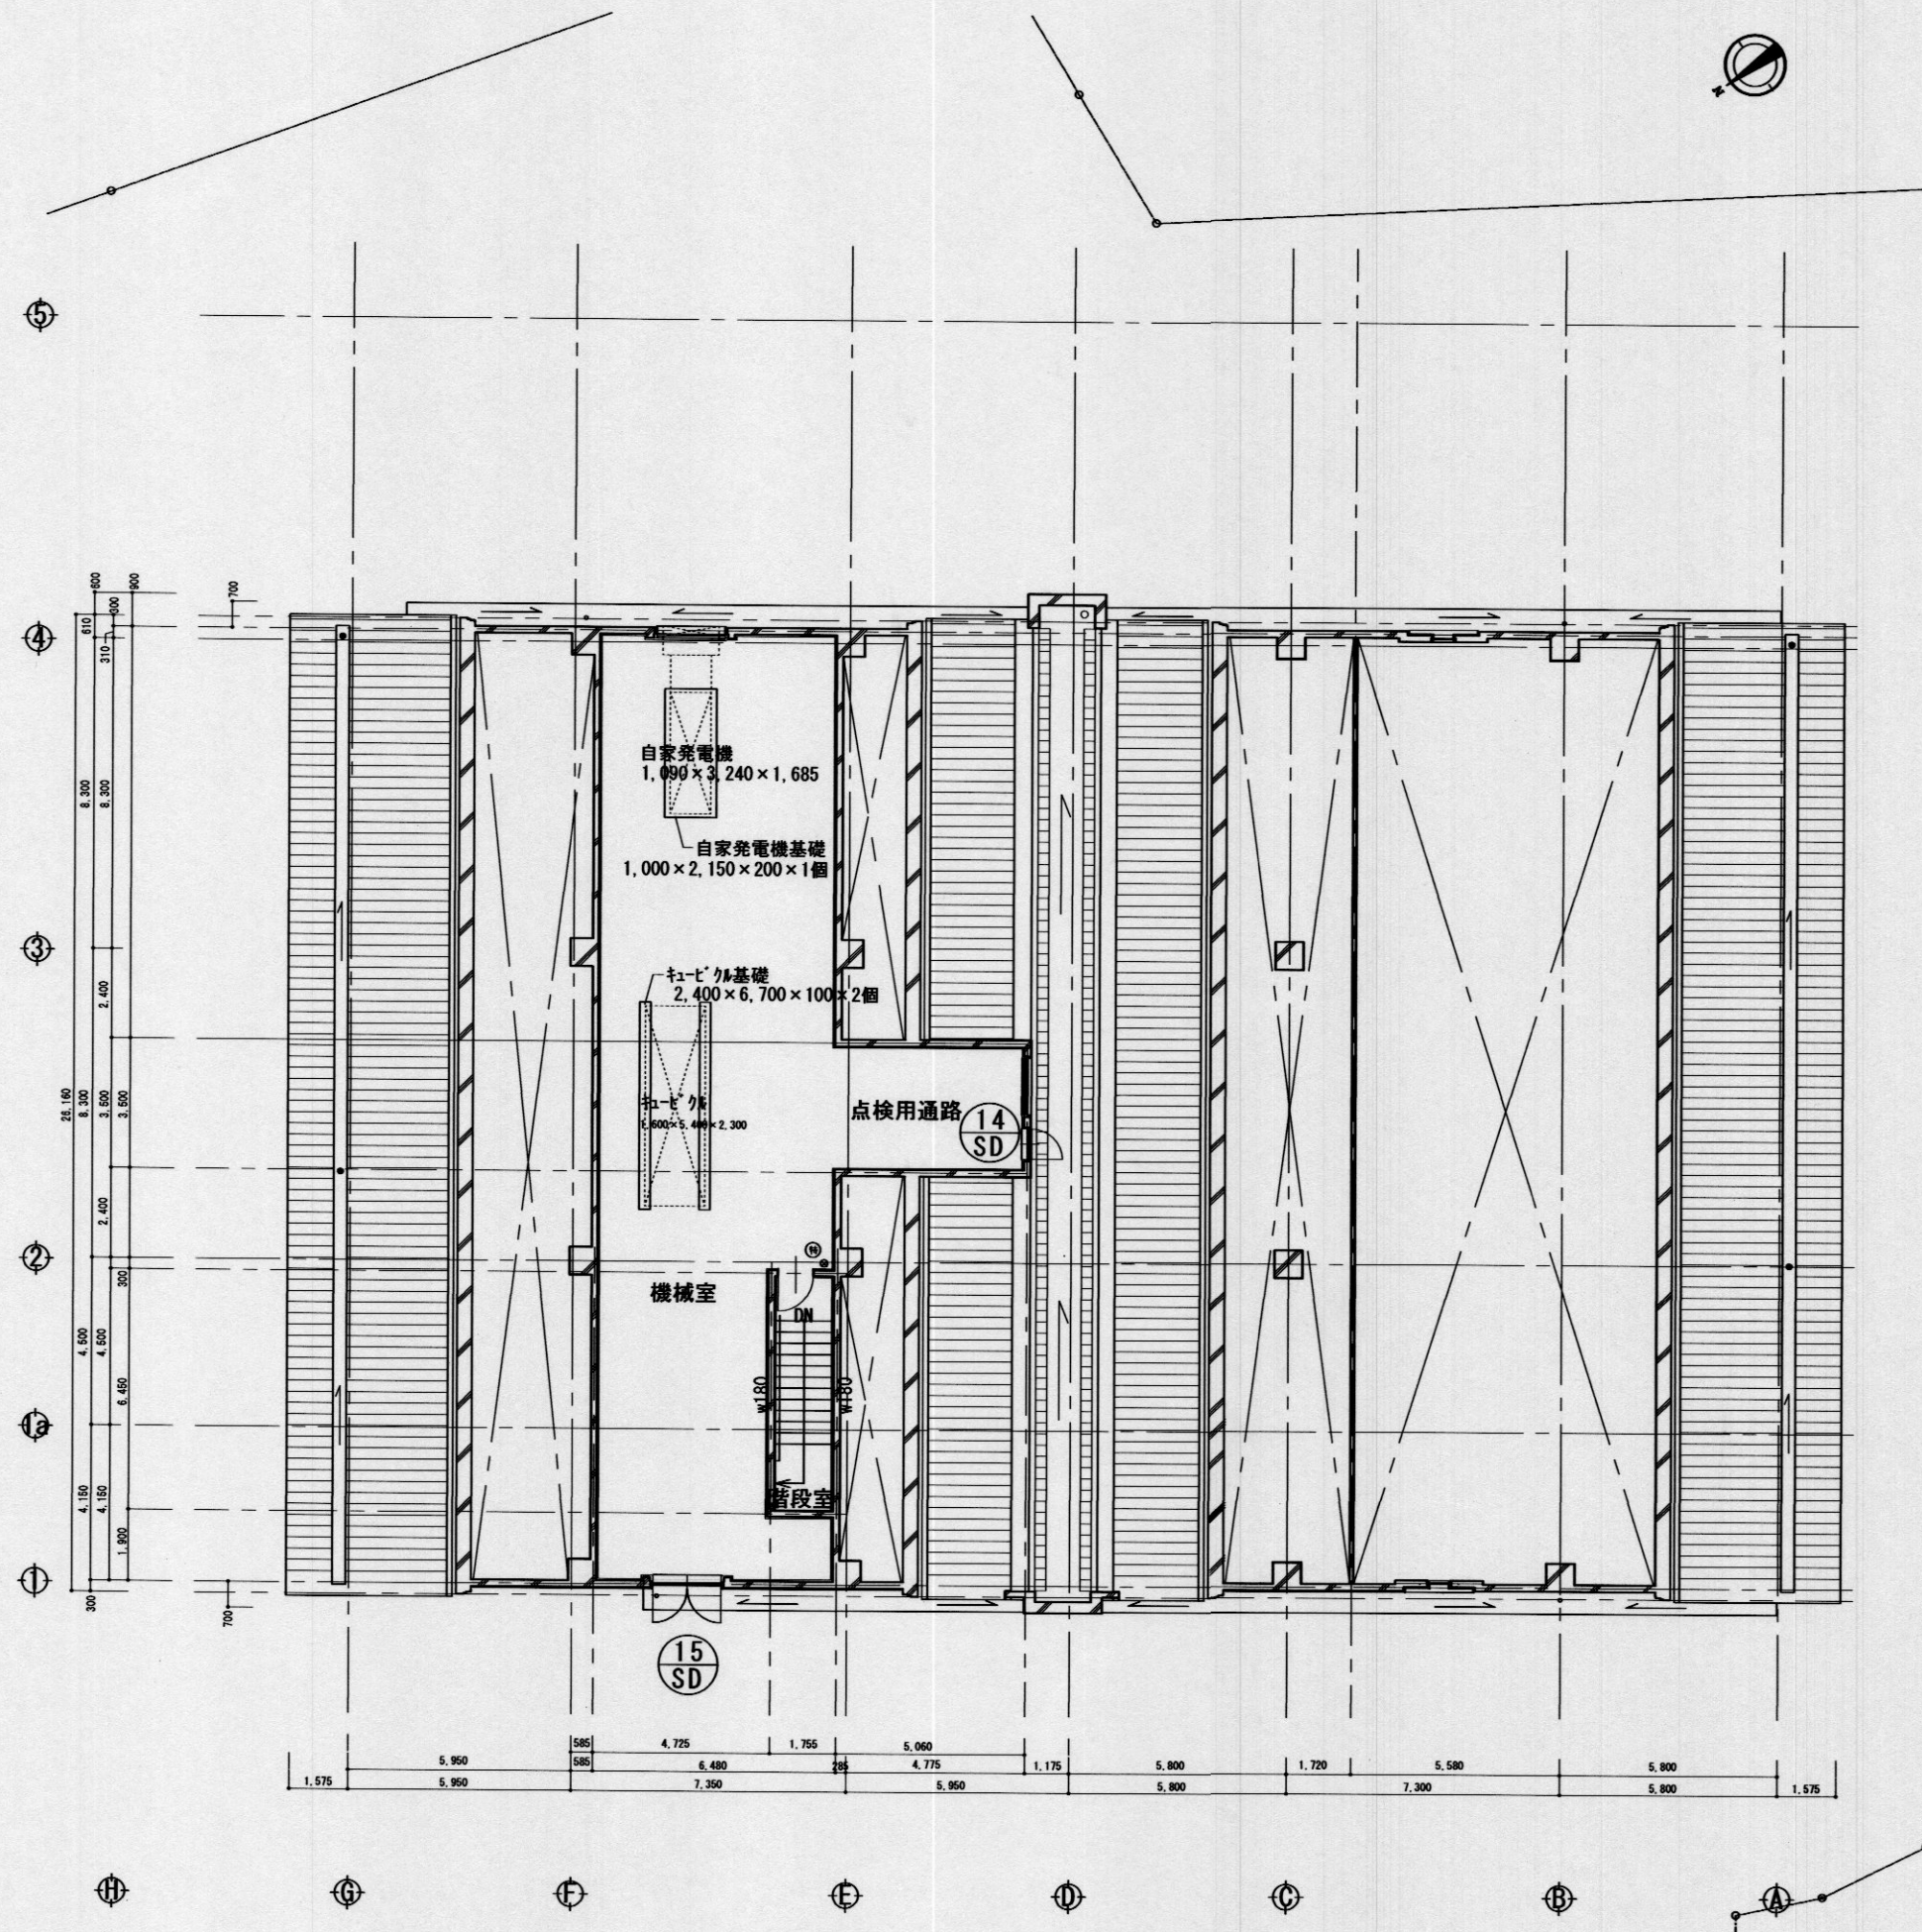

屋階平面図 1/200

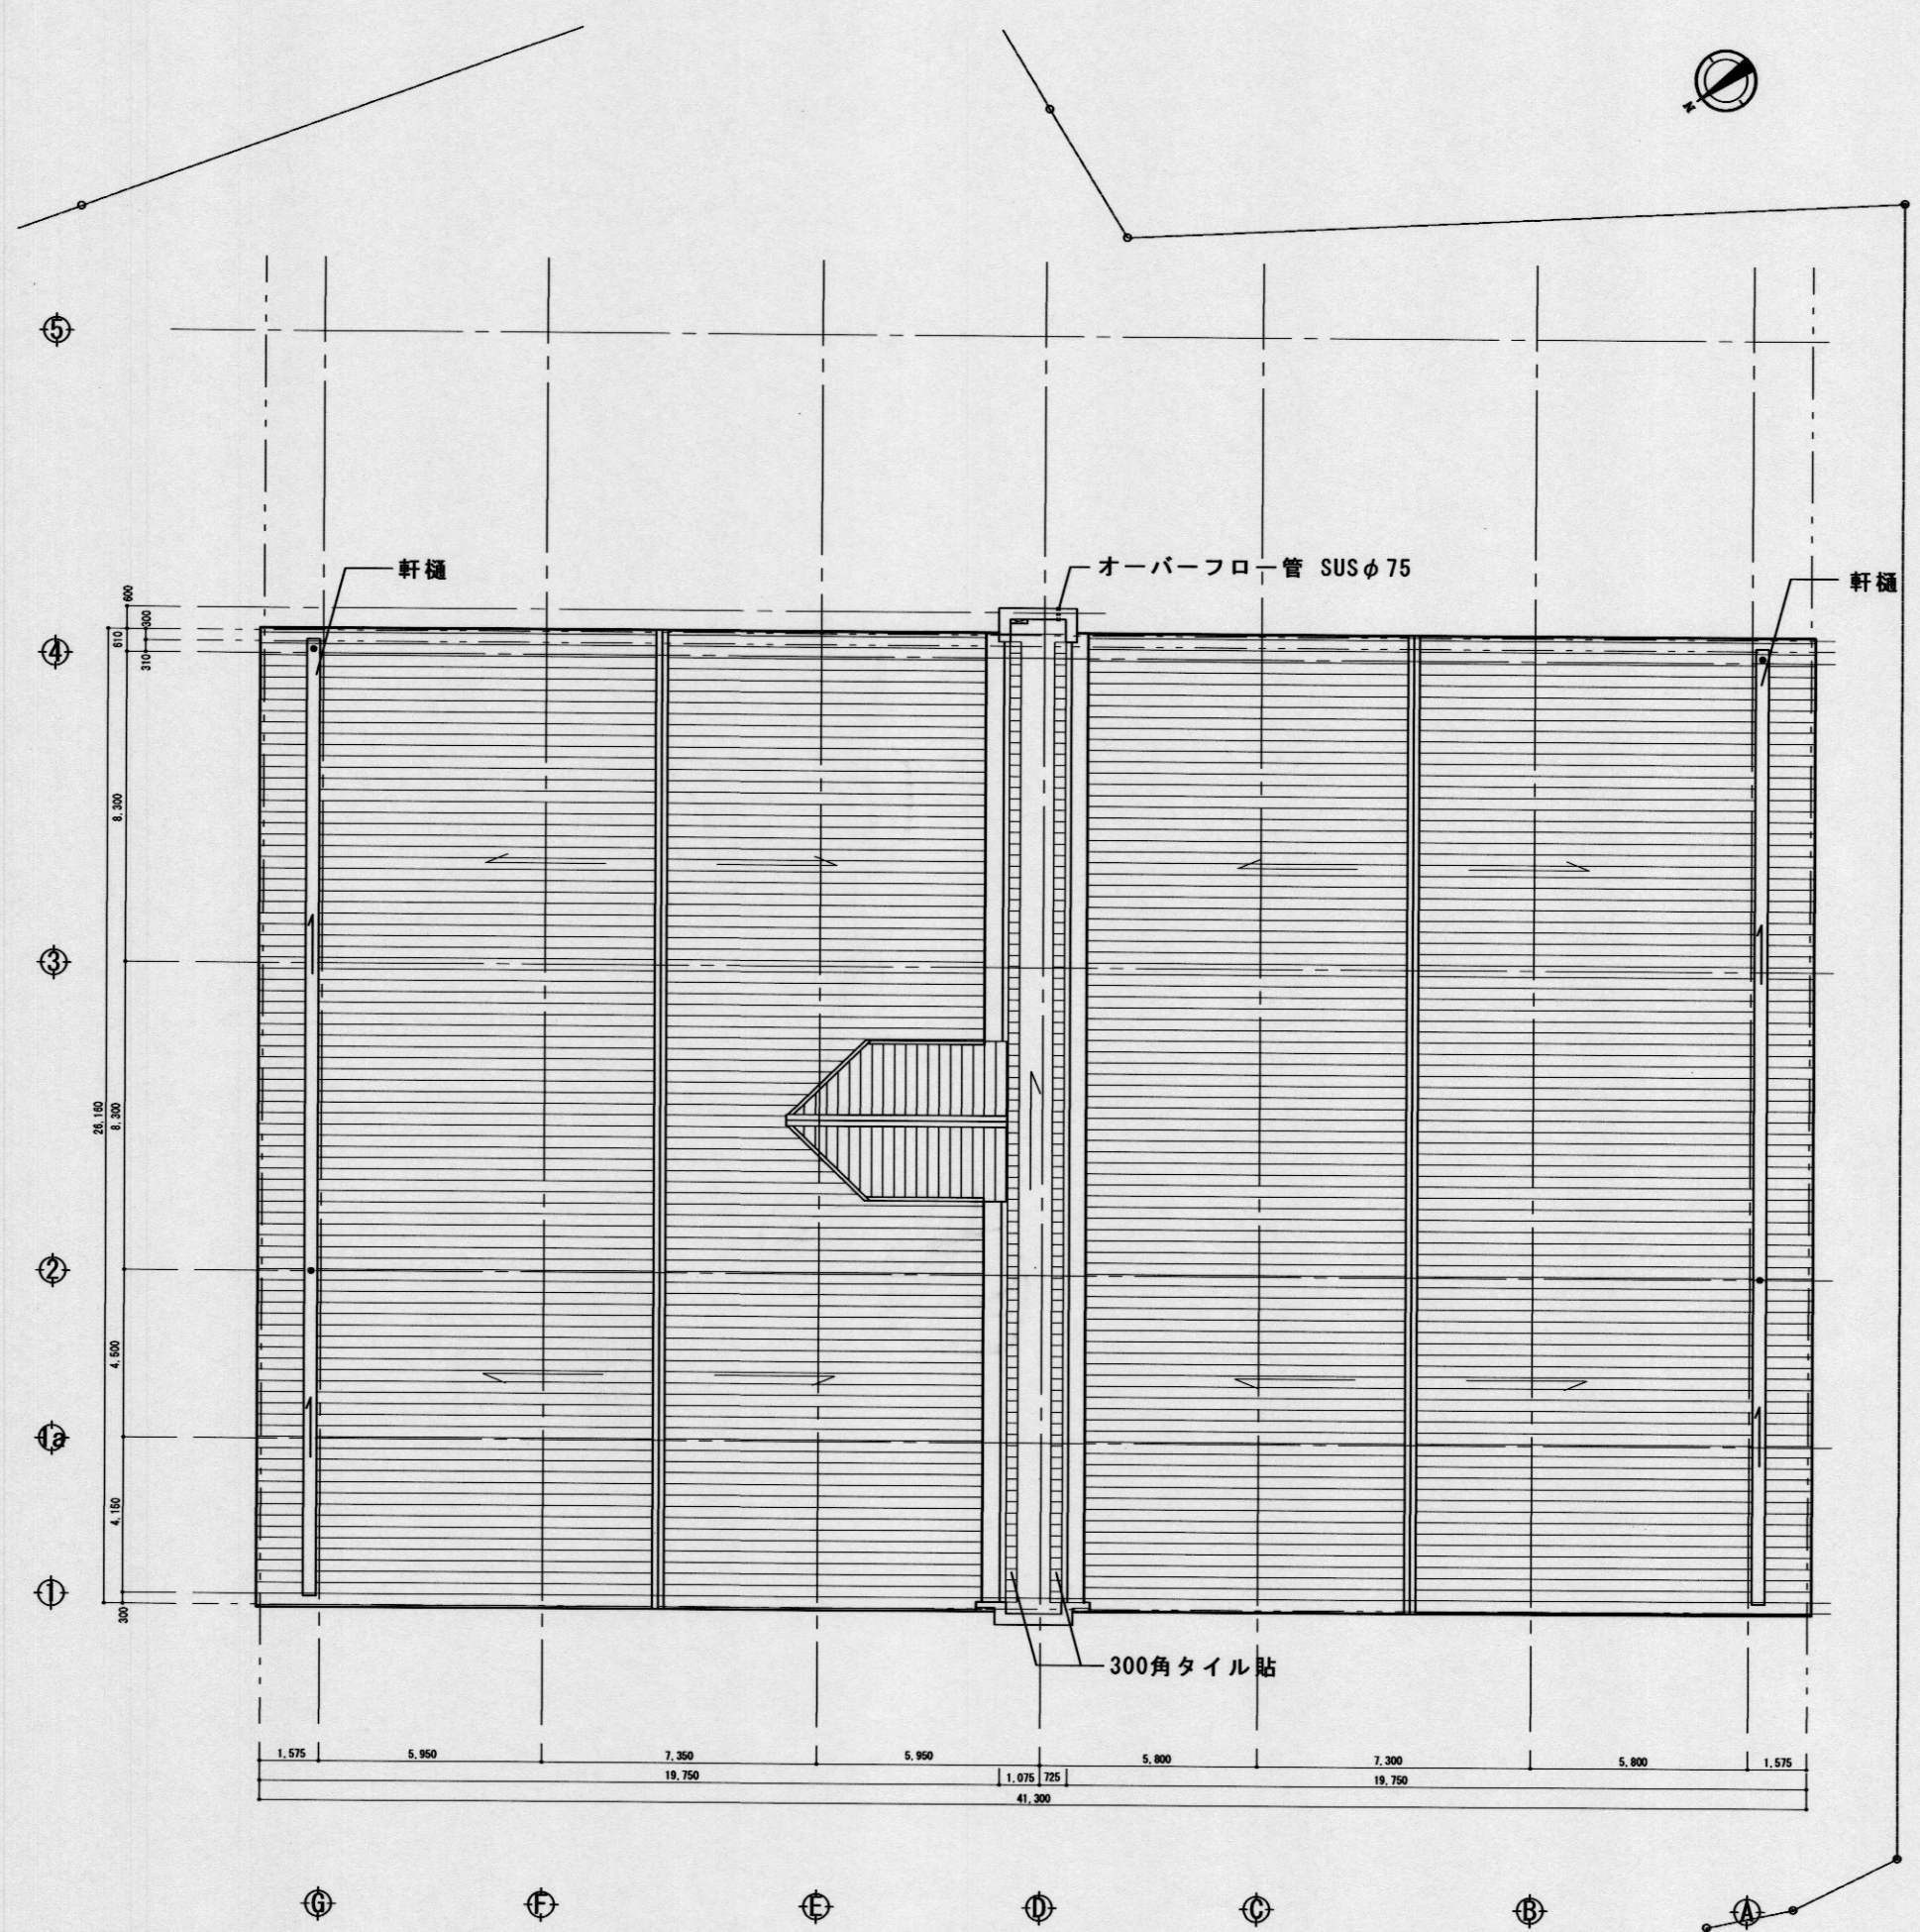

屋根伏図 1/200

特記事項・足場は、施設利用者動線を考慮し、施設側と相談の上、安全に通行出来る開口を適宜設けること。

課長

担当課長

係長

担当

明石市都市局住宅・建築室営繕課

製作年月日


2022年4月

工事名称 工事成績優良業者対象工事
ふれあいプラザあかし西外壁ほか改修工事


図面名称 屋階平面図 屋根伏図 縮尺 1/200

内 12

全葉 18

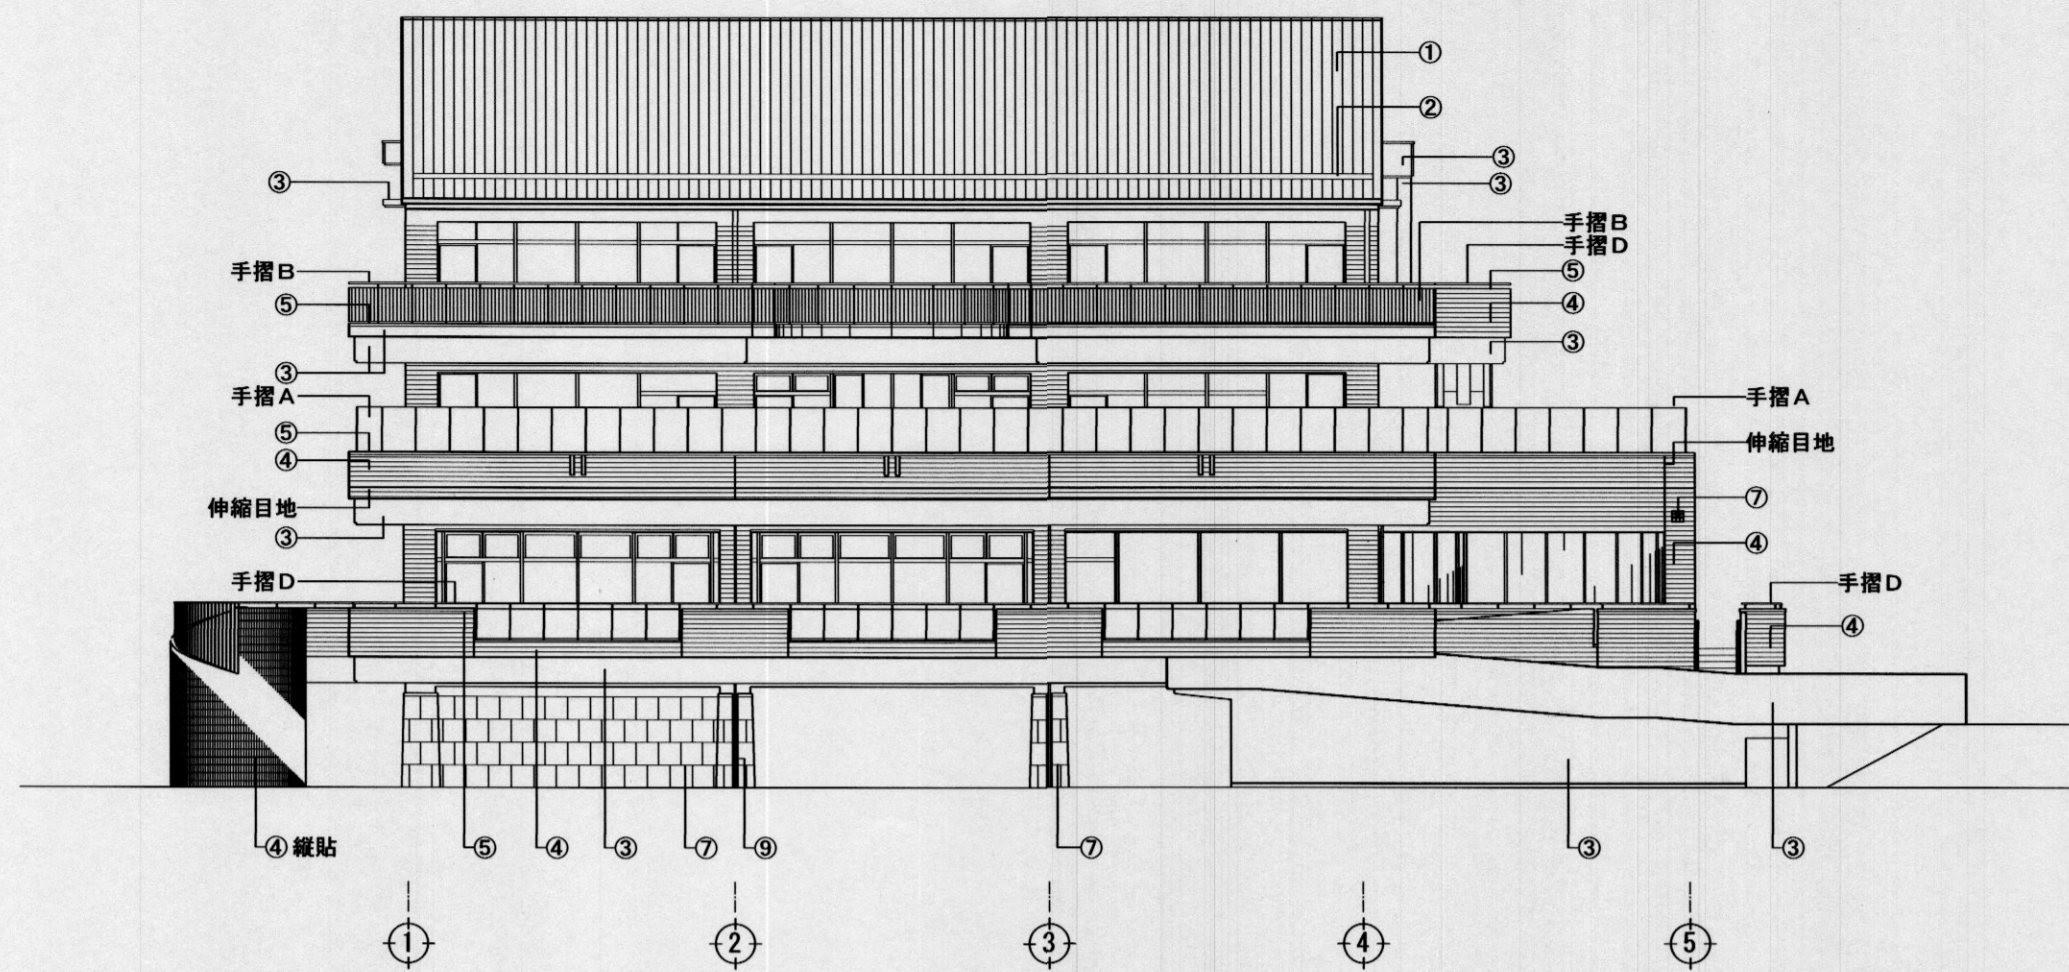

南側立面図 1/200

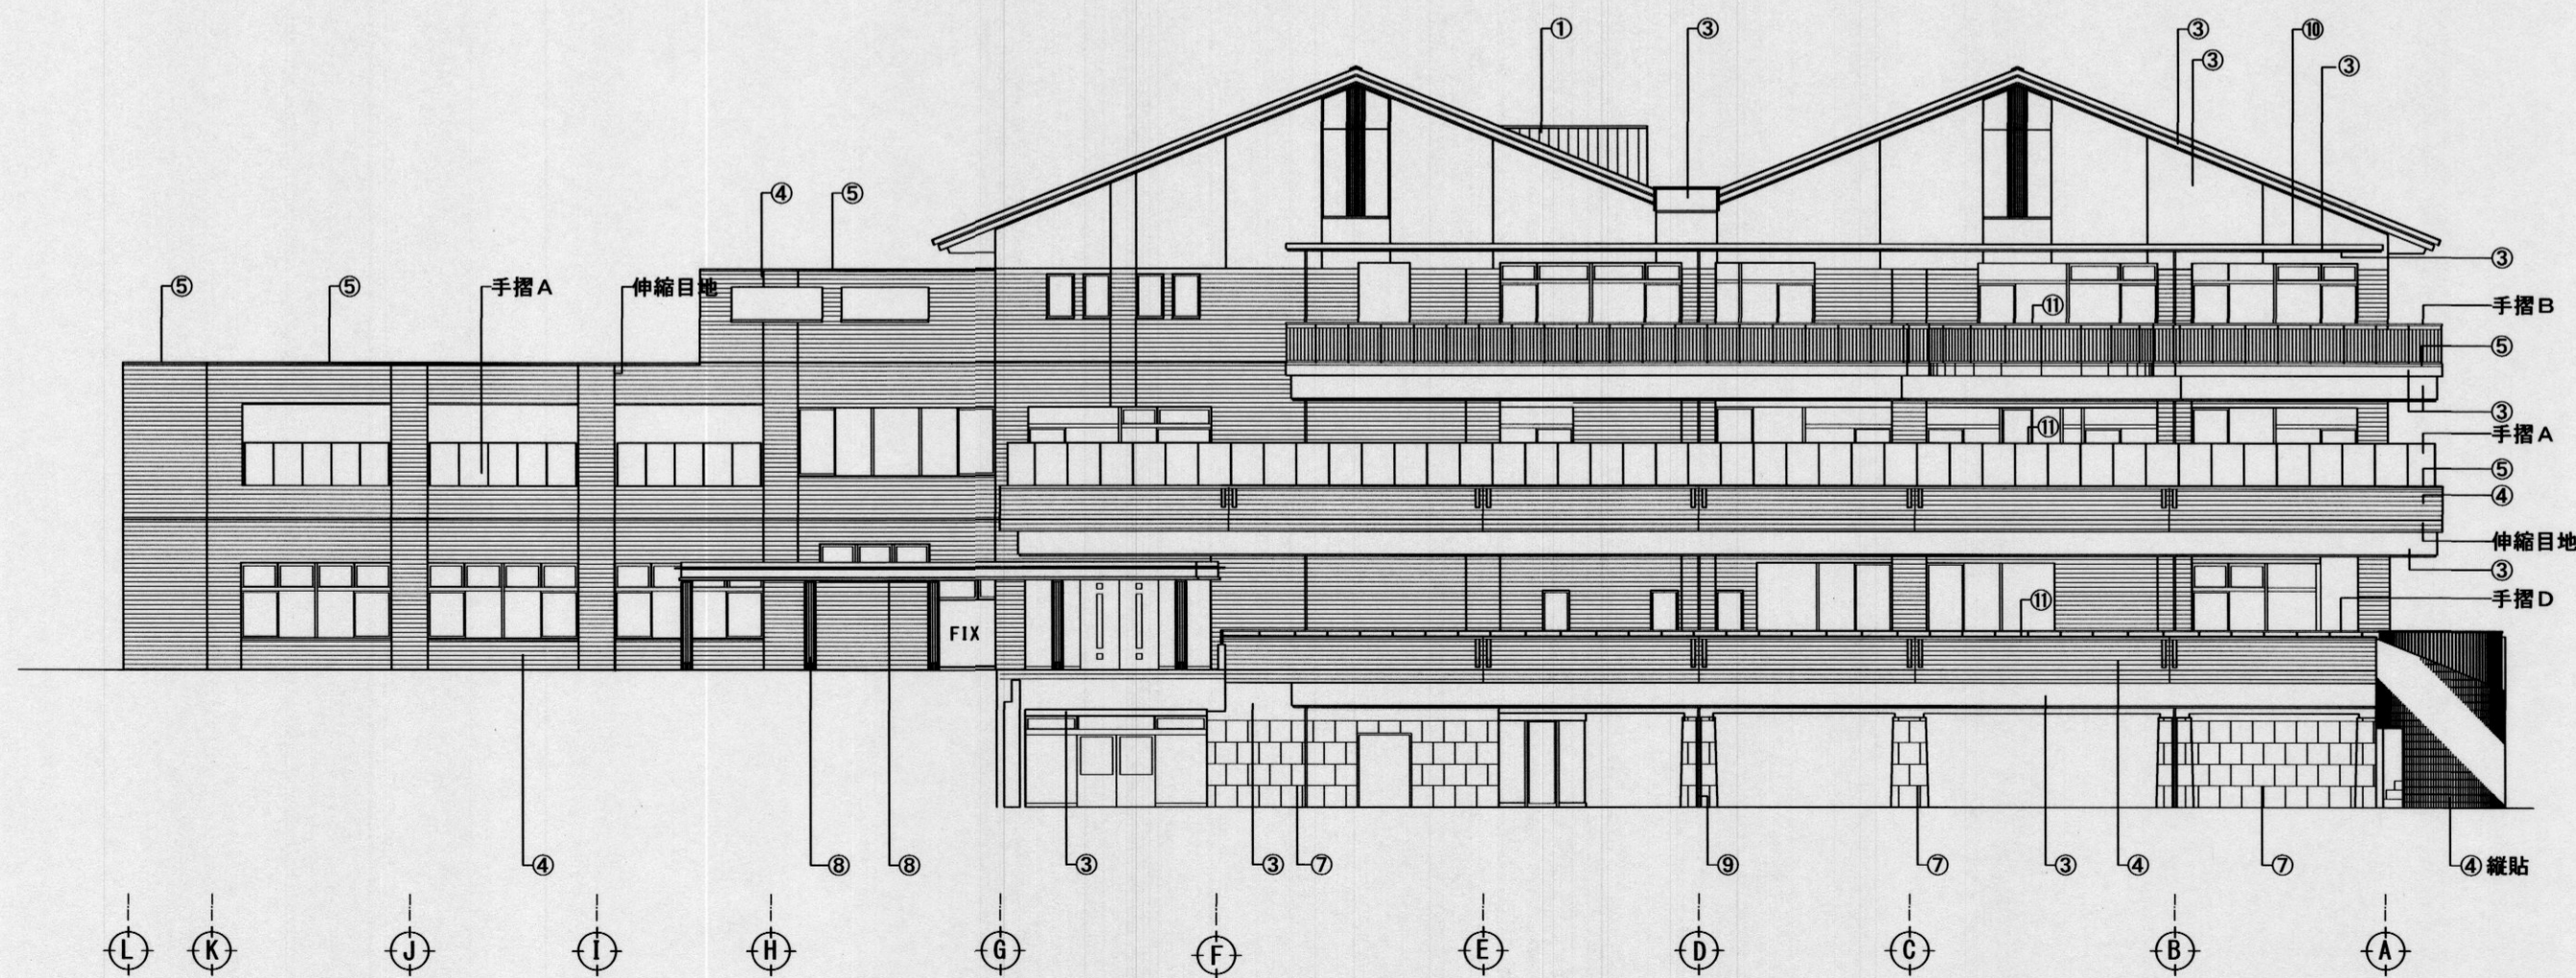

西側立面図 1/200

外壁改修 参考数量表

| 改修内容 | 数量 |
|--|--------|
| 外壁面事前調査 (タイル面・打診確認・マスキング・計測・図面・報告書提出) | 1,907㎡ |
| 外壁面事前調査 (目視・打診確認・マスキング・計測・図面・報告書提出) | 1,910㎡ |
| 既存タイル面高圧水洗 (10~15MP汚れ除去) | 1,907㎡ |
| 既存塗膜面高圧水洗 (30~50MP・劣化部除去) | 1,940㎡ |
| 既存タイル仕上げ面・RC素地面高圧水洗 (10~15MP汚れ除去) | 95㎡ |
| タイル浮き部70ホビノン®部分⑩®樹脂注入工法 (25穴/㎡) | 288㎡ |
| タイル欠損部張替え工法 | 100枚 |
| タイル浮き部70ホビノン®部分⑩®樹脂注入工法 (16穴/㎡) | 10㎡ |
| 欠損部⑩®樹脂モルタル充填工法 (タイル欠損部・500~600口×t60程度/箇所) | 180箇所 |
| ひび割れ部エポキシ樹脂低圧注入工法 | 170m |
| ひび割れ部Uカットシーリング®材充填工法 | 100m |
| 既存仕上塗材面下地補修 (CM-2・珪酸系) | 1,940㎡ |
| 既存仕上塗材面下地補修 (C-2・珪酸系) | 95㎡ |
| 既存タイル面⑩®浸透性吸水防止材塗 | 1,907㎡ |
| 外壁マスキング塗材 | 1,702㎡ |
| 外壁薄塗材E | 238㎡ |
| 軒裏EP塗り替え | 1,633㎡ |
| 谷樋カケ防水 (X-2) 平場※既存防水面の下地調整はC-1 (珪酸系) | 17.9㎡ |
| 谷樋カケ防水 (X-2) 立上※既存防水面の下地調整はC-1 (珪酸系) | 33.3㎡ |
| 庇・バルコニーカケ防水 (X-2) 平場※既存防水面の下地調整はC-1 (珪酸系) | 339㎡ |
| 庇・バルコニーカケ防水 (X-2) 立上※既存防水面の下地調整はC-1 (珪酸系) | 100㎡ |
| タイル伸縮目地シーリング® 打替え (PS-2・25×15) | 586m |
| 打継目地シーリング® 打替え (PS-2・25×15) | 284m |
| タイル他部取合いリリーフ® 打替え (PS-2・15×10) | 51.8m |
| 既存建具廻りシーリング® 打替え (MS-2・15×10) ※水切り目地共 | 1,758m |
| 防水端末シーリング® 打替え (MS-2・15×10) | 192m |
| 金物取合シーリング® 打替え (MS-2・15×10) | 526m |
| 縦樋取替え カラVP | 204m |

凡例 (既存仕上げを示す)

- ① 平瓦葺
- ② 軒樋カケ防水
- ③ コンクリート打放しの上マスキング塗
- ④ 珪酸質タイル2丁掛 イギリス貼 (一部縦張)
- ⑤ アルミ笠木
- ⑥ 珪酸質タイル 100角 t=25
- ⑦ 石貼
- ⑧ アルミパネル t=2.0 フッ素樹脂焼付塗装
- ⑨ 縦樋 VP EP塗
- ⑩ 庇FRP防水
- ⑪ バルコニーカケ防水

特記事項・補修工法については、使用材料等によりタイル面を汚損しないように適切な養生又は、工法を選定し監督員の承諾の上、
 ・施工すること。
 ・足場は、施設利用者及び施設関係車両等の動線を考慮し、施設側と相談の上、安全に通行出来る開口を適宜設けること。


明石市都市局住宅・建築室営繕課

製作年月日 2022年4月


| | | | |
|------|-------------------------------------|----|-------|
| 工事名称 | 工事成績優良業者対象工事 ふれあいプラザあかし西外壁ほか改修工事 | 内 | 13 |
| 図面名称 | 南側立面図・西側立面図 | 縮尺 | 1/200 |
| | | 全業 | 18 |

凡例 (既存仕上げを示す)

- ① 平瓦葺
- ② 軒樋レタ防水
- ③ コンクリート打放しの上マスチック塗
- ④ 珧器質タイル 2丁掛 イギリス貼 (一部縦張)
- ⑤ アルミ笠木
- ⑥ 珧器質タイル 100角 t=25
- ⑦ 石貼
- ⑧ アルミパネル t=2.0 フッ素樹脂焼付塗装
- ⑨ 縦樋 VP EP塗
- ⑩ 底FRP防水
- ⑪ バルコニーレタ防水

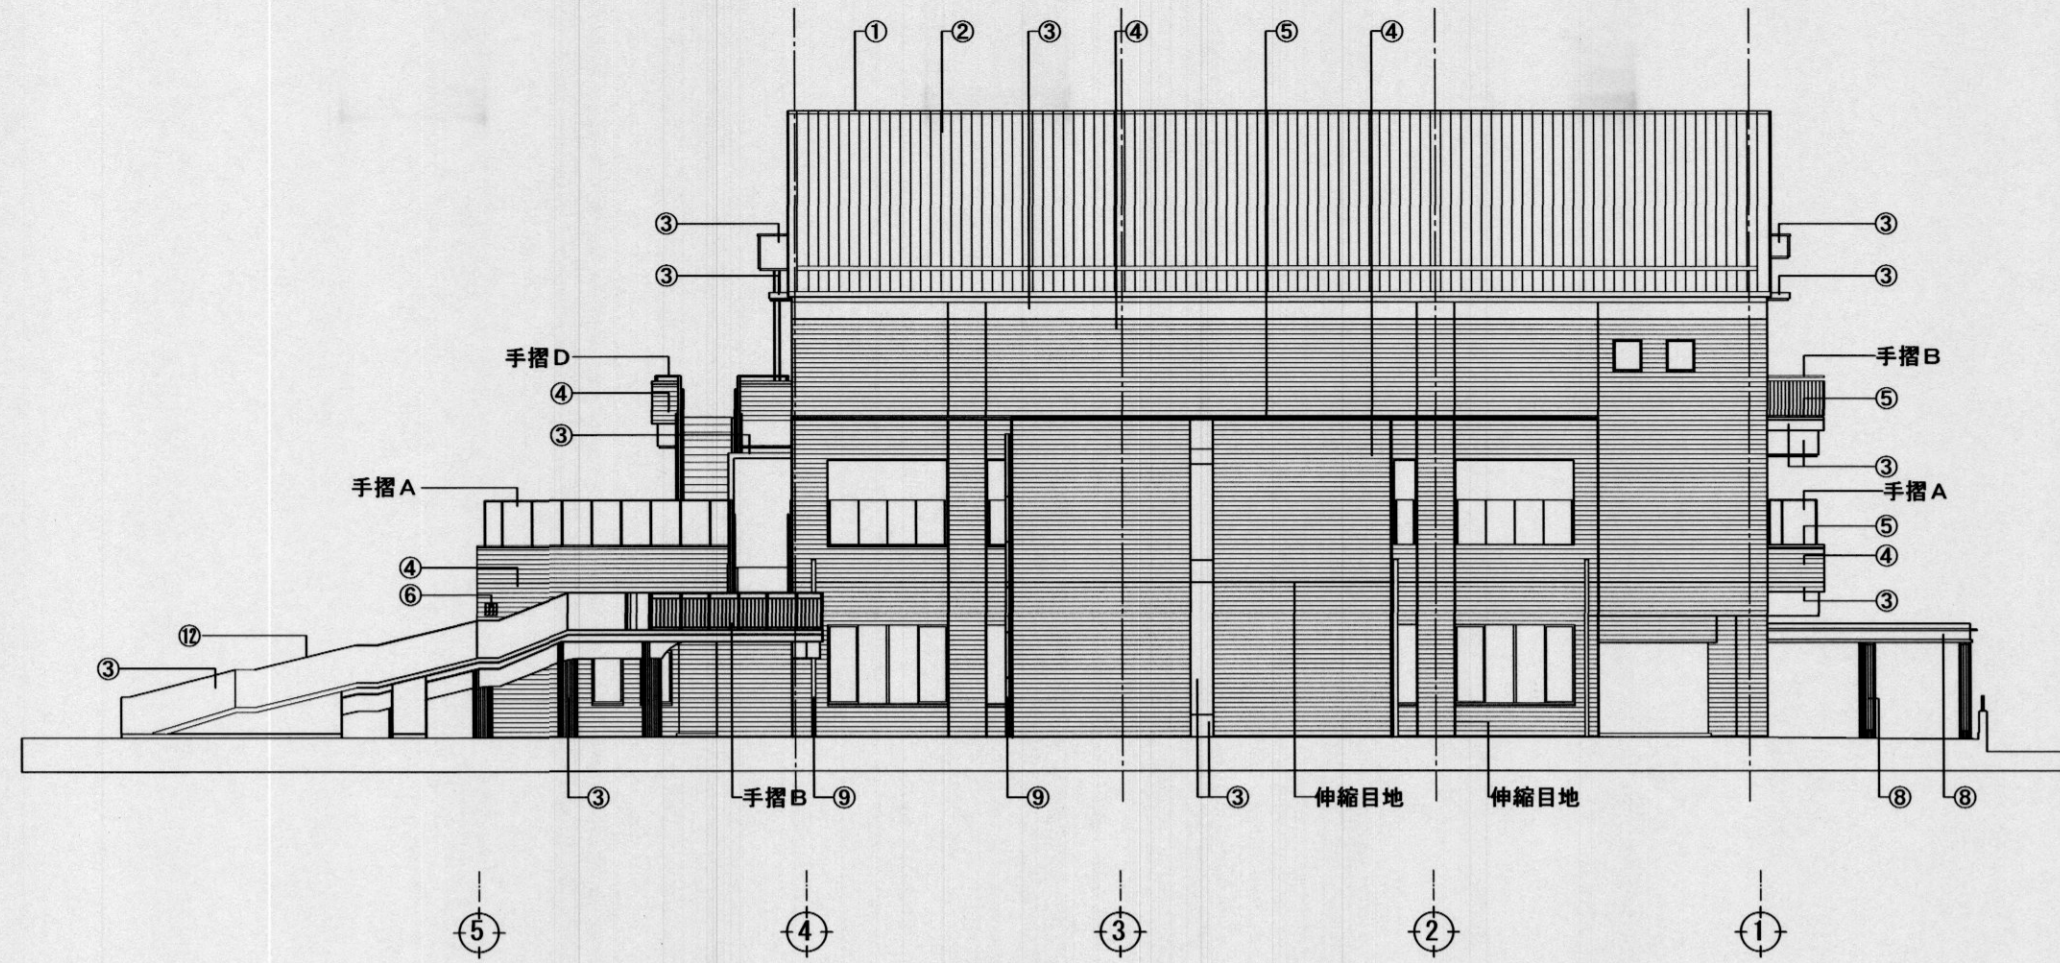
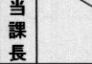
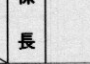
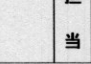


北側立面図 1/200

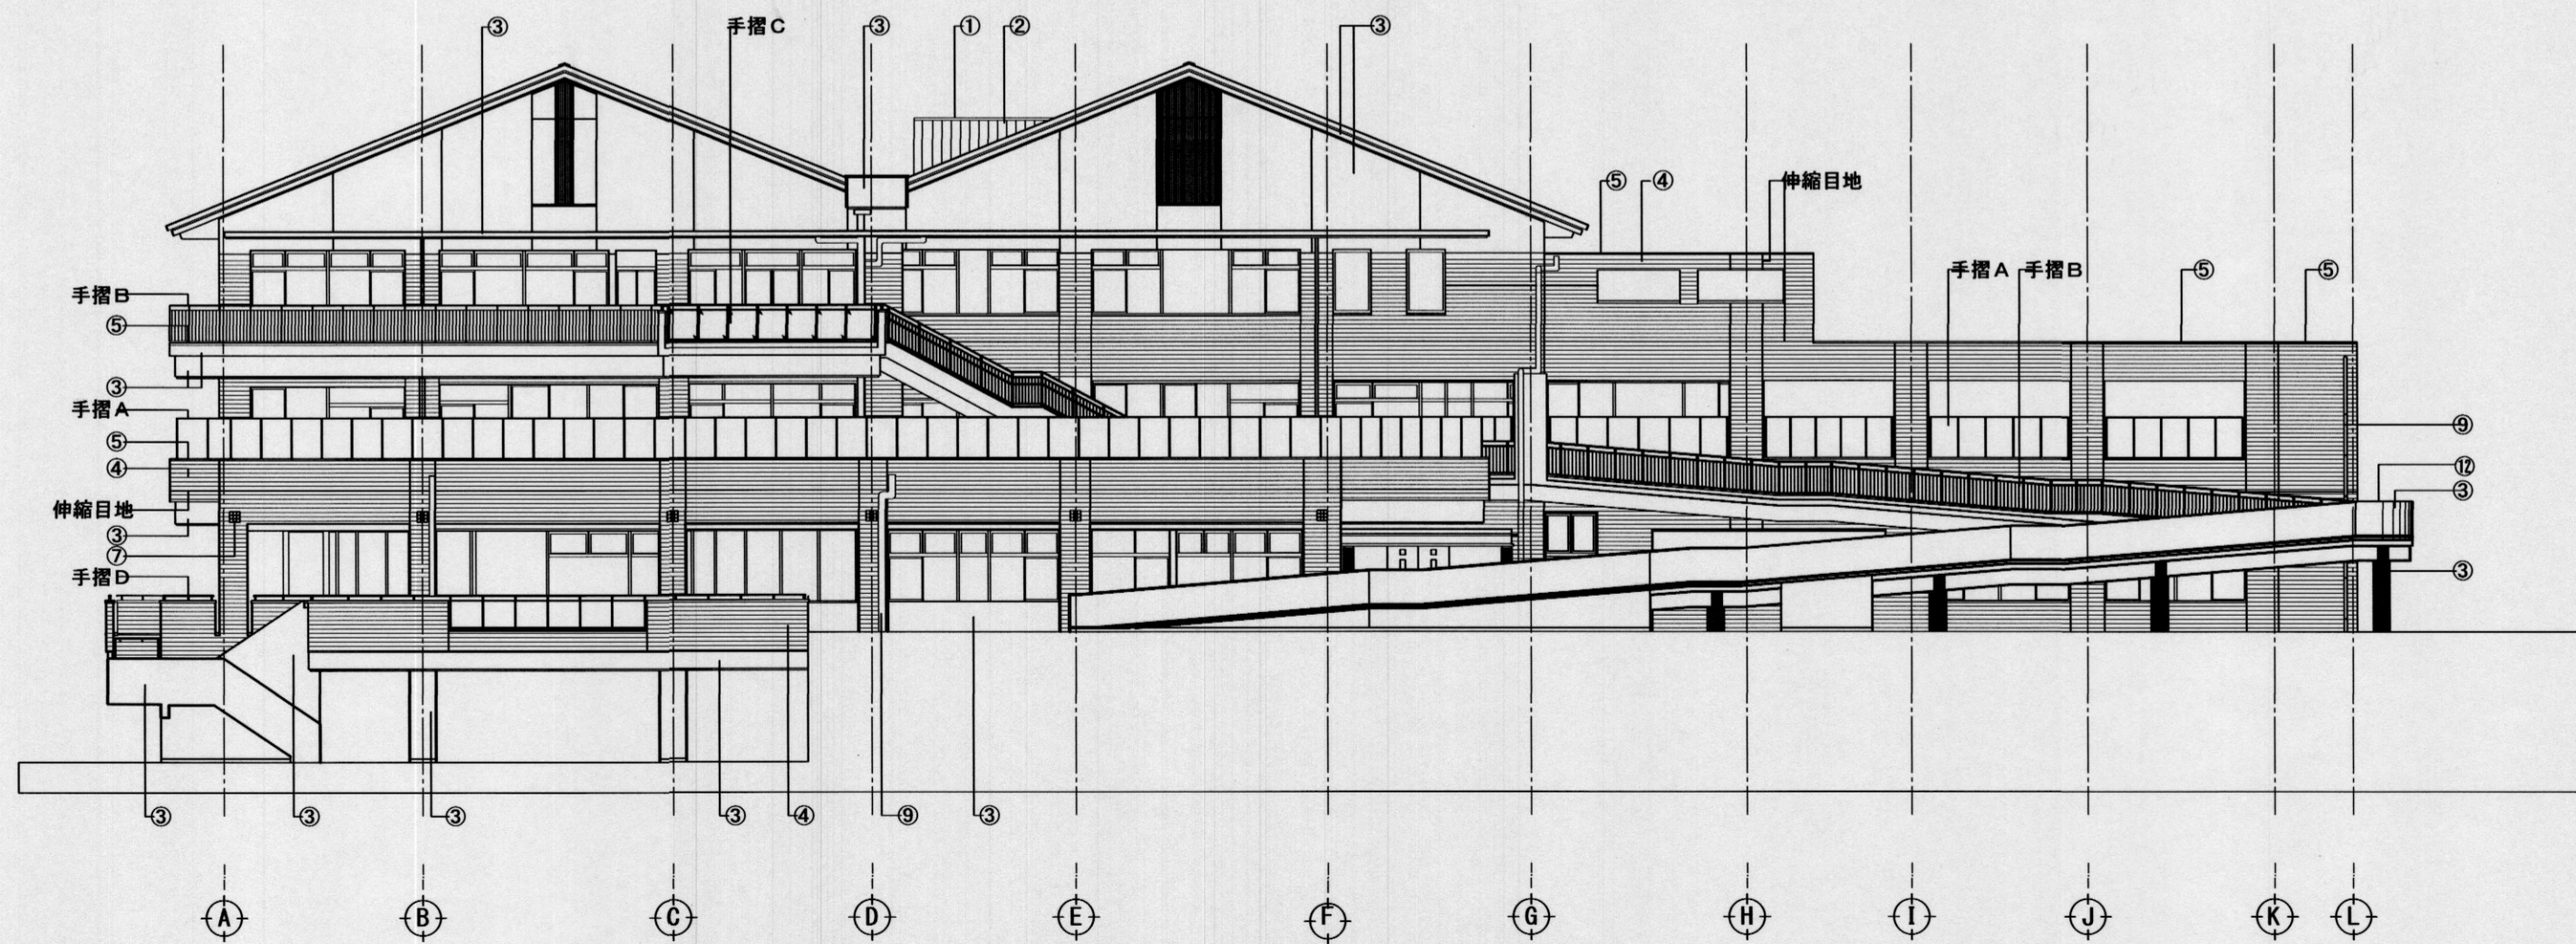

東側立面図 1/200

特記事項・補修工法については、使用材料等によりタイル面を汚損しないように適切な養生又は、工法を選定し監督員の承諾の上、
 ・施工すること。
 ・足場は、施設利用者及び施設関係車両等の動線を考慮し、施設側と相談の上、安全に通行出来る開口を適宜設けること。

課長  担当課長  係長  担当 
明石市都市局住宅・建築室営繕課

製作年月日
2022年4月

工事名称 工事成績優良業者対象工事
ふれあいプラザあかし西外壁ほか改修工事
図面名称 北側立面図・東側立面図
縮尺 1/200

内 14
全業 18

| 符号 | 数量 | ① AW | ② AW | ③ AW | ④ AW | ⑤ AW | ⑥ AW | ⑦ AW | ⑧ AW |
|-----|--------------------|--------------------|--------------------|--------------------|--------------------|--------------------|----------------------|--------------------|--------------------|
| 形状 | | | | | | | | | |
| 見込 | 70 | 70 | 70 | 70 | 70 | 70 | 70 | 70 | 70 |
| 場所 | 1F ロビー | 1F 多目的室 | 1F 多目的室 | 1F 多目的室 | 1F 多目的室 | 1F 多目的室 | 1F ロビー | 1F 管理事務室 | 1F 管理事務室 |
| ガラス | IG3 | IG3 | IG3 | IG1 | IG3 | IG3 | IG3 | IG3 | IG3 |
| 金物 | ニ、AP、付属金物一式 OP2 | ニ、AP、付属金物一式 OP2 | ニ、AP、付属金物一式 OP2 | ニ、AP、付属金物一式 OP2 | ニ、AP、付属金物一式 OP2 | ニ、AP、付属金物一式 OP2 | ニ、AP、付属金物一式 OP2 | ニ、AP、付属金物一式 OP2 | ニ、AP、付属金物一式 OP2 |
| 備考 | 後継ガラス用サッシ | 後継ガラス用サッシ | 後継ガラス用サッシ | 後継ガラス用サッシ | 後継ガラス用サッシ | 後継ガラス用サッシ | 後継ガラス用サッシ 衝突防止シール | 後継ガラス用サッシ | 後継ガラス用サッシ |

| 符号 | 数量 | ⑨ AW | ⑩ AW | ⑪ AW | ⑫ AW |
|-----|--------------------|--------------------|------------------------|--|--|
| 形状 | | | | | |
| 見込 | 70 | 70 | 70 | 70 | 70 |
| 場所 | 1F 親子トイレ | 1F フレイルーム | 1F 子ども図書コーナー、ふれあい交流サロン | 1F 喫茶・軽食コーナー | 1F 喫茶・軽食コーナー |
| ガラス | IG2 | IG3 | 特記無き IG3、※:IG6 | 特記無き IG3、※:IG4、※:IG6 | 特記無き IG3、※:IG4、※:IG6 |
| 金物 | ニ、AP、付属金物一式 OP2 | ニ、AP、付属金物一式 OP2 | ニ、AP、付属金物一式 OP2 | ニ、AP、付属金物一式 OP2 | ニ、AP、付属金物一式 OP2 |
| 備考 | 後継ガラス用サッシ | 後継ガラス用サッシ | 後継ガラス用サッシ | 後継ガラス用サッシ、衝突防止シール ノンレールタイプ、下枠: SUSフラット枠 | 後継ガラス用サッシ、衝突防止シール ノンレールタイプ、下枠: SUSフラット枠 |

| 符号 | 数量 | ⑬ AW | ⑭ AW | ⑮ AW | ⑯ AW | ⑰ AW | ⑱ AW | ⑲ AW | ⑳ AW |
|-----|------------------------------------|------------------------------------|-------------|----------------|----------------|--------------------|-------------|-------------|-------------|
| 形状 | | | | | | | | | |
| 見込 | 70 | 70 | 70 | 70 | 70 | 70 | 70 | 70 | 70 |
| 場所 | 1F 相談室兼会議室兼保育室 | 1F 相談室兼会議室兼保育室 | 1F 男女トイレ | 2F 図書室4 | 2F 感覚統合療法室 | 2F 遊戯室 | 2F 遊戯室 | 2F 感覚統合療法室 | 2F 予備室、倉庫25 |
| ガラス | 特記無き IG3、※:IG4 | 特記無き IG3、※:IG4 | IG2 | 特記無き IG3、※:IG4 | 特記無き IG3、※:IG4 | IG3 | IG3 | IG3 | IG3 |
| 金物 | ニ、AP、付属金物一式 | ニ、AP、付属金物一式 | ニ、AP、付属金物一式 | ニ、AP、付属金物一式 | ニ、AP、付属金物一式 | ニ、AP、付属金物一式 OP2 | ニ、AP、付属金物一式 | ニ、AP、付属金物一式 | ニ、AP、付属金物一式 |
| 備考 | 後継ガラス用サッシ ノンレールタイプ、下枠: SUSフラット枠 | 後継ガラス用サッシ ノンレールタイプ、下枠: SUSフラット枠 | 後継ガラス用サッシ | 後継ガラス用サッシ | 後継ガラス用サッシ | 後継ガラス用サッシ | 後継ガラス用サッシ | 後継ガラス用サッシ | 後継ガラス用サッシ |

| 符号 | 数量 | ㉑ AW | ㉒ AW | ㉓ AW | ㉔ AW | ㉕ AW | ㉖ AW |
|-----|-------------|-----------------|--------------------|----------------|------------------------------------|------------------------------------|------------------------------------|
| 形状 | | | | | | | |
| 見込 | 70 | 70 | 70 | 70 | 70 | 70 | 70 |
| 場所 | 2F 検視スペース | 2-3F 南控室 | 2F 談話コーナー | 2F 発達支援センター事務室 | 2F 発達支援センター事務室 | 2F 南控室1・2、倉庫21 | 2F 相談室、図書室・静読室、ロビー |
| ガラス | IG3 | IG3、※:IG4(3Fのみ) | IG3 | IG3 | IG3 | IG3 | 特記無き IG3、※:IG4、※:IG5 |
| 金物 | ニ、AP、付属金物一式 | ニ、AP、付属金物一式 | ニ、AP、付属金物一式 OP2 | ニ、AP、付属金物一式 | ニ、AP、付属金物一式 | ニ、AP、付属金物一式 OP2 | ニ、AP、付属金物一式 OP2 |
| 備考 | 後継ガラス用サッシ | 後継ガラス用サッシ | 後継ガラス用サッシ | 後継ガラス用サッシ | 後継ガラス用サッシ ノンレールタイプ、下枠: SUSフラット枠 | 後継ガラス用サッシ ノンレールタイプ、下枠: SUSフラット枠 | 後継ガラス用サッシ ノンレールタイプ、下枠: SUSフラット枠 |

| | | | | | | | | | |
|--|---|---|---|--|--|--|---|---|---|
| <ul style="list-style-type: none"> ニ 二重水切 AP アンゴラビス A アルミ樹脂 S スチール樹脂 DG2 ドアチェック(ストッパーなし) H 丁番 N 蝶ス(ノブ) K(赤) 赤塗装 K(白) ホテル塗 K(黒) 黒塗装 | <ul style="list-style-type: none"> F フラッシュ CB カーテンボックス(スチール製) DC1 ドアチェック(ストッパー付) DG2 ドアチェック(ストッパーなし) DC3 ドアチェック(コンシールドタイプ) DS ドアストッパー K(黒) 黒塗装 K(白) 白塗装 K(赤) 赤塗装 K(青) 青塗装 | <ul style="list-style-type: none"> FH フロアヒンジ GH グラビティヒンジ LH ライトヒンジ OH オートヒンジ PH ビボットヒンジ OPH1 オートビボットヒンジ(ストッパー付) OPH2 オートビボットヒンジ(ストッパーなし) | <ul style="list-style-type: none"> DH ドアハンドル CH ケースハンドル OP1 オペレーター(フック式) OP2 オペレーター(ワンタッチ開閉) PH 障子戸 FD ふすま戸 TB トイレブース CW カーテンウォール | <ul style="list-style-type: none"> WD 木製ドア AD アルミドア SD スチールドア OP2 オペレーター(ワンタッチ開閉) PD 障子戸 FD ふすま戸 TB トイレブース CW カーテンウォール | <ul style="list-style-type: none"> WW 木製ガラリ AW アルミ窓 SW スチール窓 SSD スチレンス窓 PD 障子戸 FD ふすま戸 TB トイレブース AP アルミ開閉切 | <ul style="list-style-type: none"> WG 木製ガラリ AG アルミガラリ SG スチールガラリ SSG スチレンスガラリ SS スチールシャッター SSS スチレンスシャッター SSP スチール開閉切 ASP アルミ開閉切 | <ul style="list-style-type: none"> P フロート板ガラス F 樹脂ガラス T 強化ガラス NP 網入樹脂ガラス NF 網入樹脂ガラス SSG スリガラス | <ul style="list-style-type: none"> HG 熱線吸収ガラス HWG 熱線吸収膜入りガラス CHG 熱線反射ガラス SCHG 真性熱線反射ガラス IG ベアガラス(A-6) FSG フロストガラス | <ul style="list-style-type: none"> F RP FRP 樹脂・手板 PS ポリカーボネート板 AS アクリル板 STG ステンダグラス GB ガラスブロック FTG 耐熱強化ガラス(低放射) |
|--|---|---|---|--|--|--|---|---|---|

| | | | | | | | |
|------|----|------|----|----|---------|-------------------------------------|----|
| 特記事項 | 課長 | 担当課長 | 係長 | 担当 | 製作年月日 | 工事名称 | 内 |
| | | | | | 2022年4月 | 工事成績優良業者対象工事 ふれあいプラザあかし西外壁ほか改修工事 | 16 |
| | | | | | | 図面名称 | 全業 |
| | | | | | | 建具表(1) | 18 |

明石市都市局住宅・建築室営繕課

| | | | | | | | | | | | | | | | | | | | | | | | | |
|-----------------|---|-------|--|-------|--|-------|--|-------|---|-------|--|--------|---|----------|--|-------|--|--|--|--|---|--|---------|--|
| 符号 | 数量 | ②B AW | 1 | ②B AW | 1 | ③D AW | 1 | ③I AW | 1 | ③Z AW | 1 | ③Z AW | 1 | ③A AW | 1 | ③A AW | 1 | | | | | | | |
| 形状 | | | | | | | | | | | | | | | | | | | | | | | | |
| 見込 | 仕上 | 70 | | 70 | | 70 | | 70 | | 70 | | 70 | | 70 | | 70 | | | | | | | | |
| 場所 | 2F 知的障害児通級施設事務所 | | 2F 更衣室・スタッフルーム、指導室1 | | 2F 指導室1・2 | | 2F 指導室2・3 | | 2F 指導室4 | | 3F 食事室 | | 3F 栄養指導室調理室 | | 3F 栄養指導室調理室 | | | | | | | | | |
| ガラス | IG3 | | IG3 | | IG3 | | IG3 | | 特記無きはIG3、※:IG4 | | 特記無きはIG3、※:IG4 | | IG3 | | IG3 | | | | | | | | | |
| 金物 | ニ、AP、付属金物一式 | | ニ、AP、付属金物一式 | | ニ、AP、付属金物一式 OP2 | | ニ、AP、付属金物一式 OP2 | | ニ、AP、付属金物一式 OP2 | | ニ、AP、付属金物一式 OP2 | | ニ、AP、付属金物一式 OP2 | | ニ、AP、付属金物一式 OP2 | | | | | | | | | |
| 備考 | 複層ガラス用サッシ ノンレールタイプ、下枠:SUSフラット枠 | | 複層ガラス用サッシ ノンレールタイプ、下枠:SUSフラット枠 | | 複層ガラス用サッシ ノンレールタイプ、下枠:SUSフラット枠 | | 複層ガラス用サッシ ノンレールタイプ、下枠:SUSフラット枠 | | 複層ガラス用サッシ ノンレールタイプ、下枠:SUSフラット枠 | | 複層ガラス用サッシ 衝突防止シール | | 複層ガラス用サッシ | | 複層ガラス用サッシ 衝突防止シール | | | | | | | | | |
| 符号 | 数量 | ③F AW | 4 | ③F AW | 3 | ③B AW | 4 | ③B AW | 2 | ④D AW | 2 | ④I AW | 1 | ④Z AW | 1 | ④Z AW | 1 | | | | | | | |
| 形状 | | | | | | | | | | | | | | | | | | | | | | | | |
| 見込 | 仕上 | 70 | | 70 | | 70 | | 70 | | 70 | | 70 | | 70 | | 70 | | | | | | | | |
| 場所 | 3F 男女トイレ | | 3F 女子トイレ | | 2F 屋外トイレ・倉庫、3F 男女更衣室 | | 3F 倉庫34、器具庫 | | 3F 器具庫、倉庫34 | | 3F ボランティア活動室 | | 3F ボランティア活動室 | | 3F 講読スペース | | 3F 指導員室 | | | | | | | |
| ガラス | IG2 | | IG2 | | IG2 | | IG3 | | IG3 | | 特記無きはIG3、※:IG5 | | IG3 | | IG3 | | 特記無きはIG3、※:IG4 | | | | | | | |
| 金物 | ニ、AP、付属金物一式 | | ニ、AP、付属金物一式 | | ニ、AP、付属金物一式 | | ニ、AP、付属金物一式 | | ニ、AP、付属金物一式 OP2 | | ニ、AP、付属金物一式 OP2 | | ニ、AP、付属金物一式 OP2 | | ニ、AP、付属金物一式 OP2 | | ニ、AP、付属金物一式 OP2 | | | | | | | |
| 備考 | 複層ガラス用サッシ | | 複層ガラス用サッシ | | 複層ガラス用サッシ | | 複層ガラス用サッシ | | 複層ガラス用サッシ | | 複層ガラス用サッシ | | 複層ガラス用サッシ 衝突防止シール | | 複層ガラス用サッシ | | 複層ガラス用サッシ 衝突防止シール | | | | | | | |
| 符号 | 数量 | ④Z AW | A:1, B:1, C:1 | ④B AW | 1 | ④B AW | 1 | ①AD | 1 | ②AD | 1 | ③AD | A:1, B:1 | ④AD | A:1, B:1 | ⑤AD | 1 | | | | | | | |
| 形状 | | | | | | | | | | | | | | | | | | | | | | | | |
| 見込 | 仕上 | 70 | | 70 | | 100 | | 100 | | 100 | | 100 | | 100 | | 100 | | | | | | | | |
| 場所 | 3F 運動室・市民活動スペース・食事室 | | 3F 倉庫35 | | 地階 資機庫 | | 地階 ロビー | | 1F フッ素樹脂膜付塗装 | | 1F 廊下 | | 1F 廊下 | | 1F 廊下 | | 1F 廊下 | | | | | | | |
| ガラス | 特記無きはIG3、※:IG4 | | IG3 | | IG3 | | BT | | 特記無きはBT、※10T | | 特記無きはBT、※12T | | 10T | | 10T | | BT | | | | | | | |
| 金物 | ニ、AP、付属金物一式 OP2 | | ニ、AP、付属金物一式 OP2 | | ニ、AP、付属金物一式 | | 付属金物一式 K(木):自動ドア用 | | H、K(木)、レバーハンドル、付属金物一式 K(木):自動ドア用 | | 付属金物一式 K(木):自動ドア用 | | 付属金物一式 K(木):自動ドア用 | | 付属金物一式 K(木):自動ドア用 | | 付属金物一式 K(木):自動ドア用 | | | | | | | |
| 備考 | 複層ガラス用サッシ、衝突防止シール | | 複層ガラス用サッシ、衝突防止シール | | 複層ガラス用サッシ | | 自動ドアエンジン 衝突防止シール | | 自動ドアエンジン、衝突防止シール | | 自動ドアエンジン、衝突防止シール | | 自動ドアエンジン 衝突防止シール | | 自動ドアエンジン 衝突防止シール | | 自動ドアエンジン 衝突防止シール | | | | | | | |
| 符号 | 数量 | ⑧ AD | 1 | ⑦ AD | 1 | ⑧ AD | 1 | ⑩ AD | 1 | ⑪ AD | 1 | ⑫ AD | 3 | ⑬ AW | 1 | ⑭ AW | 1 | | | | | | | |
| 形状 | | | | | | | | | | | | | | | | | | | | | | | | |
| 見込 | 仕上 | 100 | | 70 | | 70 | | 40 | | 40 | | 40 | | 170 | | 170 | | | | | | | | |
| 場所 | 2F 玄関2 | | 3F ボランティア活動室 | | 3F 廊下 | | 2F 屋外トイレ | | 2F 屋外倉庫 | | スロープ2、2Fバルコニー | | 屋外階段4 | | 1F プレイルーム | | 1F プレイルーム | | | | | | | |
| ガラス | BT | | SPS | | IG3 | | 4F | | H、LH、K(木) DC1 | | H、LH、K(木) DC1 | | H、LH、シリンドー錠 戸当り | | S | | 特記無きはBT、※BT | | | | | | | |
| 金物 | 付属金物一式 K(木):自動ドア用 | | 付属金物一式 F、シリンドー錠錠 | | H、LH、F、K(木) DC1 | | H、LH、K(木) DC1 | | H、LH、K(木) DC1 | | H、LH、シリンドー錠 戸当り | | S | | S、付属金物一式 K(木):自動ドア用 SIS304木 1H=100 | | 自動ドアエンジン、衝突防止シール | | | | | | | |
| 備考 | 自動ドアエンジン、衝突防止シール 電気錠 | | 内入れ・片引き 東亜シャッター(横) イースターカーテン ミドルタイプ 又は同等品以上 | | 戸枠見込:190 | | 戸枠見込:285 | | 戸枠見込:285 | | 戸枠見込:285 | | 戸枠見込:285 | | 自動ドアエンジン、衝突防止シール | | 自動ドアエンジン、衝突防止シール | | | | | | | |
| 金物 | ニ 二重水切 AP アンクピース A アルミ樹脂 S スチール樹脂 H 丁番 N 紐玉(ノブ) K(赤) 非常錠 K(木) ホテル錠 K(黄) 表示錠 | | F フランス厚し CB カーテンボックス(スチール製) DC1 ドアチェック(ストッパー付) DC2 ドアチェック(ストッパーなし) DC3 ドアチェック(コンシールドタイプ) DS ドアストッパー K(黒) 面付錠 K(木) 本錠錠 K(黄) 内錠錠 | | FH フロアヒンジ GH グラビティヒンジ LH ライトヒンジ OH オートヒンジ PH ビポイントヒンジ OPH1 オートビポイントヒンジ(ストッパー付) OPH2 オートビポイントヒンジ(ストッパーなし) | | DH ドアハンドル CH ケースハンドル OP1 オペレーター(フック式) OP2 オペレーター(ワンタッチ開錠) ハンドル収納式・ケース収納型 | | WD 木製ドア AD アルミドア SD スチールドア SSD ステンレスドア PD 障子戸 f ふすま戸 TB トイレブース CW カーテンウォール | | WW 木製窓 AW アルミ窓 SW スチール窓 SSW ステンレス窓 PW 障子窓 SP スチール開仕切 AP アルミ開仕切 | | WG 木製ガラリ AG アルミガラリ SG スチールガラリ SSG ステンレスガラリ SS スチールシャッター SSS ステンレスシャッター SSF ステンレス枠 DP 可動開仕切 | | ガラス P フロート板ガラス F 強化ガラス T 強化ガラス NP 網入り強化ガラス NF 網入り強化ガラス SSG スリガラス | | HG 熱線吸収ガラス HWG 熱線吸収入りガラス CHG 熱線反射ガラス SCHG 高性能熱線反射ガラス IG ペアガラス(A=6) FSG フロストガラス ※ 特記なきは、附属金物一式(取付金物、戸当り等)とする。 ※ シリンドー錠とする。 ※ 仕上表示なきアルミ障子はアルミ開仕切とする。 | | FRP FRP波板・平板 PS ポリカーボネート板 AS アクリル板 STG ステンダラス GB ガラスブロック FTG 耐熱強化ガラス(低脚部) | | | | | |
| 特記事項 | 課長 | | | | | | | | | | | | 担当課長 | | 係長 | | 担当 | | 製作年月日 2022年4月 | | 工事名称 工事成績優良業者対象工事 ふれあいプラザあかし西外壁ほか改修工事 | | 内 17 | |
| 明石市都市局住宅・建築室営繕課 | | | | | | | | | | 縮尺 | | 建具表(2) | | 全業 18 | | | | | | | | | | |

