






令和4年度 工事仕様書・設計内訳書

工事名称 明石市消防団西二見班詰所・器具庫外壁改修工事
工事場所 明石市二見町西二見894地先
工期 契約の翌日から、令和5年3月10日まで
技術者等 現場代理人：他工事との「兼務可」
主任又は監理技術者：「非専任」

課長	担当課長	担当課長	係長	係長	精算者	担当(建築)	担当(電気)	担当(機械)
								

1. 設計コード 04HA0240

2. 工事内容（・新築 ・増築 ・改築 ◎改修）

・外壁の全面改修

3. 支払条件

①前金払 当該会計年度の出来高予定額の40%以内

②中間前金払 当該会計年度の出来高予定額の20%以内

③部分払 令和4年度内1回以内

④完成払 完成後、残額一括支払い

4. 特記事項

①関係法令等を遵守し、必要な手続きを遅滞なく行うこと。また、これらに要する費用は、受注者負担とする。

②省エネ、省資源、廃棄物の減量、リサイクルの推進等により、環境負荷の低減を図ること。

③「産業廃棄物の不適正な処理の防止に関する条例」の対象となる建設廃棄物の産業廃棄物処理業者への引渡し完了したときは、同条例第16条の3に基づき、建設資材廃棄物引渡完了報告を監督職員に提出すること。

④引渡しまでに要する試験運転及び各試験等の費用は、受注者負担とする。

⑤原則、日曜日、祝日及び夜間は、作業を行わないこと。

学校園の工事では原則として、土曜日の校舎内での作業を行わないこと。

⑥万一、事故や苦情が発生した場合には、速やかに対応するとともに、対応内容を記録し、監督職員に報告すること。

⑦営繕課発行の「契約書・仕様書に基づく提出書類（工事編）」に基づき、必要書類を提出すること。

⑧敷地内及び敷地周辺は、全面禁煙とする。

⑨工事着工前に敷地内外（敷地内の既存建物、近接建物、道路等の構造物など）の撮影を行い、工事完成時に原状復旧が行われているか確認すること。

⑩工事期間中は、必要に応じて交通誘導員を増員すること。

⑪工程、仮設計画等の作成及び工事施工に当たっては、関係部局と十分に事前打合せを行い、施設の運営に支障が生じないように配慮すること。

⑫本設計書は公共建築工事積算基準等（2022年1月1日時点の最新版）に基づき積算している。

⑬公共建築（改修）工事標準仕様書（各工事編）に基づく「書面」は、署名又は押印されたもののほか、印字による記名も含むものとする。






⑭12月末に消防団による詰所待機が数日予定されている。当日の工事可能時間や提灯の吊下げ等仮設対応については協議により決定するものとする。






建築工事		防水改修工事		外部		
名称	摘要	数量	単位	単価	金額	備考
【屋上・パラペット天端】						
バルコニー清掃		92	m ²			
水洗い	高圧ポンプ 10～15MPa程度 シート防水面、押え金物、ドレン共	92	m ²			
トップ仕上げ塗料塗り	仕上塗料（三ツ星ペイント 材カテ-A同等品）加硫ゴム塗料塗替え専用プライマー（三ツ星ペイントEU7プライマー同等品）共	92	m ²			
押え金物ビス頭シーリング打替え	MS-2 10×10程度 ビス@300程度 撤去共	49	m			
【庇天端】						
水洗い	高圧ポンプ 10～15MPa程度	1.2	m ²			
塗膜防水(材工共)	X-2 密着工法 ウレタンゴム系 平面 表面塗装シカパー プライマー共	1.2	m ²			
【コンクリート基礎】						
下地調整費	CM-2 コテ塗	21.5	m ²			
塗膜防水(材工共)	X-2 密着工法 ウレタンゴム系 立上り 表面塗装シカパー	21.5	m ²			
【その他】						
建具廻りシーリング	一般部 変成シリコン系 (MS-2) 15×10 水切取合い共	48	m			
金物・水切取合いシーリング	一般部 変成シリコン系 (MS-2) 15×10	10	m			
硬質ポリ塩化ビニル管とい(カラー)	径100 支持金物共	12.3	m			
カラー塩ビ製角楯	Φ100 SUS防塵網・継手共	2	か所			
計						

建築工事		塗装改修・その他工事		外部		
名称	摘要	数量	単位	単価	金額	備考
【塗装改修】						
既存鉄鋼部 DP塗替	RB種 塗料1級 計13箇所 0.5㎡/箇所未満程度	1	式			
	既存鉄柱(Φ65 H=850)1箇所 既存鋼管(Φ30)3箇所 計L=6.5m 既存床下換気口(300×150)6箇所 既存提灯かけ(Φ10 L=500)1箇所 既存TVアンテナ(Φ10 L=1m)1箇所 既存シャッター枠(幅120 L=11.8m)1箇所					
小計						
【その他】						
水洗い	高圧ポンプ 10~15MPa程度 コンクリート土間58.5m ² 、建具12.3m ² 照明2箇所、シャッター9.6m ²	1	式			
ガラス清掃		12.3	㎡			
シャッター持ち手交換	既製品 樹脂製 w80程度 取付部接着剤充填 既存撤去共 2箇所	1	式			
アルミ製掲示板 1820×1800程度	コンクリート基礎□650×H400、引違いタイプ 、強化ガラスt5、ソーラーLED照明付 スチエースホーステンPKAH1810HS同等品	1	か所			
換気フード	350×350程度 SUS製、防虫網付き 、周囲シールド スチエースSFSMZ350同等品	3	か所			
換気口カバー	防水型、SUS製、カバー付き、周囲シールド スチエースUKMZEN100B同等品	9	か所			
ホースBOX	900×600×270程度 屋外用、スチール製、コンクリート架台	1	個			
消火器BOX	750×280×210程度 屋外用、スチール製、コンクリート架台	1	個			
水栓柱	□100×600程度 合成樹脂製 横水栓、土間基礎共	1	個			
小計						
【撤去・処分】						
外壁仕上げ 撤去	集積共	155	㎡			

建築工事		塗装改修・その他工事		外部		
名 称	摘 要	数 量	単 位	単 価	金 額	備 考
外壁仕上げ 運搬		155	m ²			
外壁仕上げ 処分		155	m ²			
たてどい撤去	VP管 集積共	12.3	m			
たてどい運搬	VP管	12.3	m			
たてどい処分	VP管	12.3	m			
掲示板 撤去・運搬	1820×1800程度 積込共 周囲カッター切り コンクリート基礎□300×600程度共	1	個			
掲示板 処分		1	個			
ホースBOX 撤去・運搬	900×600×270程度 積込共 コンクリート架台共	9	個			
ホースBOX 処分		9	個			
消火器BOX 撤去・運搬	750×280×210程度 積込共	1	個			
消火器BOX 処分		1	個			
水栓柱 撤去・運搬	□100×600程度 積込共 合成樹脂製 横水栓共 周囲カッター切り 土間基礎共	1	個			
水栓柱 処分		1	個			
廃棄物コンテナ 設置・運搬	4.0m ³	2	台			
廃棄物コンテナ処分	4.0m ³	2	台			
小計						
計						

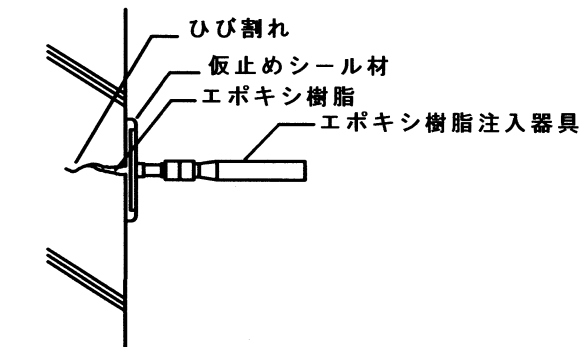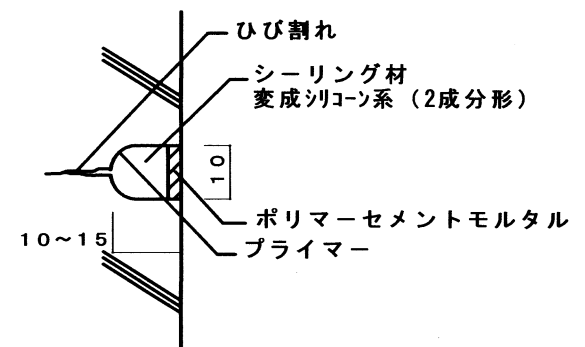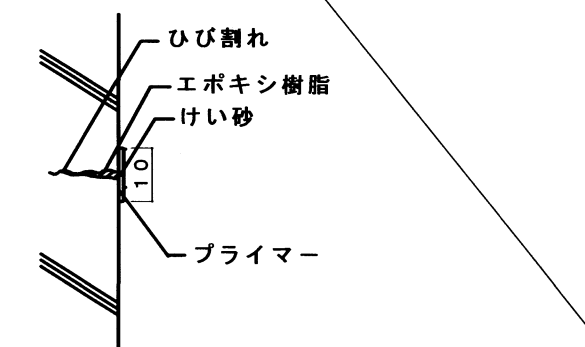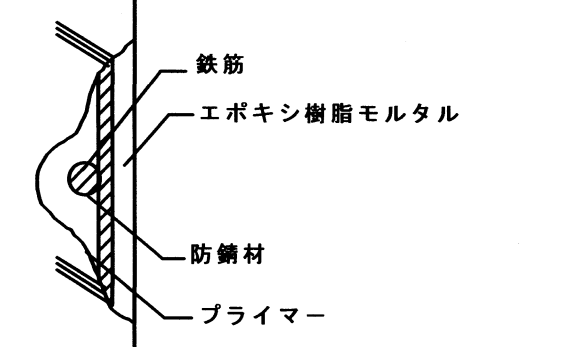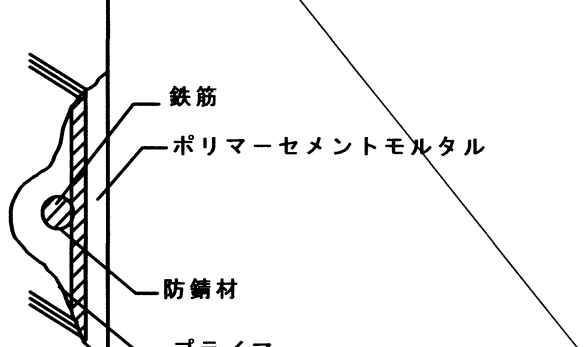


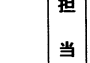

○ コンクリート打ち放し仕上げ外壁

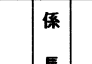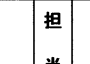① ひび割れ部（樹脂注入工法）：ひび割れ幅0.2～1mm以下	② ひび割れ部（Uカットシーリング材充填工法）：ひび割れ幅1mm越え	③ ひび割れ部（シール工法）	④ 欠損部（充てん工法）
<p>① 自動式低圧エポキシ樹脂注入工法</p> <p>① 汚れの除去 ひび割れに沿って幅50mm程度の汚れを解除する。</p> <p>② マーキング 注入孔位置を200～300mm間隔でチョーク等でマーキング。</p> <p>③ 注入パイプ取付 注入器具または台座を、ひび割れが中心にくるようにして、仮止めシール材等で取り付ける。</p> <p>④ 仮止めシール ひび割れに沿って仮止めシール材をパテヘラ等で幅30mm、厚さ2mm程度にシールする。</p> <p>⑤ エポキシ樹脂注入 エポキシ樹脂の注入。注入圧を4kgf/cm²以下として注入。</p> <p>⑥ 養生 完了後は、注入器具を取り付けたまま硬化養生を行う。</p> <p>⑦ 清掃 硬化を見計らい、仮止めシール材及び注入器具を撤去し清掃する。</p> <p>⑧ 検査 コア抜き取りにより行い、ひび割れ長さ500mmまでは3個、それを超える場合は500mm毎又はその端数につき1個のコアを採取し、形状は径50mm・深さ70mmとする。</p> 	<p>② シーリング用材料充填工法</p> <p>① Uカット ひび割れに沿って電動カッター等で幅10mm程度、深さ10～15mm程度にU字型の溝を設ける。</p> <p>② 溝内の清掃 Uカット溝内部に付着している切片・粉塵等は、ワイヤブラシ等で除去する。</p> <p>③ プライマーの塗布 プライマーを溝内部に塗り残しの無い様に塗布する。</p> <p>④ サンプリング 2成分形シーリング材を用いる場合は、各ロット毎にサンプリングを行う。</p> <p>⑤ シーリング材充填 シーリング材を充填し、へらで押さえ、下地と密着させて表面を平滑に仕上げる。</p> <p>⑥ シーリング材充填 シーリング用材料の上にポリマーセメントモルタルを充填する場合は、シーリング用材料の先端は、コンクリート表面から3～5mm程度低めに充填する。</p> <p>⑦ ポリマーセメントモルタル塗り ポリマーセメントモルタルをコンクリート表面にあわせて平滑に塗り込む。</p> <p>⑧ 養生 降雨等からについても養生し、硬化後は充填部以外に付着した汚れを除去し、清掃する。</p> 	<p>③ 可とう性エポキシ樹脂シール工法</p> <p>① 汚れの除去 ひび割れに沿って幅50mm程度の汚れを解除する。</p> <p>② プライマー塗布 プライマーを被着面にはけを用いて塗布する。</p> <p>③ シール ひび割れに沿って可とう性エポキシ樹脂をパテヘラ等で幅10mm、厚さ2mm程度に塗布する。</p> <p>④ けい砂の散布 補修部の上に仕上げ塗材・塗料等を施工する場合は、充填後、表面にけい砂を散布する。</p> <p>⑤ 養生 硬化するまでは、降雨等からも養生する。</p> <p>⑥ 清掃 補修部以外に付着した材料は、適切な方法で除去し清掃する。</p> 	<p>④ エポキシ樹脂モルタル充填工法</p> <p>① 欠損部下地調整 欠損部周辺の脆弱部分をハンマー等で取り除き、部分的に露筋している部分は、健全部が露出するまでコンクリートをはつき、けれんにより筋を除去し、防錆処理を行う。</p> <p>② プライマー塗布 プライマーを被着面にはけを用いて塗布する。</p> <p>③ 砂樹脂モルタル充填 プライマーの粘着性のあるうちに、エポキシ樹脂モルタルを充填し、表面を金ごてで加圧しながら平滑に仕上げる。</p> <p>④ 養生 仕上げ後、夏期では15時間以上、冬期では24時間以上養生を行う。</p> <p>⑤ 清掃 補修部以外に付着した材料は、適切な方法で除去し清掃する。</p> <p>⑥ 検査 充填材の仕上がり状態及び硬化状態を目視及び指触により確認し、承諾を受ける。</p> 
<p>⑤ 欠損部（充てん工法）</p> <p>⑤ ポリマーセメントモルタル充填又は塗付け工法</p> <p>① 欠損部下地調整 欠損部周辺の脆弱部分をハンマー等で取り除き、部分的に露筋している部分は、健全部が露出するまでコンクリートをはつき、けれんにより筋を除去し、防錆処理を行う。</p> <p>② プライマー塗布 プライマーを被着面にはけを用いて塗布する。</p> <p>③ ポリマーセメントモルタル充填 はがれの状況により、1～3層に分けて充填又は塗り付ける。各層の設厚は7mm程度とし、表面を金ごてで加圧しながら平滑に仕上げる。</p> <p>④ 養生時の養生 各層共、急激な乾燥は避け、適切な養生を行う。</p> <p>⑤ 清掃 補修部以外に付着した材料は、適切な方法で除去し清掃する。</p> <p>⑥ 養生 硬化するまでは、降雨等からも養生する。</p> <p>⑦ 検査 充填材の仕上がり状態及び硬化状態を目視及び指触により確認し、承諾を受ける。</p> 			

<p>特記事項 ・ ③・⑤は、地震災害復旧工事においては、単独では適用しない。</p>	<p>課長  担当課長  係長  担当 </p> <p> 明石市都市局住宅・建築室営繕課</p>	<p>製作年月日 2022年10月</p>	<p>工事名称 明石市消防団西二見班詰所・器具庫外壁改修工事</p> <p>図面名称 外壁改修仕様(1) 縮尺 —</p>	<p>内 3</p> <p>全葉 7</p>
---	---	-----------------------	---	------------------------

建築工事メーカーリスト		※建築工事の使用材料及び施工については、本メーカーリストの中より選択することを原則とし、記載がないものについては、監督員の承諾を得るものとする。(参考：国土交通省大臣官房官庁営繕部監修・社団法人「公共建築協会」発行 建築材料等評価名簿)						
	名称・品名	会社名			名称・品名	会社名		
防水工事	アスファルト及び改質アスファルトシート	・七王工業㈱ ・日新工業㈱ ・田島ルーフィング㈱ ・東亜工業㈱ ・昭石化工㈱ ・㈱ARセンター		塗装工事	一般塗装	・関西ペイント㈱ ・日本ペイント㈱ ・大日本塗料㈱ ・ロックペイント㈱ ・㈱トウベ ・大同塗料㈱ ・神東塗料㈱ ・大谷塗料㈱		
	合成高分子樹脂	加硫ゴム系ルーフィングシート	・ミツ星ベルト㈱ ・シバタ工業㈱ ・田島ルーフィング㈱ ・日新工業㈱ ・ニッタ化工品㈱ ・アサヒゴム㈱		吹付塗装	・菊水化学工業㈱ ・エスケー化研㈱ ・AGCコーテック㈱ ・関西ペイント㈱ ・日本ペイント㈱ ・神東塗料㈱ ・大日本塗料㈱ ・㈱ハマキャスト(天然石調)		
		塩化ビニル樹脂系ルーフィングシート	・アーキヤマテ㈱ ・ロンシール工業㈱ ・田島ルーフィング㈱ ・日新工業㈱ ・早川ゴム㈱		内外装工事	フローリング	・大建工業㈱ ・朝日ウッドテック㈱ ・㈱ウッドワン ・天龍木材㈱ ・永大産業㈱ ※県産木材の指定があれば木工事の項による。	
	塗膜防水(塗布)	ウレタンゴム系	・保土谷建材㈱ ・ニッタ化工品㈱ ・ミツ星ベルト㈱ ・AGCポリマー建材㈱			ビニル床タイル	・東リ㈱ ・田島ルーフィング㈱ ・ロンシール工業㈱ ・㈱エービーシー商会 ・㈱サンゲツ	
		ゴムアスファルト系	・成瀬化学工業 ・日新工業㈱ ・田島ルーフィング㈱ ・東亜工業㈱ ・㈱ウォータイト			ビニル床シート	・東リ㈱ ・田島ルーフィング㈱ ・ロンシール工業㈱ ・㈱エービーシー商会 ・タキロンシーアイ㈱ ・㈱サンゲツ	
		ケイ酸質系及びポリマーセメント系・EVA系	・大関化学工業㈱ ・昭和電工建材㈱ ・大日化成㈱ ・ユニオン建材工業㈱			カーペット	・東リ㈱ ・田島ルーフィング㈱ ・ロンシール工業㈱ ・㈱サンゲツ ・㈱スミノエ ・アスワン㈱	
	シーリング	・コニシ㈱ ・セメダイン㈱ ・サンスター技研㈱ ・日本シーカ㈱ ・横浜ゴム㈱		クロス		・リリカラ㈱ ・㈱サンゲツ ・㈱シンコール ・東リ㈱ ・㈱スミノエ		
※各防水種別でリストになくても、メインとなる防水工法のメーカーにその種別の防水の取り扱いがあれば使用可とする。				メラミン不燃化粧板(抗菌)	・アイカ工業㈱ ・イビケン㈱ ・日本デコラックス㈱			
石工事	石	・関ヶ原石材㈱ ・矢橋大理石㈱ ・神戸大理石工業㈱ ・㈱池西石材		ユニット及びその他の工事	カーテン・舞台幕	・㈱スミノエ ・アスワン㈱ ・㈱川島織物セルコン ・㈱シンコール ・東リ㈱ ・㈱サンゲツ		
	人工大理石	・㈱アドヴァン ・㈱エービーシー商会 ・アイカ工業㈱ ・㈱シブタニ			流し台	・ナスラック㈱ ・㈱LIXIL ・タカラスタンダード㈱ ・㈱トヨーキッチンスタイル		
タイル工事	タイル	・㈱LIXIL ・㈱ダントー ・KYタイル㈱ ・TOTO㈱ ・ニッタイ工業㈱		シャワーユニット	・TOTO㈱ ・㈱LIXIL ・パナソニック㈱ ・日ポリ化工㈱			
木工事	兵庫県産木材	・兵庫県木材業協同組合連合会(兵庫県木産産木材供給部会)会員メーカーによる。		教育施設用家具	・㈱西尾家具工芸社 ・㈱内田洋行			
屋根・樋工事	金属板	・JFE鋼板㈱ ・㈱淀川製鋼所 ・日鉄住金鋼板㈱ ・元旦ビューティー工業㈱ ・三晃金属工業㈱		ブラインド	・立川ブラインド工業㈱ ・㈱ニチベイ ・トーソー㈱			
	シングル	・田島ルーフィング㈱ ・日新工業㈱		舞台装置	・㈱博電舎 ・㈱シネマ工房 ・㈱オーエス ・日本スクリーン㈱			
	塩化ビニル製樋	・ケイミュー㈱ ・三菱ケミカルインフラテック㈱ ・タキロンシーアイ㈱ ・積水化学工業㈱		屋内運動場椅子収納台車	・フジタス工業㈱ ・㈱丸橋鉄工(代理店㈱カンサイ) ・セノー㈱			
金属工事	アルミ笠木EXP・Jカバー	・㈱エービーシー商会 ・理研軽金属工業㈱ ・三協立山㈱ ・㈱バラキャップ社 ・カネソウ㈱		体育器具	・セノー㈱ ・㈱小川長春館 ・㈱ニシオカ ・日本体器㈱			
	天井・床点検口	・ナカ工業㈱ ・理研軽金属工業㈱ ・㈱ダイケン		屋外附帯工事	フェンス	・JFE建材㈱ ・朝日スチール工業㈱ ・日鉄建材㈱		
	グレーチングステンレス金物排水金物等	・カネソウ㈱ ・㈱ニムラ ・福西鋳物㈱ ・㈱中部コーポレーション			防球ネット	・塚本商事機械㈱ ・朝日スチール工業㈱ ・㈱アスノ ・㈱センターサービス		
	建築金物(手摺・ノブ等)(見切金物等)	・ナカ工業㈱ ・ワイエム工業㈱ ・ケージーバルテック㈱ ・㈱シンドウ工業 ・杉田エース㈱ ・㈱ナスタ ・㈱ダイケン ・神栄ホームクリエイティブ(旧新協和) ・㈱アシスト		外壁改修工事	外壁改修【施工】	・㈱コンステック ・菊水化学工業㈱ ・ショーボンド建設㈱ ・大成工材㈱ ・㈱伏見工業		
建具工事	シャッターオーバーヘッドドア	・文化シャッター㈱ ・三和シャッター工業㈱ ・東洋シャッター㈱ ・金剛産業㈱		ピンネット工法【施工】	・コニシ㈱(ネットカネビネット) ・㈱リノテック(ネットリノ) ・全日本外壁ピンネット工事業協同組合(ネットネット) ※第三者賠償責任保険付			
	自動ドア開閉駆動装置	・ナプテスコ㈱ ・扶桑電気工業㈱		7層以上含有塗材等除去工法【施工】	・ダイオーテック㈱(パネムラスト) ・㈱マルホウ(カネケリ) ・㈱アシレ(パネムカネケリ) ※ ()内は除去工法名の一例			
	鍵	・㈱ゴール ・美和ロック㈱						
	ハンガードア	・文化シャッター㈱ ・三和シャッター工業㈱ ・㈱くろがね工作所 ・小松ウォール工業㈱ ・コマニー㈱						
	スライディングウォール	・㈱ニチベイ ・立川ブラインド工業㈱ ・コマニー㈱ ・小松ウォール工業㈱						
	トイレブース	・コマニー㈱ ・小松ウォール工業㈱ ・信越ファインテック㈱ ・三和シャッター工業㈱ ・文化シャッター㈱						
	ガラス ガラスブロック	・AGC㈱ ・セントラル硝子㈱ ・日本板硝子㈱ ・日本電気硝子㈱(電気硝子建材㈱)						
	スクールパーテーション(鋼製軽量建具)	・コマニー㈱ ・文化シャッター㈱ ・三和シャッター工業㈱ ・小松ウォール工業㈱						
	防煙垂壁	・AGC㈱ ・セントラル硝子㈱ ・日本板硝子㈱ ・㈱ミヨシ ・三和シャッター工業㈱ ・文化シャッター㈱						


令和4年(2022年)4月改訂

特記事項	課長  担当課長  係長  担当 	製作年月日	工事名称	内
	 明石市都市局住宅・建築室営繕課	2022年10月	明石市消防団西二見班詰所・器具庫外壁改修工事	4
			四面名称	全業
			建築工事メーカーリスト	7
			縮尺	—



工事場所：二見町西二見894番地先
(西二見班詰所)


付近見取図 1/2500

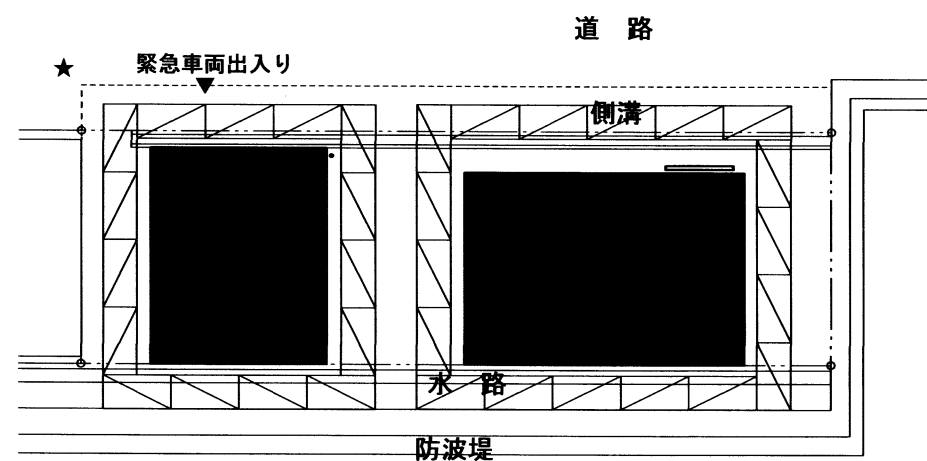

- 凡例
- 今回工事建物
 - 外部足場(W900) 防音シート共
 - 防音シート 22m程度 フェアライト共
 - 交通誘導員(スポット)10人

※施工中の道路際には、照明ロープ等の安全対策を行い、通行者・車両の安全を確保すること
 ※器具庫の足場設置に際しては、緊急時に器具庫内の緊急車両が出勤できるように開口を確保すること
 ※詰所及び器具庫の鍵については、キーボックス等を設置し、適切に管理すること
 ※道路占用許可(明石市道路総務課)、道路使用許可(明石警察署)、
 港湾水域(公共空地)専用許可(加古川土木事務所)を取得の上、施工を行うこと


(参考) 仮設計画図 1/200

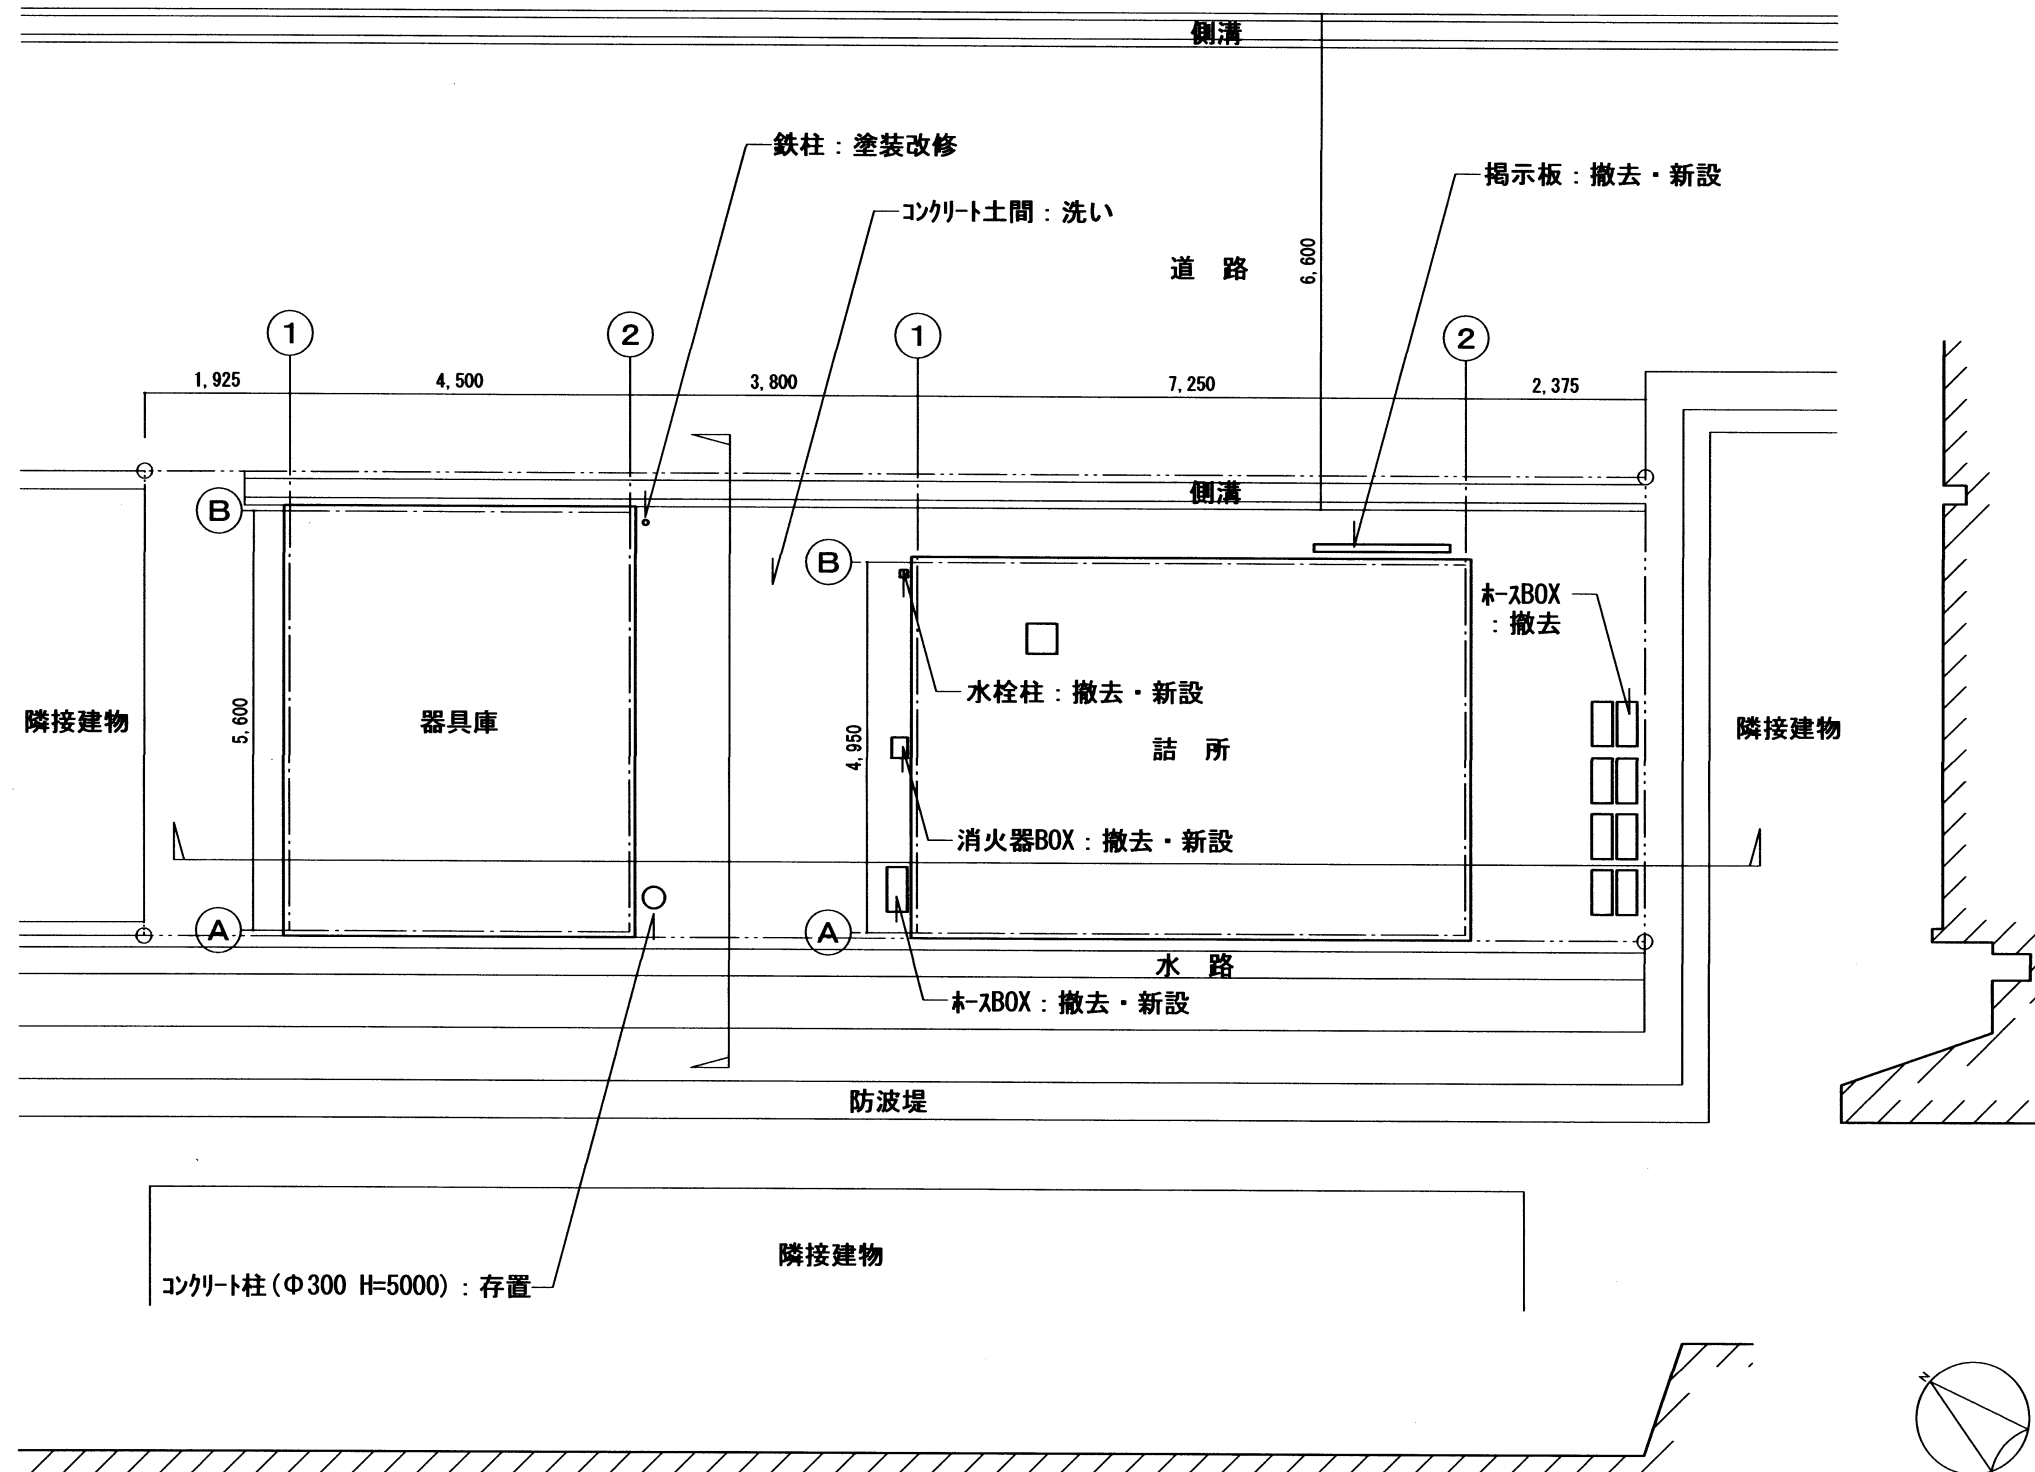


配置図 1/100

改修内容	参考数量	改修内容	参考数量
<外壁改修>		<防水改修>	
外壁面事前調査(目視・打診確認・マシク・計測・図面・報告書提出)	176㎡	・屋上、パナソニック天端	
既存塗膜面超高压水洗(50~100MP・全面除去):外壁・バルコニー・庇(軒裏・上裏共)	155㎡	既存加硫ゴム系シート防水面超高压水洗(10~15MP・汚れ除去) 既存端部L型押え金物、既存ドレン共	92㎡
既存コンクリート打放面超高压水洗(30~50MP・劣化部除去):コンクリート基礎	21.5㎡	既存防水シート面下地調整(グラマ程度)の上、トップ仕上げ塗料塗り	92㎡
ひび割れ部*杉樹脂低圧注入工法(ひび割れ幅0.2~1mm以下)	20m	押え金物L型頭シリング打替え(MS-2、L@300程度)	49m
ひび割れ部Uカットシリング材充填工法(ひび割れ幅1mm越え)	20m	・底天端	
欠損部*杉樹脂充填工法(杉樹脂欠損部:300~400口×t50程度/ヶ所)	1箇所	既存塗膜防水面超高压水洗(10~15MP・汚れ除去)	1.2㎡
欠損部*杉樹脂充填工法(杉樹脂欠損部:500~600口×t50程度/ヶ所)	1箇所	下地調整(グラマ程度)の上、ウレタン系塗膜防水X-2	1.2㎡
既存仕上塗材面下地補修(CM-2)	155㎡	・コンクリート基礎	
外壁複層塗材E	138㎡	外壁改修後、下地調整(CM-2)の上、ウレタン系塗膜防水X-2(立上)	21.5㎡
軒裏外装薄塗材E	17㎡	・その他	
<その他>		既存建具廻りシリング打替え(MS-2・15×10) ※水切り目地共	48m
既存コンクリート土間超高压水洗(10~15MP・汚れ除去)	58.5㎡	金物取合シリング打替え(MS-2・15×10)	10m
既存建具超高压水洗(10~15MP・汚れ除去)、ガサ清掃(外面)共	12.3㎡	堅種撤去・新設 防音VP φ100 角樹2ヶ所、金物共	12.3m
既存照明超高压水洗(10~15MP・汚れ除去)	2箇所	<塗装改修>	
既存シャワー扉超高压水洗(10~15MP・汚れ除去)、持ち手(既製品・樹脂製、2ヶ所)撤去・新設共	9.6㎡	既存鉄柱(φ65 H=850) DP塗装替	1箇所
掲示板(1820×1800程度)撤去・新設 撤去:基礎周囲カケ切り、コンクリート基礎(300×600程度)撤去共	1台	既存鋼管(φ30) DP塗装替 3箇所	6.5m
新設:7&M製、コンクリート基礎φ650×H400程度、引違いパイプ、強化ガラスt5、ソーラーLED照明付		既存床下換気口 300×150程度 DP塗装替	6箇所
換気フード(350×350程度)撤去・新設 新設:SUS製、防虫網付き、周囲シリング	3箇所	既存提灯かけ(φ10 L=500) DP塗装替	1箇所
換気口カバー撤去・新設 新設:防水型、SUS製、ガラス付き、周囲シリング	9箇所	既存TVアンテナ(φ10 L=1000)DP塗装替	1箇所
木BOX(900×600×270程度)撤去・新設 撤去:CB共撤去 新設:屋外用、ステン製、コンクリート架台	撤去:新設1台 撤去のみ8台	既存シャワー枠(幅120 L=11.8m程度) DP塗装替	1箇所
消火器BOX(750×280×210程度)撤去・新設 新設:屋外用、ステン製、コンクリート架台	1台		
水栓柱(φ100×600程度)撤去・新設 撤去:周囲カケ切り、土間CON撤去共	1機		
新設:合成樹脂製、横水栓共			


特記事項	担当	担当	担当	担当	製作年月日	工事名称	内
					2022年10月	明石市消防団西二見班詰所・器具庫外壁改修工事	5
	明石市都市局住宅・建築室営繕課					図面名称	全業
						付近見取図・配置図 (参考)仮設計画図・改修内容リスト	7
						縮尺1/2500 1/100 1/200	

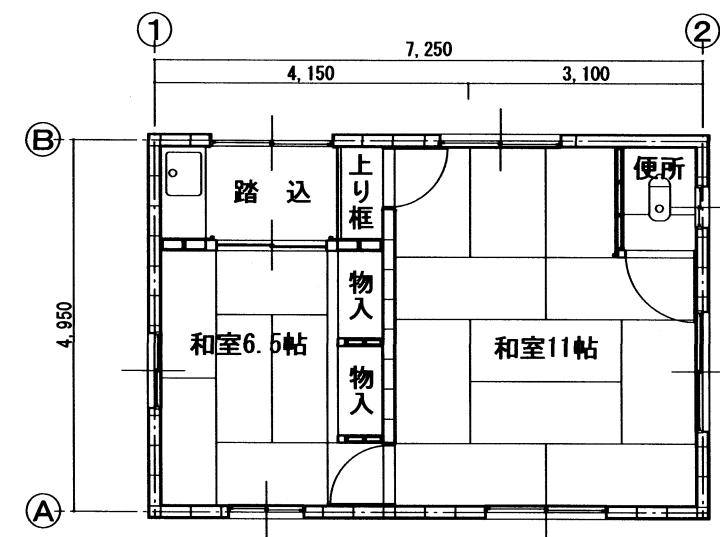


詰所平面図 1:100

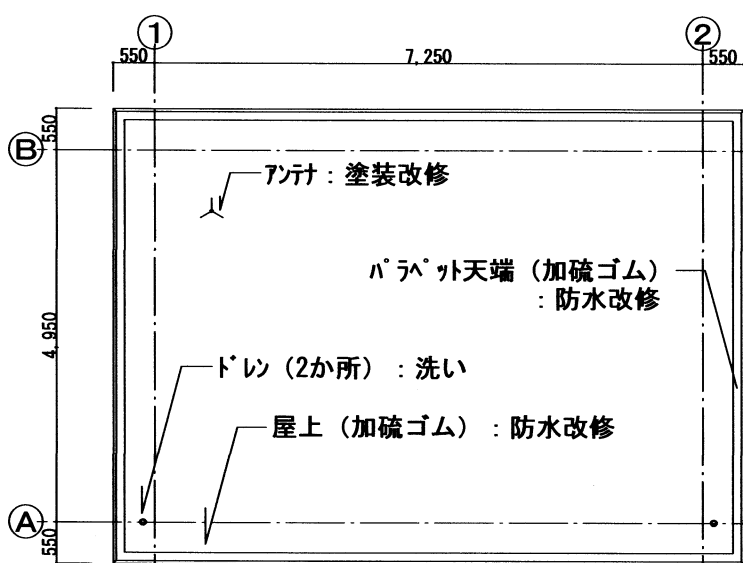


詰所屋上平面図 1:100

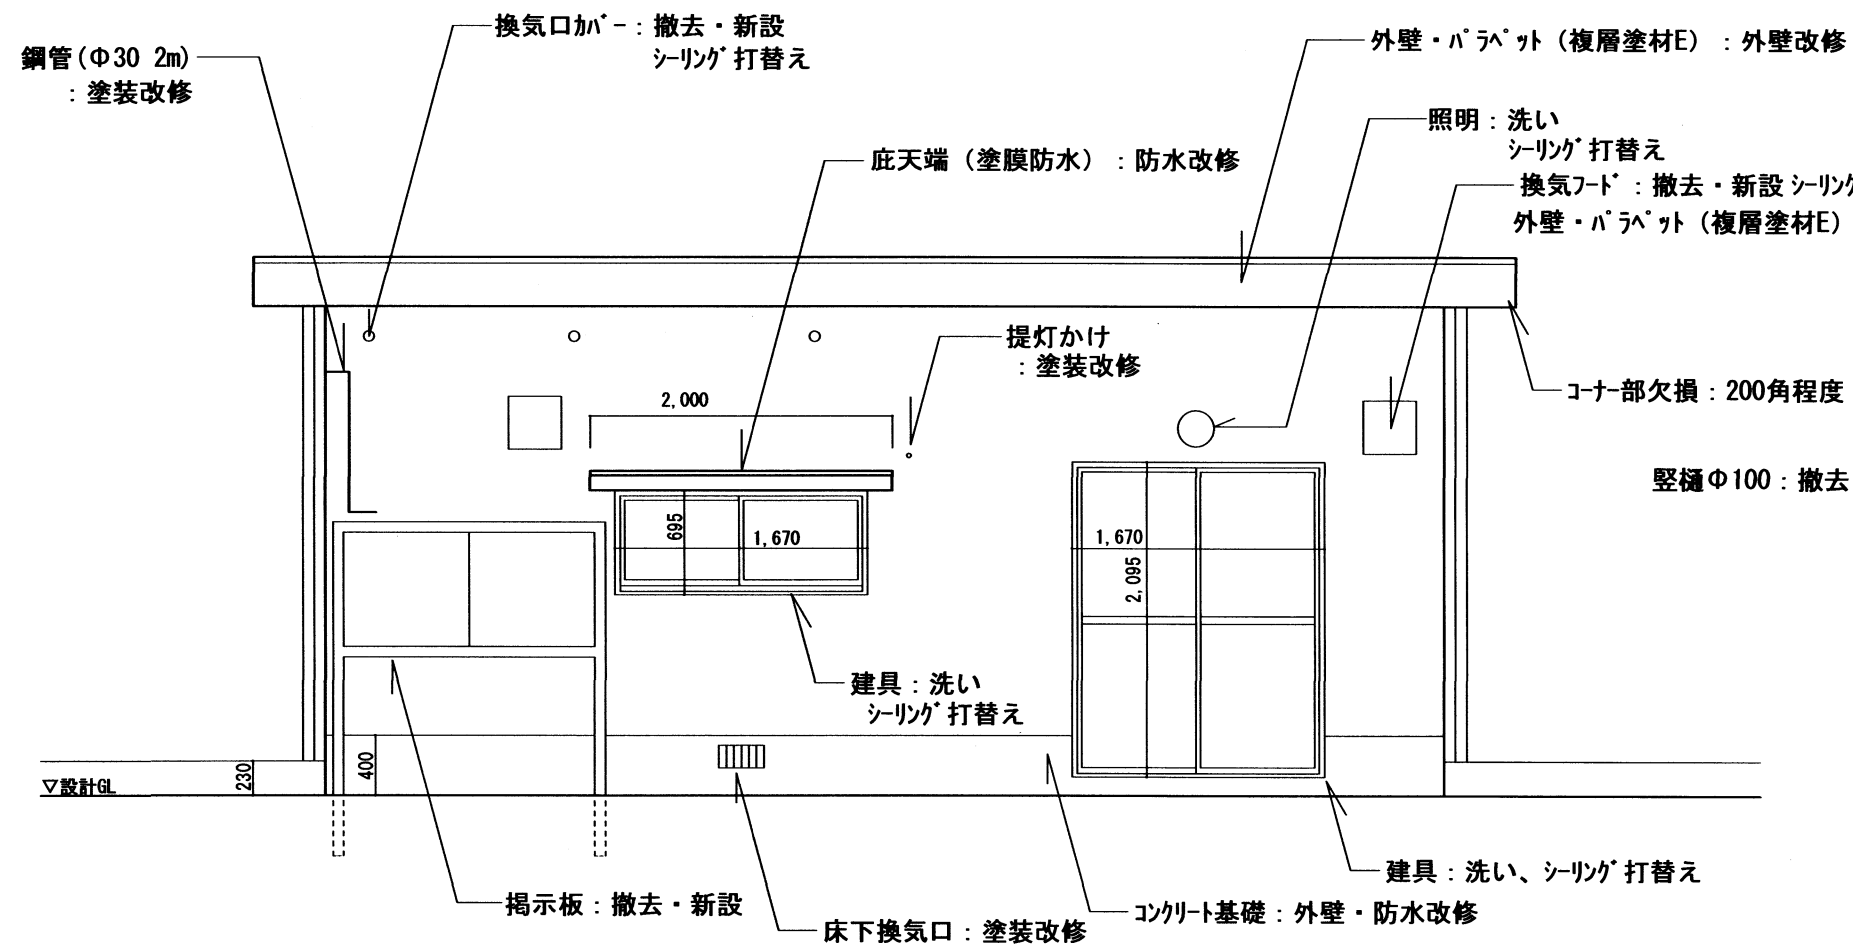


詰所北立面図 1:50

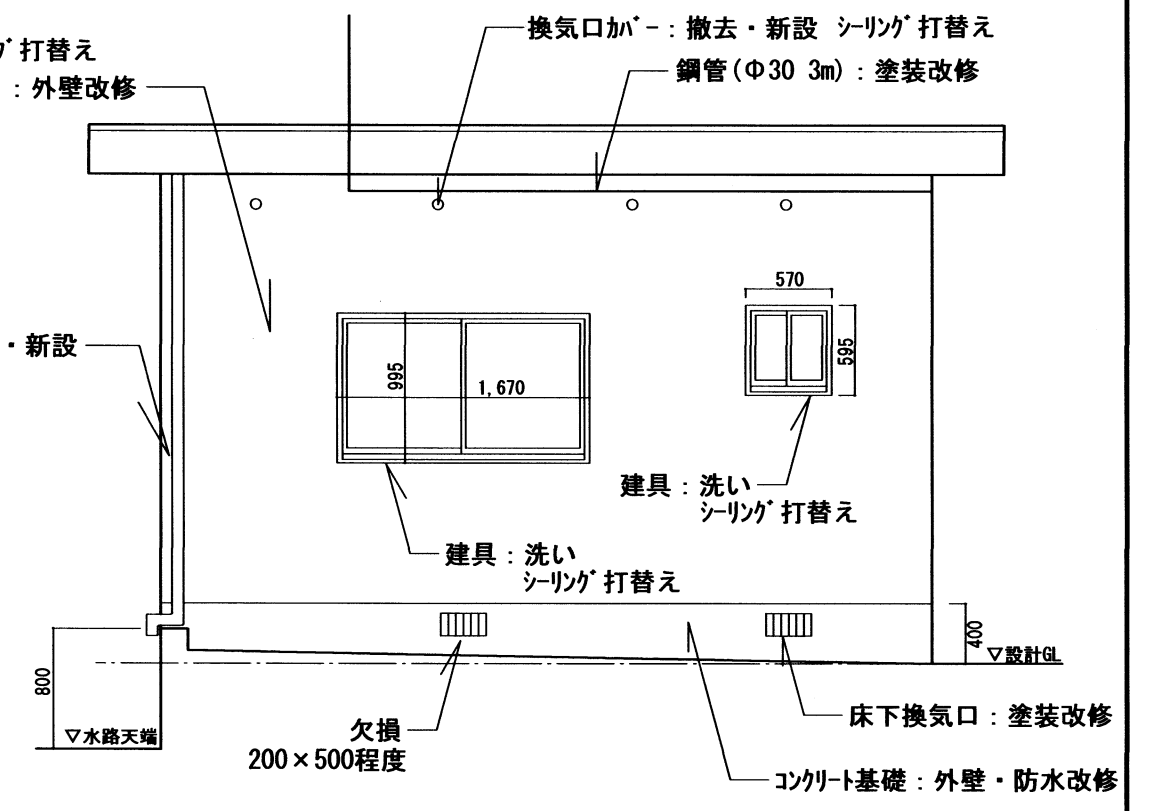


詰所東立面図 1:50

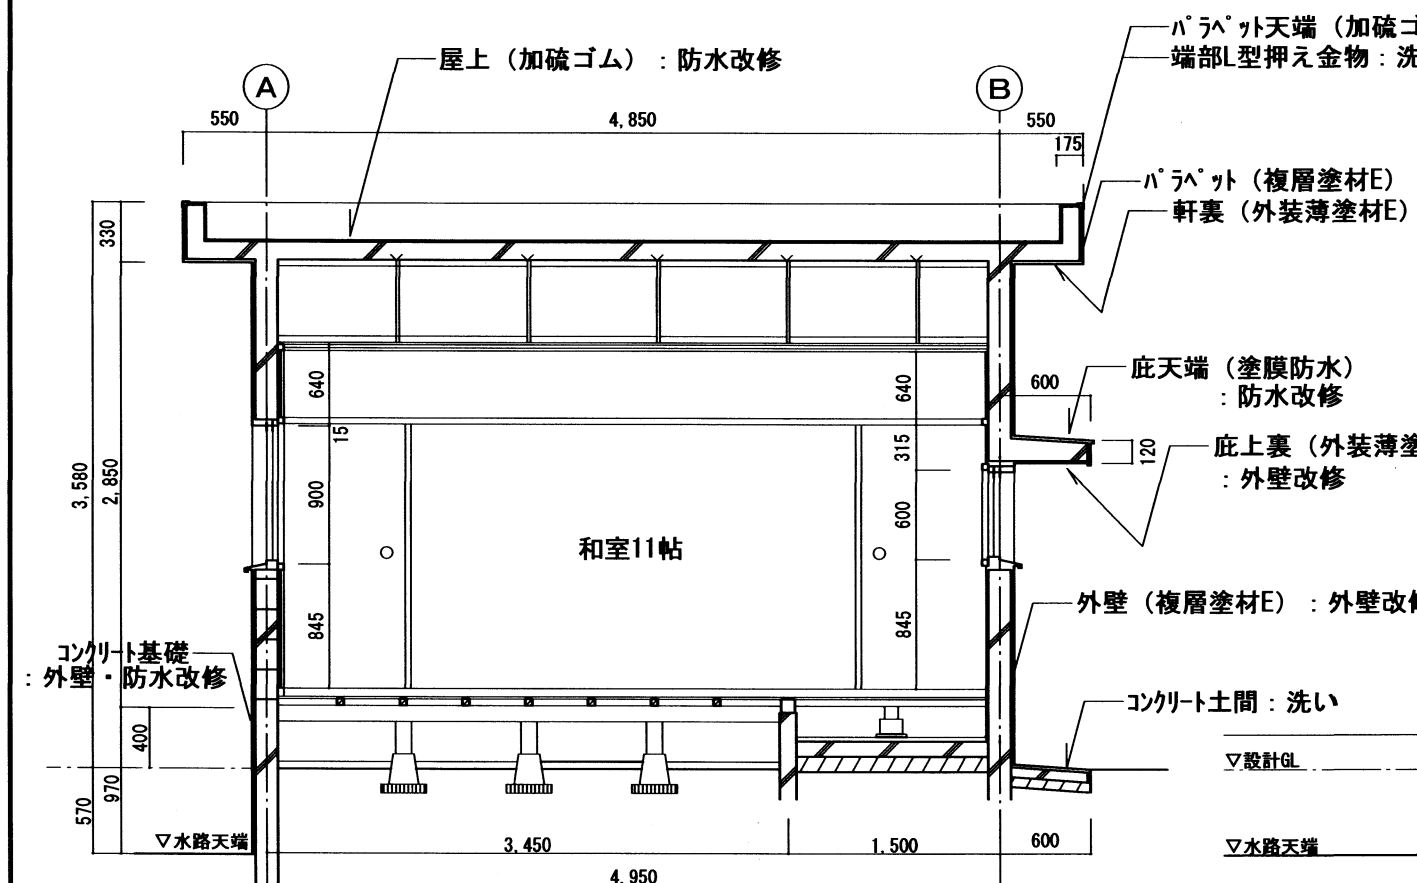

詰所断面図 1:50

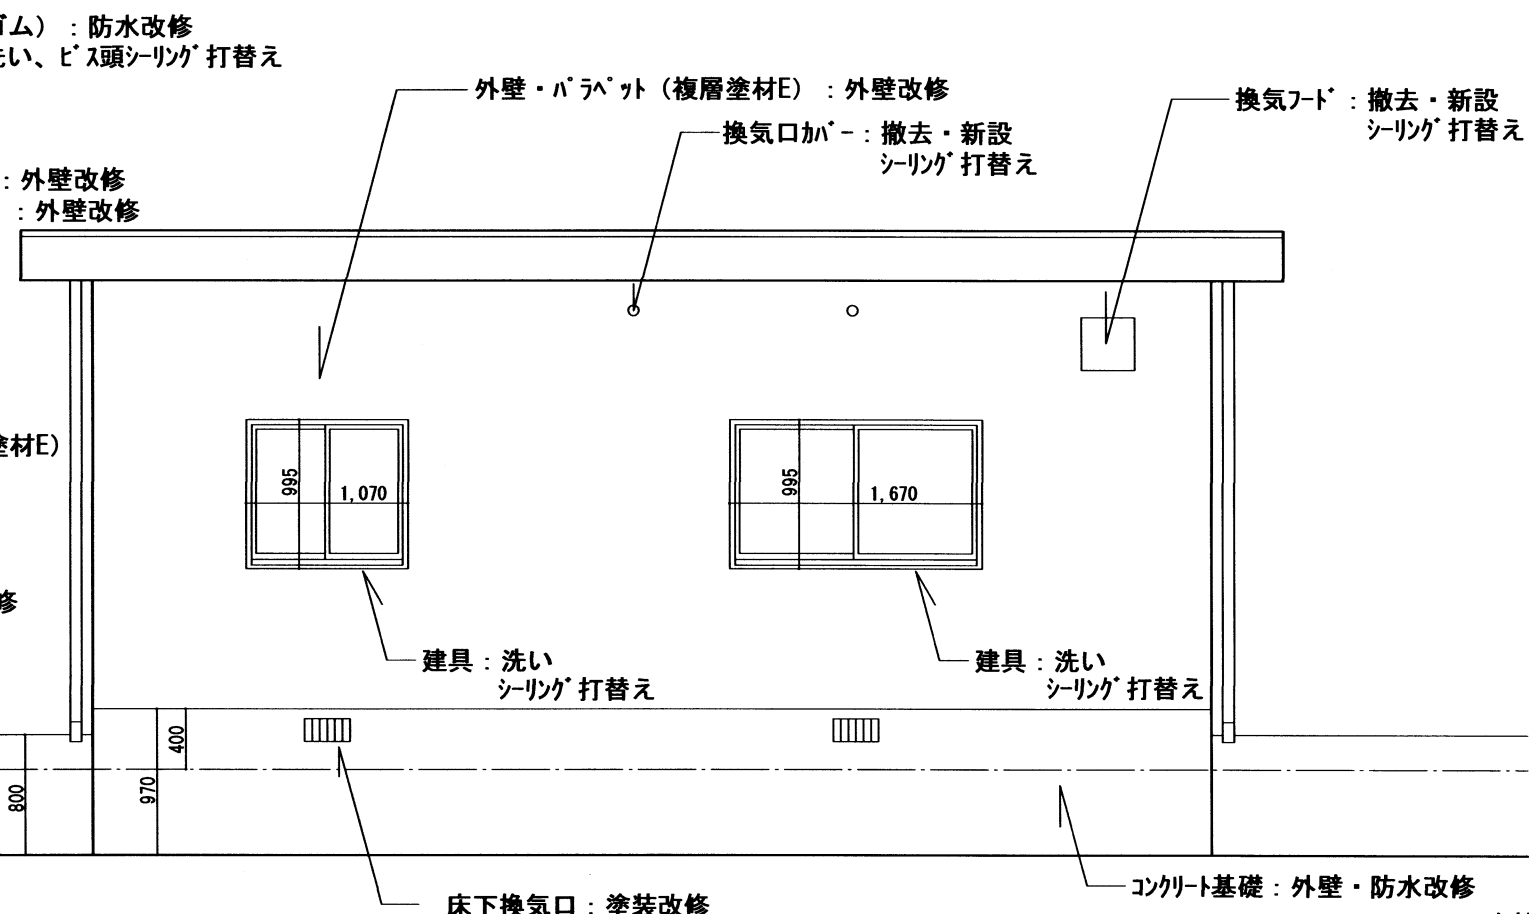


詰所南立面図 1:50

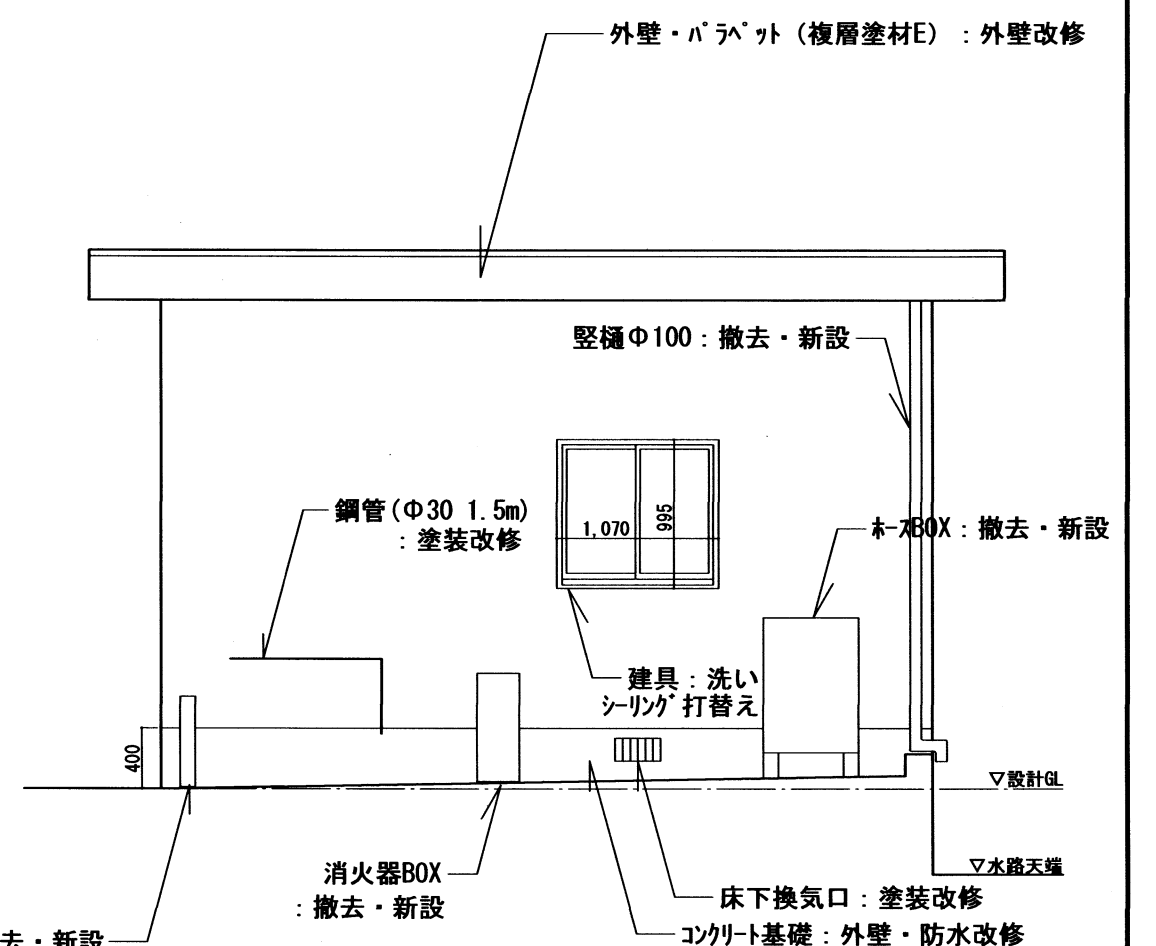


詰所西立面図 1:50


特記事項	課長	担当課長	係長	担当	製作年月日	工事名称	内
					2022年10月	明石市消防団西二見班詰所・器具庫外壁改修工事	6
	明石市都市局住宅・建築室営繕課				図面名称	詰所 平面図・立面図・断面図	全業
					縮尺	1/100 1/50	7

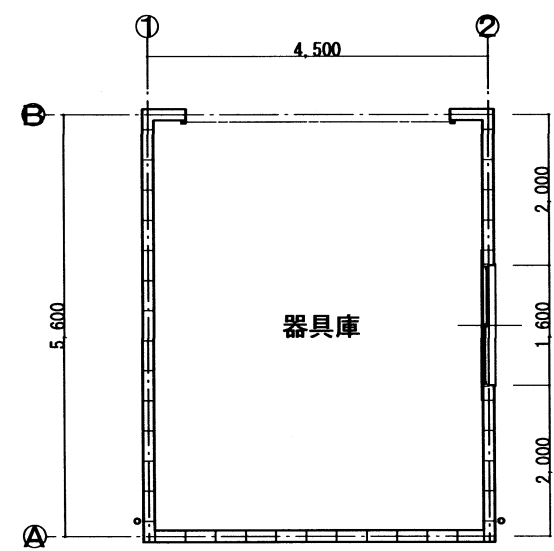


器具庫平面図 1:100

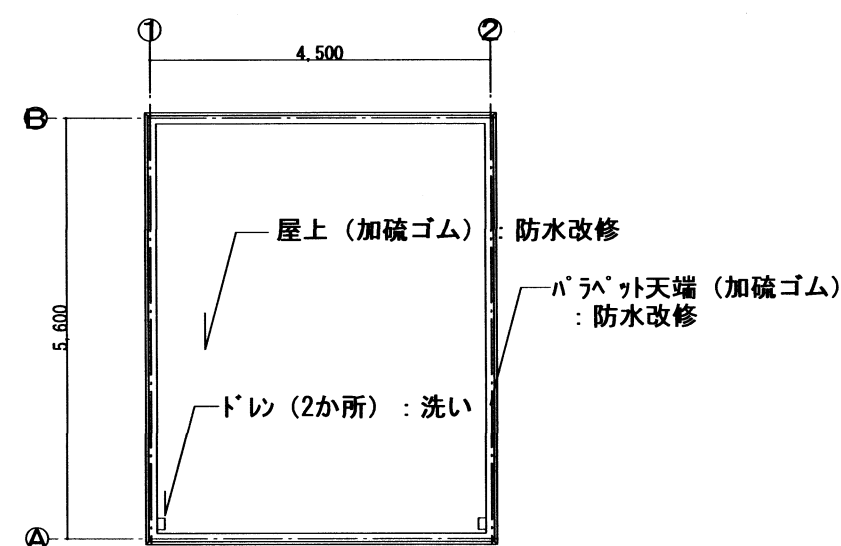


器具庫屋上平面図 1:100

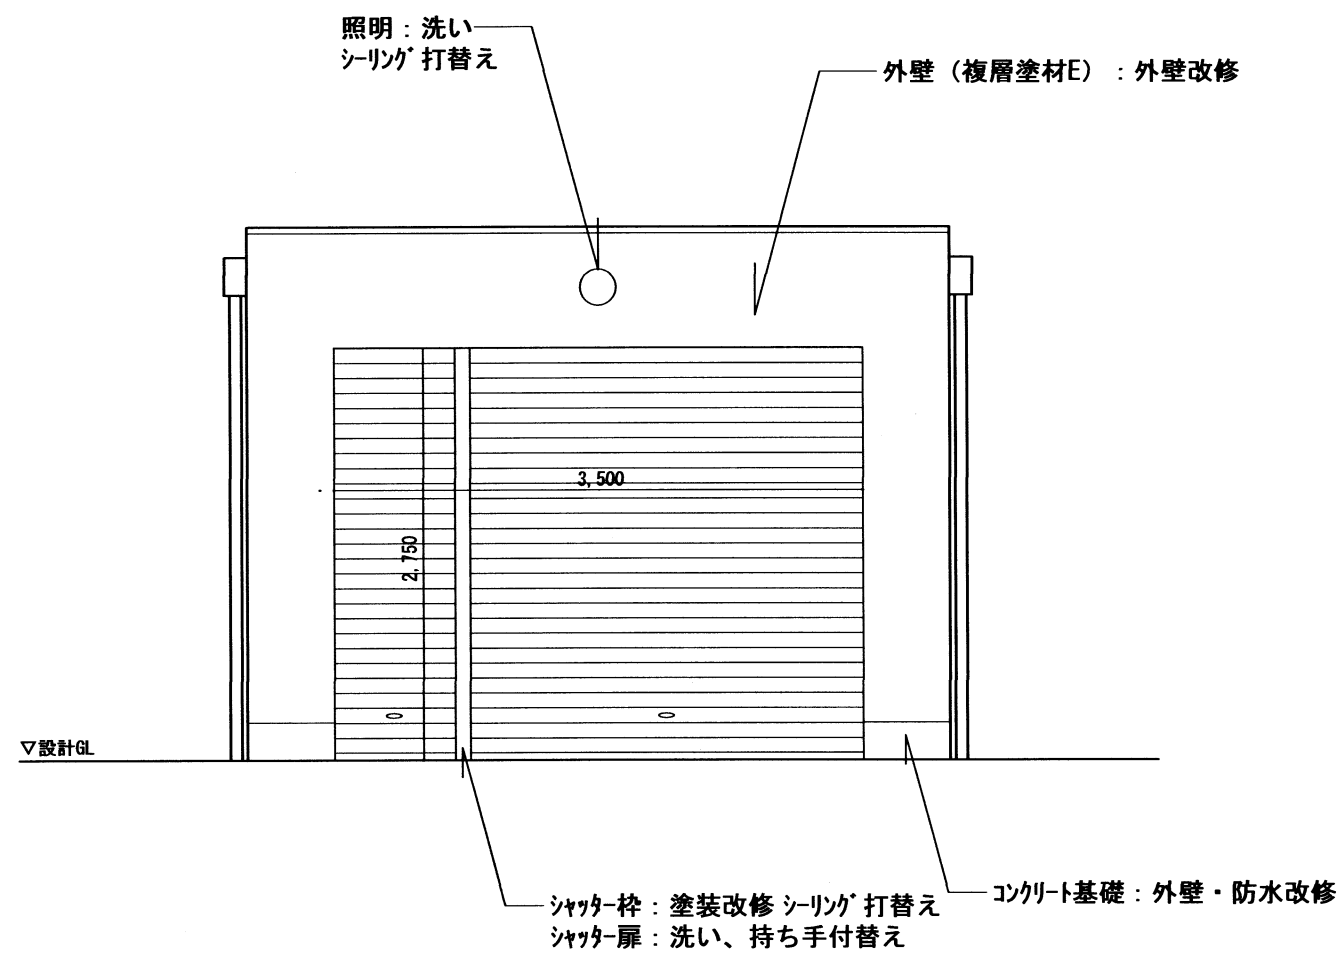


器具庫北立面図 1:50

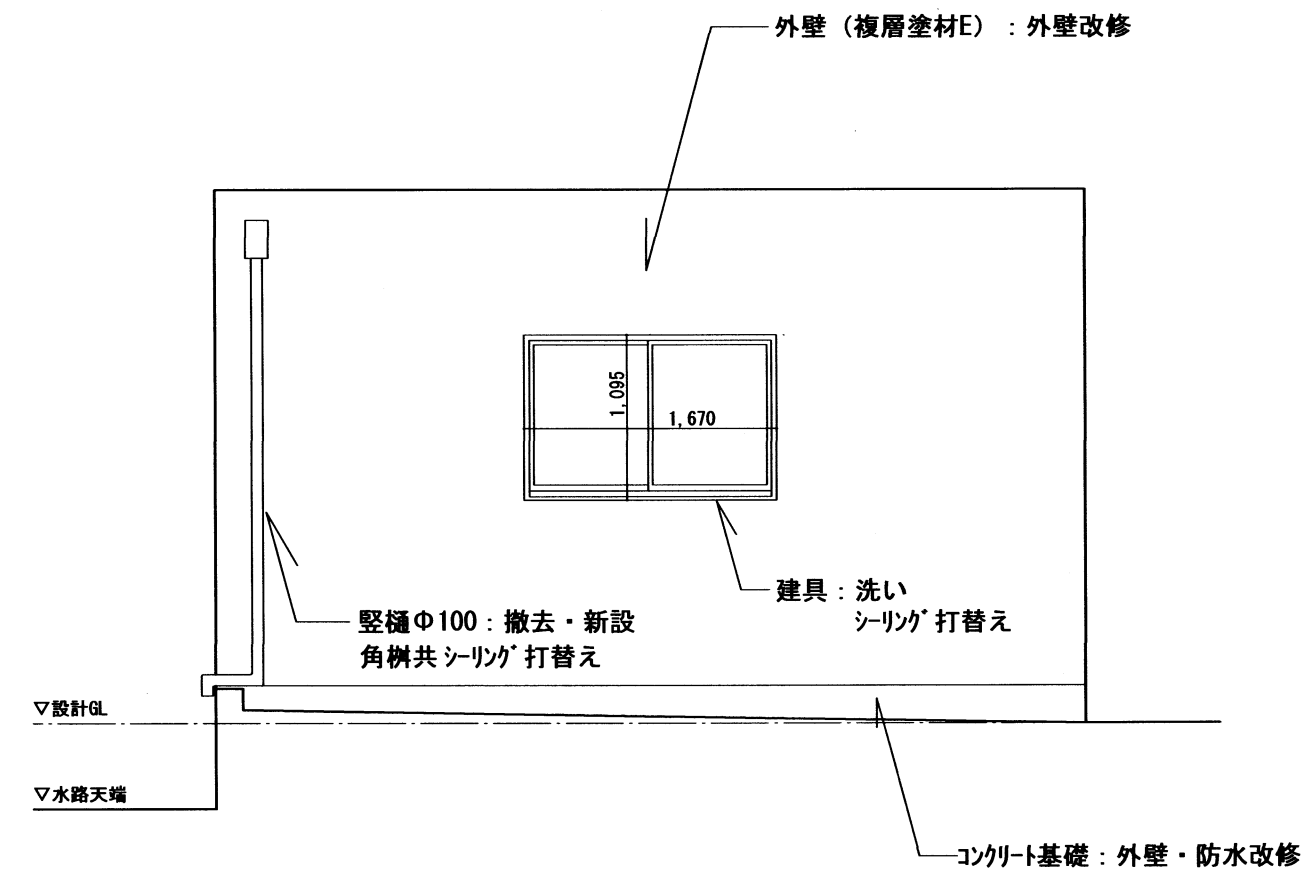


器具庫東立面図 1:50

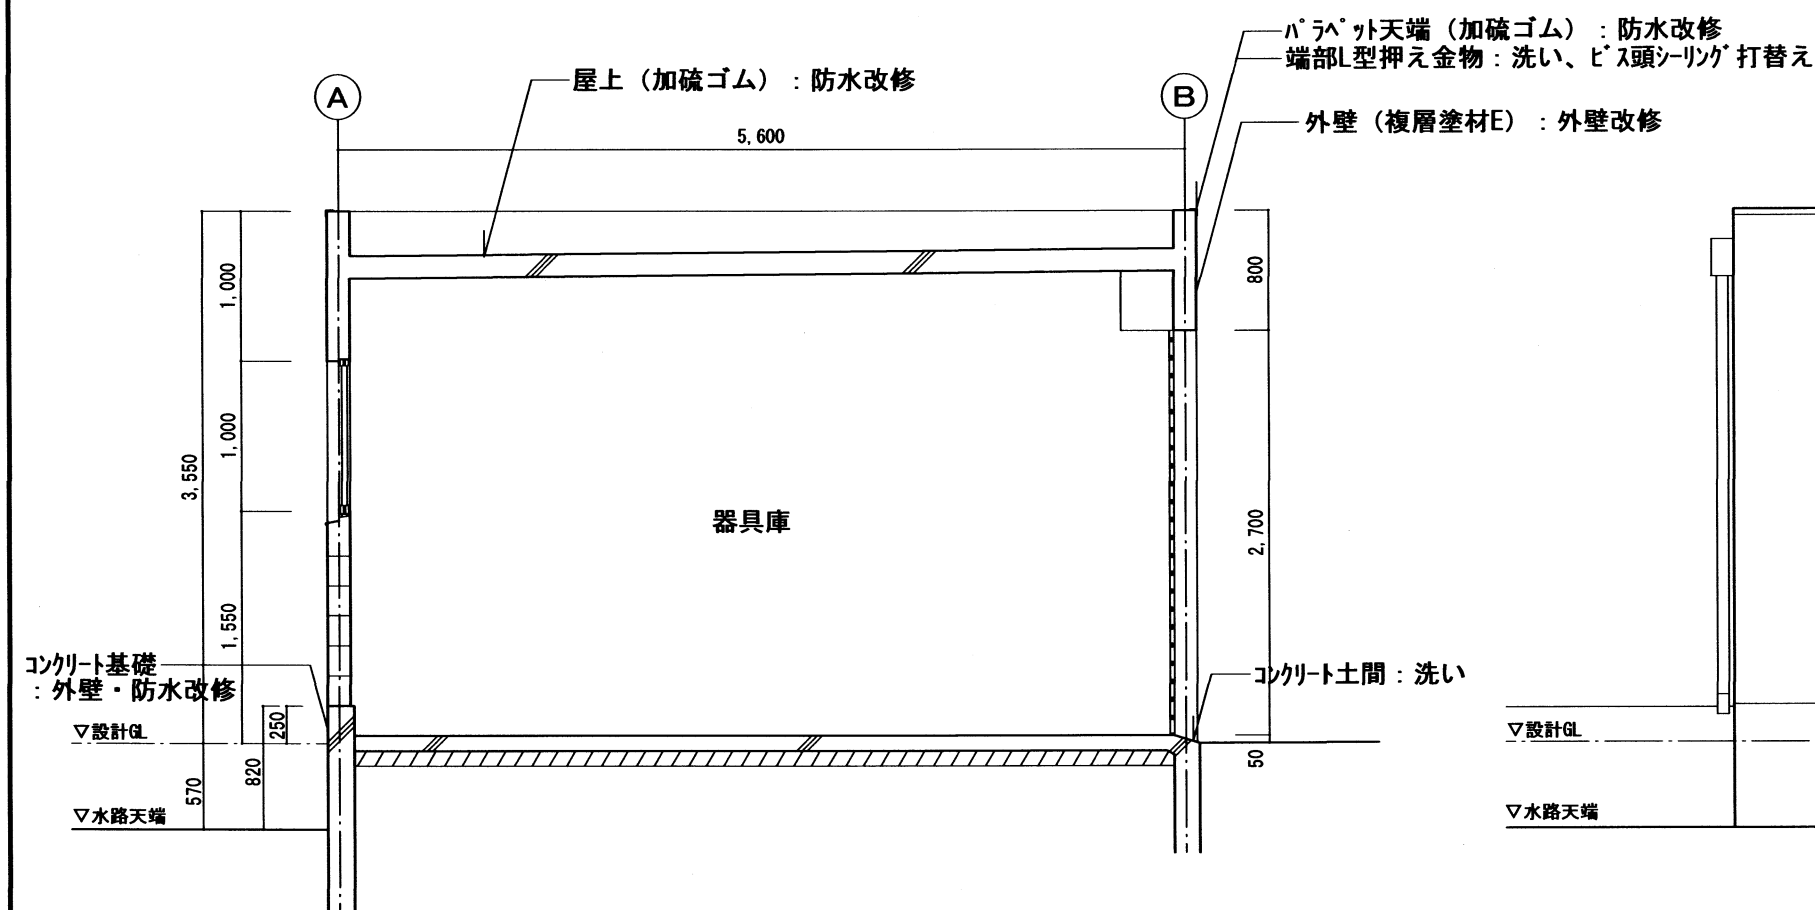

器具庫断面図 1:50

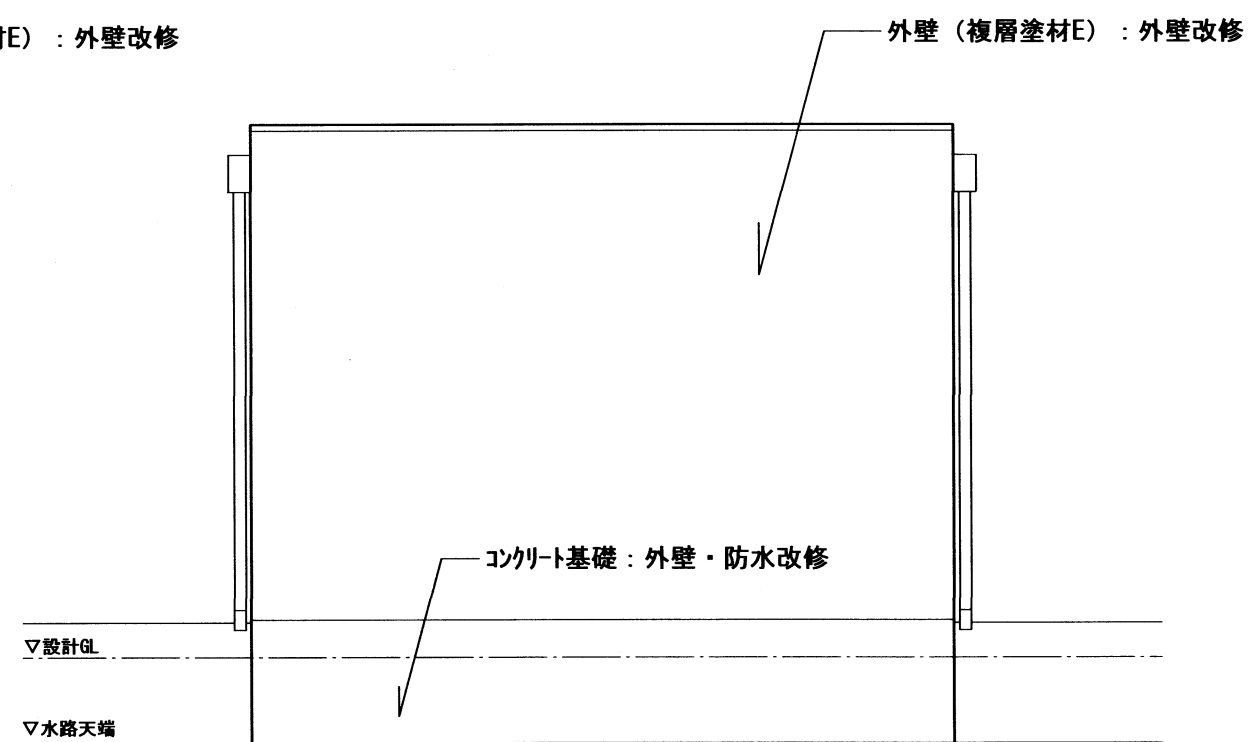

器具庫南立面図 1:50

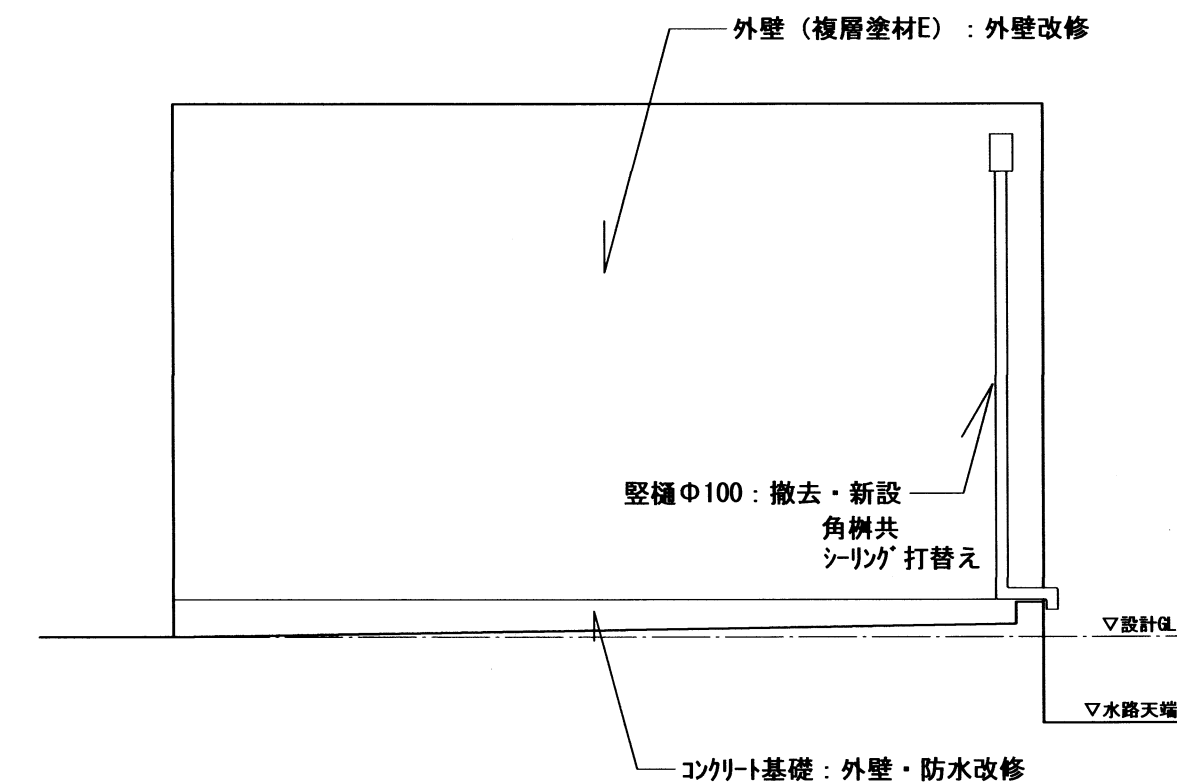

器具庫西立面図 1:50

特記事項 .	課長 担当課長 係長 担当	明石市都市局住宅・建築室営繕課	製作年月日	工事名称	内 7 全業 7
			2022年10月	明石市消防団西二見班詰所・器具庫外壁改修工事 器具庫 平面図・立面図・断面図 縮尺 1/100 1/50	