





## 令和4年度 工事仕様書・設計内訳書

工事名称 明石市立衣川中学校東校舎外壁及び南校舎屋上防水改修工事  
工事場所 明石市南王子町7-1  
工期 契約の翌日から、令和5年3月31日まで  
技術者等 現場代理人：他工事との「兼務可」  
主任又は監理技術者：「非専任」

課長	担当課長	係長	係長	係長	精算者	担当(建築)	担当(電気)	担当(機械)
								

1. 設計コード 04HB0210
2. 工事内容（・新築 ・増築 ・改築 ◎ 改修）
  - ・東校舎（⑬-1, ⑬-2棟）の外壁（北面・東面）改修（約1540㎡）
  - ・南校舎（⑭棟）の屋上全面防水改修（約580㎡）
3. 支払条件
  - ①前金払 当該会計年度の出来高予定額の40%以内
  - ②中間前金払 当該会計年度の出来高予定額の20%以内
  - ③部分払 令和4年度内1回以内
  - ④完成払 完成後、残額一括支払い
4. 特記事項
  - ①関係法令等を遵守し、必要な手続きを遅滞なく行うこと。また、これらに要する費用は、受注者負担とする。
  - ②省エネ、省資源、廃棄物の減量、リサイクルの推進等により、環境負荷の低減を図ること。
  - ③「産業廃棄物の不適正な処理の防止に関する条例」の対象となる建設廃棄物の産業廃棄物処理業者への引渡し完了したときは、同条例第16条の3に基づき、建設資材廃棄物引渡完了報告を監督職員に提出すること。
  - ④引渡しまでに要する試験運転及び各試験等の費用は、受注者負担とする。
  - ⑤原則、日曜日、祝日及び夜間は、作業を行わないこと。  
学校園の工事では原則として、土曜日の校舎内での作業を行わないこと。
  - ⑥万一、事故や苦情が発生した場合には、速やかに対応するとともに、対応内容を記録し、監督職員に報告すること。
  - ⑦営繕課発行の「契約書・仕様書に基づく提出書類（工事編）」に基づき、必要書類を提出すること。
  - ⑧敷地内及び敷地周辺は、全面禁煙とする。
  - ⑨工事着工前に敷地内外（敷地内の既存建物、近接建物、道路等の構造物など）の撮影を行い、工事完成時に原状復旧が行われているか確認すること。
  - ⑩工事期間中は、必要に応じて交通誘導員を増員すること。
  - ⑪工程、仮設計画等の作成及び工事施工に当たっては、関係部局と十分に事前打合せを行い、施設の運営に支障が生じないように配慮すること。
  - ⑫本設計書は公共建築工事積算基準等（2022年1月1日時点の最新版）に基づき積算している。
  - ⑬公共建築（改修）工事標準仕様書（各工事編）に基づく「書面」は、署名又は押印されたもののほか、印字による記名も含むものとする。
  - ⑭本件にかかる予算について、市議会での次年度への繰越し承認がされた時は、工事期間を令和5年5月18日までとする工期延期を行う予定である。なお、この場合、工期延期に伴う経費の変更は行わないものとする。











建築工事		外壁改修				
名称	摘要	数量	単位	単価	金額	備考
<外壁改修>						
既存外壁面事前調査	目視・打診・マキナ・計測・図面記入・報告書提出	1,538	㎡			
既存外壁面高圧水洗	30～60MPa程度 劣化部除去 ※必要に応じてケレン	1,538	㎡			
浮き部アソカベシコンク部分エポキシ樹脂注入工法	アソカベシ 16本/㎡	65.8	㎡			
欠損部エポキシ樹脂モルタル充填工法	500～600mm角程度, 欠損及び露筋 深さ 30mm程度	5	か所			
欠損部エポキシ樹脂モルタル充てん工法 (箇所)	100～200mm角程度, 欠損及び露筋 深さ 30mm程度	35	か所			
欠損部エポキシ樹脂モルタル充てん工法 (m)	100mm幅程度, 欠損及び露筋 深さ 30mm程度	10	m			
欠損部エポキシ樹脂モルタル充てん工法	角部100×100×60mm幅程度, 欠損及び露筋	3	m			
ひび割れ部エポキシ樹脂低圧注入工法	ボンド・シーリング工法同等 ひび割れ幅1mm以下 壁厚150mm程度	35	m			
ビニネット工法 端部モルタル擦付け	モルタルAV. t10程度 テープ処理 W125～200程度	155	m			
ビニネット工法	コンクリート ボンド・アソカベシコンク工法同等 パラペット・庇壁～上裏・外壁面等	356	㎡			
既存塗材面下地調整費	C-2・好む系 コテ塗 壁・梁等 ※ビニネット部分除く	877	㎡			
複層塗材 E	上塗2回 水系アクリル系 つやあり ゆず肌状 ロータ塗り 下地調整費別途	954	㎡			
外装薄塗材 E	コンクリート面 砂壁状 吹付け 下地調整費別途	279	㎡			
既存モルタル面塗膜防水 水下地調整費	C-1・カチオン系 庇・梁等各天端	305	㎡			
ケレン塗膜防水	X-2工法・平面・立上り共 下地調整費別途 庇・梁・手摺等各天端	305	㎡			
防水保証標識	アクリル板200×150×t3.0エッチング文字 (ケレン防水及びビニネット工法)	2	か所			
シーリング	PU-2・15×10 既存アソカベシコンク等 (アソカベシコンク体取合)	549	m			



建築工事		外壁改修				
名称	摘要	数量	単位	単価	金額	備考
シーリング	MS-2・15×10 既存7か所建具水切取合い	25.7	m			
堅樋新設	パイプ VP φ100 SUS支持金物共	102	m			
既存トレン脱着・塗装	カーアビス 塗・錆落とし共 φ100用程度 パイプトレン1箇所・中継トレン16箇所	18	か所			
DP塗替え(対候性塗料・ふっ素樹脂系)	下地調整RB種 上塗り1級(フッ素) 糸巾300程度・既存鋼製手摺・パイプ・消火管など銅管類	308	m			
DP塗替え(対候性塗料・ふっ素樹脂系)	下地調整RB種 上塗り1級(フッ素) 鉄鋼面 耐酸ブレース・電気ボックス等	37.4	m <sup>2</sup>			
<その他>						
パイプレスマット	2型 21.5m程度 専用止め金具・両面テープ共	1	式			
電線管等脱着(上裏面)	副資材補充共(電工4名程度)	1	式			
【撤去・処分】						
シーリング撤去	集積共 サッシ廻り	575	m			
堅樋撤去	VP管・支持金物共 集積共	102	m			
パイプレスマット撤去	集積共	21.5	m			
廃棄物コンテナ設置・運搬	4.0m <sup>3</sup>	4	台			
廃棄物コンテナ処分	4.0m <sup>3</sup> ※シーリング・樋・金物・塗材・サッシなど	4	台			
計						



建築工事		屋上防水				
名称	摘要	数量	単位	単価	金額	備考
アンカーピンニング部分 ポリ樹脂注入工法	アンカーピン 16本/m <sup>2</sup>	6.7	m <sup>2</sup>			
屋上既設防水面 けれん・清掃	平場・立上り共 (既設シート防水面等)	593	m <sup>2</sup>			
パラペット等立上 部 断熱材充填	D130×H190程度 断熱ボード積層充填 屋上点検口・配管スペース共	131	m			
塩ビシート防水 (平場)	機械固定・断熱工法 断熱材t30 高反射シートt1.5	497	m <sup>2</sup>			
塩ビシート防水 (一部平場)	機械固定工法 高反射シートt1.5	51.5	m <sup>2</sup>			
塩ビシート防水 (立上・基礎廻り)	接着工法(下地処理共) 高反射シートt1.5	24.4	m <sup>2</sup>			
塩ビ被覆鋼板取付	立上端末 70×45	121	m			
塩ビ被覆鋼板取付	出隅・断熱材端部・基礎入隅 50×15	214	m			
塩ビ被覆鋼板取付	入隅 55×55	119	m			
塩ビ被覆鋼板取付	側溝 50×10	93.6	m			
塩ビ被覆鋼板取付	基礎廻り W=50	14.4	m			
脱気筒設置	ステンレス製	6	か所			
改修ドレン設置	縦型φ100用	10	か所			
溝はつり (基礎廻り)	W20程度 アンチ・ファン基礎	8.4	m			
シーリング (基礎廻り)	MS-2・20×15程度 アンチ・ファン基礎	133	m			
ウレタン塗膜防水 (テレビアンテナ基礎天 端)	X-2工法・3.1m <sup>2</sup> 程度 下地調整(C-2) ベースコート共	1	式			
ウレタン塗膜防水 (既存防水モックが面)	X-1工法・6.5m <sup>2</sup> 程度 下地調整(C-2)	1	式			
【運搬】						
材料荷揚げ費	ワフレンクレーン13t吊り程度 ホクレタ付き	1	日			
【撤去・処分】						















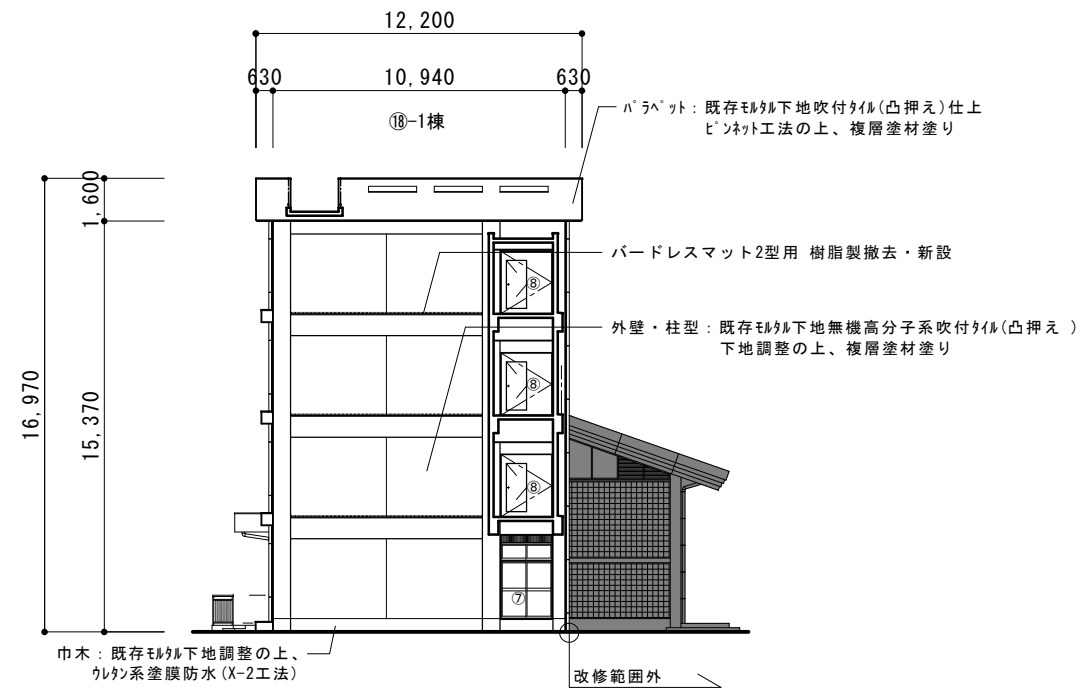

北立面図 1/200

※東校舎（PH含む）の外壁北面・東面及びそれらに付随する庇・梁等の防水改修、樋等全数取替（撤去・新設）を行う。

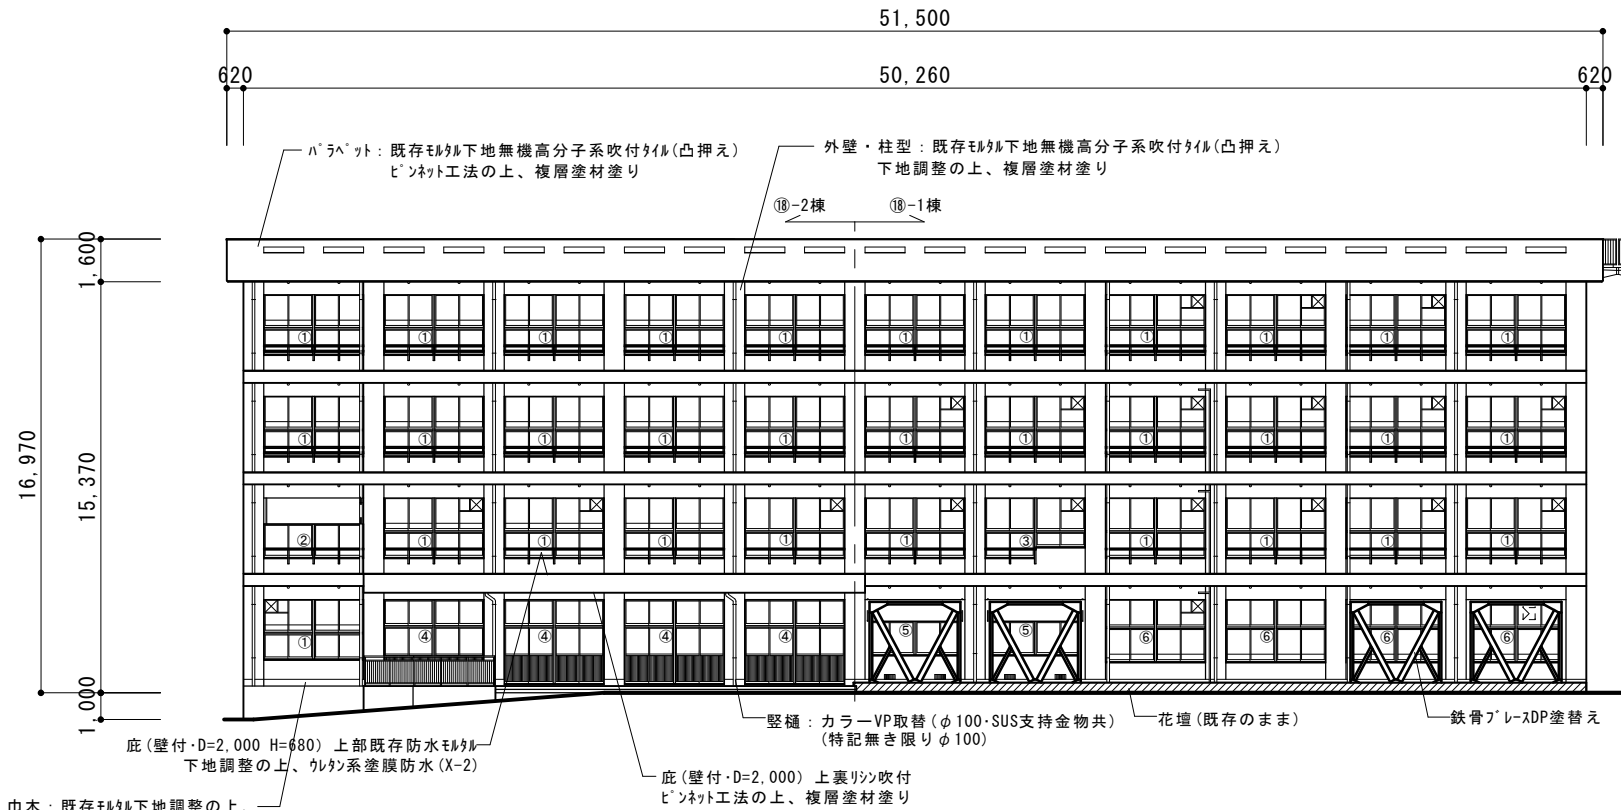

東立面図 1/200


【特記事項】

- ・10-1棟(北面及び東面北側)は既設塗膜及び下地調整材にアスベストの含有は認められない(調査済)。
- ・10-3棟(東面南側)については、アスベスト未調査の為、本工程にて分析調査を行うこと(外壁・軒裏・上裏の3箇所※1箇所につき定性・定量分析)。アスベスト含有が判明した場合は、工法等変更などの精査を行う。
- ・改修部分全面を高圧水洗、劣化部除去の上、浮き・クラック等全面調査し、施工数量を精査すること。(調査初期に市監督員と状況を確認し、改修方針・工法の選定を相談の上、施工計画を立てること。)(施設は使用しながらの工事となるので、生徒・教員など使用者、学校行事に配慮し施工のこと。)

改修内容	施工部位	数量(校舎)	備考
1 既存外壁面前調査(目視・打診確認・マーキング・計測・図面記入・報告書提出)	外壁・柱・梁・上裏 パラペット共通	1,538㎡	10-3棟アスベスト調査実施(3箇所)
2 既存塗膜面高圧水洗(30~50MP・劣化部除去)	外壁・柱・梁・上裏 パラペット共通	1,538㎡	10-1棟アスベスト含有無(調査済)
3 浮き部アンカーピンニング部分エポキシ樹脂注入工法(16穴/㎡)	外壁・柱・梁・上裏 パラペット共通	65.8㎡	
4 露筋・欠損部エポキシ樹脂モルタル充填工法(500~600角×t30程度/ヶ所)	外壁・柱・梁・上裏 パラペット共通	5ヶ所	
5 露筋・欠損部エポキシ樹脂モルタル充填工法(100~200角×t30程度/ヶ所)	外壁・柱・梁・上裏 パラペット共通	35ヶ所	
6 露筋・欠損部エポキシ樹脂モルタル充填工法(W100×t30程度/m)	パラペット上裏	10m	
7 露筋・欠損部エポキシ樹脂モルタル充填工法(角部100×100×60程度/m)	パラペット上裏	3m	
8 ひび割れ部エポキシ樹脂低圧注入工法	外壁・柱・梁・上裏 パラペット共通	35m	
9 上裏出隅水切部不陸成形(W125~200・t10程度・ピンネット施工用コーナー)	パラペット上裏出隅 庇上裏出隅	155m	
10 ピンネット工法(ボンドカボピンネット工法同等)	パラペット外側~上裏 庇~上裏・タイル壁面	356㎡	
11 既存塗材面下地調整(C-2・カチオン系) ※ピンネット部分除く	外壁・梁・上裏 パラペット共通	877㎡	
12 複層塗材E(ゆず肌・ローラー・シリコントップ)	外壁・柱・梁 パラペット共通	954㎡	
13 外装薄塗材E(アクリルリシン)	上裏	279㎡	
14 ウレタン防水(X-2) ※既存防水モルタル及び塗膜防水面の下地調整はC-1とする。	昇降口・各階庇 梁	305㎡	
15 既存アルミ建具廻りシーリング打替え (PU-2・15×10) (MS-2・15×10)	建具廻り 建具~水切	549m 25.7m	
16 ハト除け用パードレスマット樹脂製2型 撤去・新設	北面梁上	21.5m	

記号	W×H(種類)・・・単位m	箇所数
①	3.67×2.2(AW)	31
②	3.67×1.2(AW)	1
③	1.87×1.7(AW) 1.80×2.2(AW)	1
④	3.67×3.15(AW)	4
⑤	3.67×1.2(AW)	2
⑥	3.67×1.3(AW)	4
⑦	1.8×3.0(AD)	1
⑧	1.9×2.3(SD)	3
合計		48

記号	用途:材質・径・改修内容	数量
(イ)	縦樋:撤去新設 カラーVP(SUS支持金物共)	φ100:102m
(ロ)	手摺・タラップ・消火管等:スチールDP塗替・糸巾300程度	308m
(ハ)	ドレン:塗替え ケルミル塗(錆落とし共)φ100用程度	18箇所
(ニ)	分電盤 鉄骨ブレースDP塗替(H-200×200×8×12、H-200×100×5.5×8)	37.4㎡

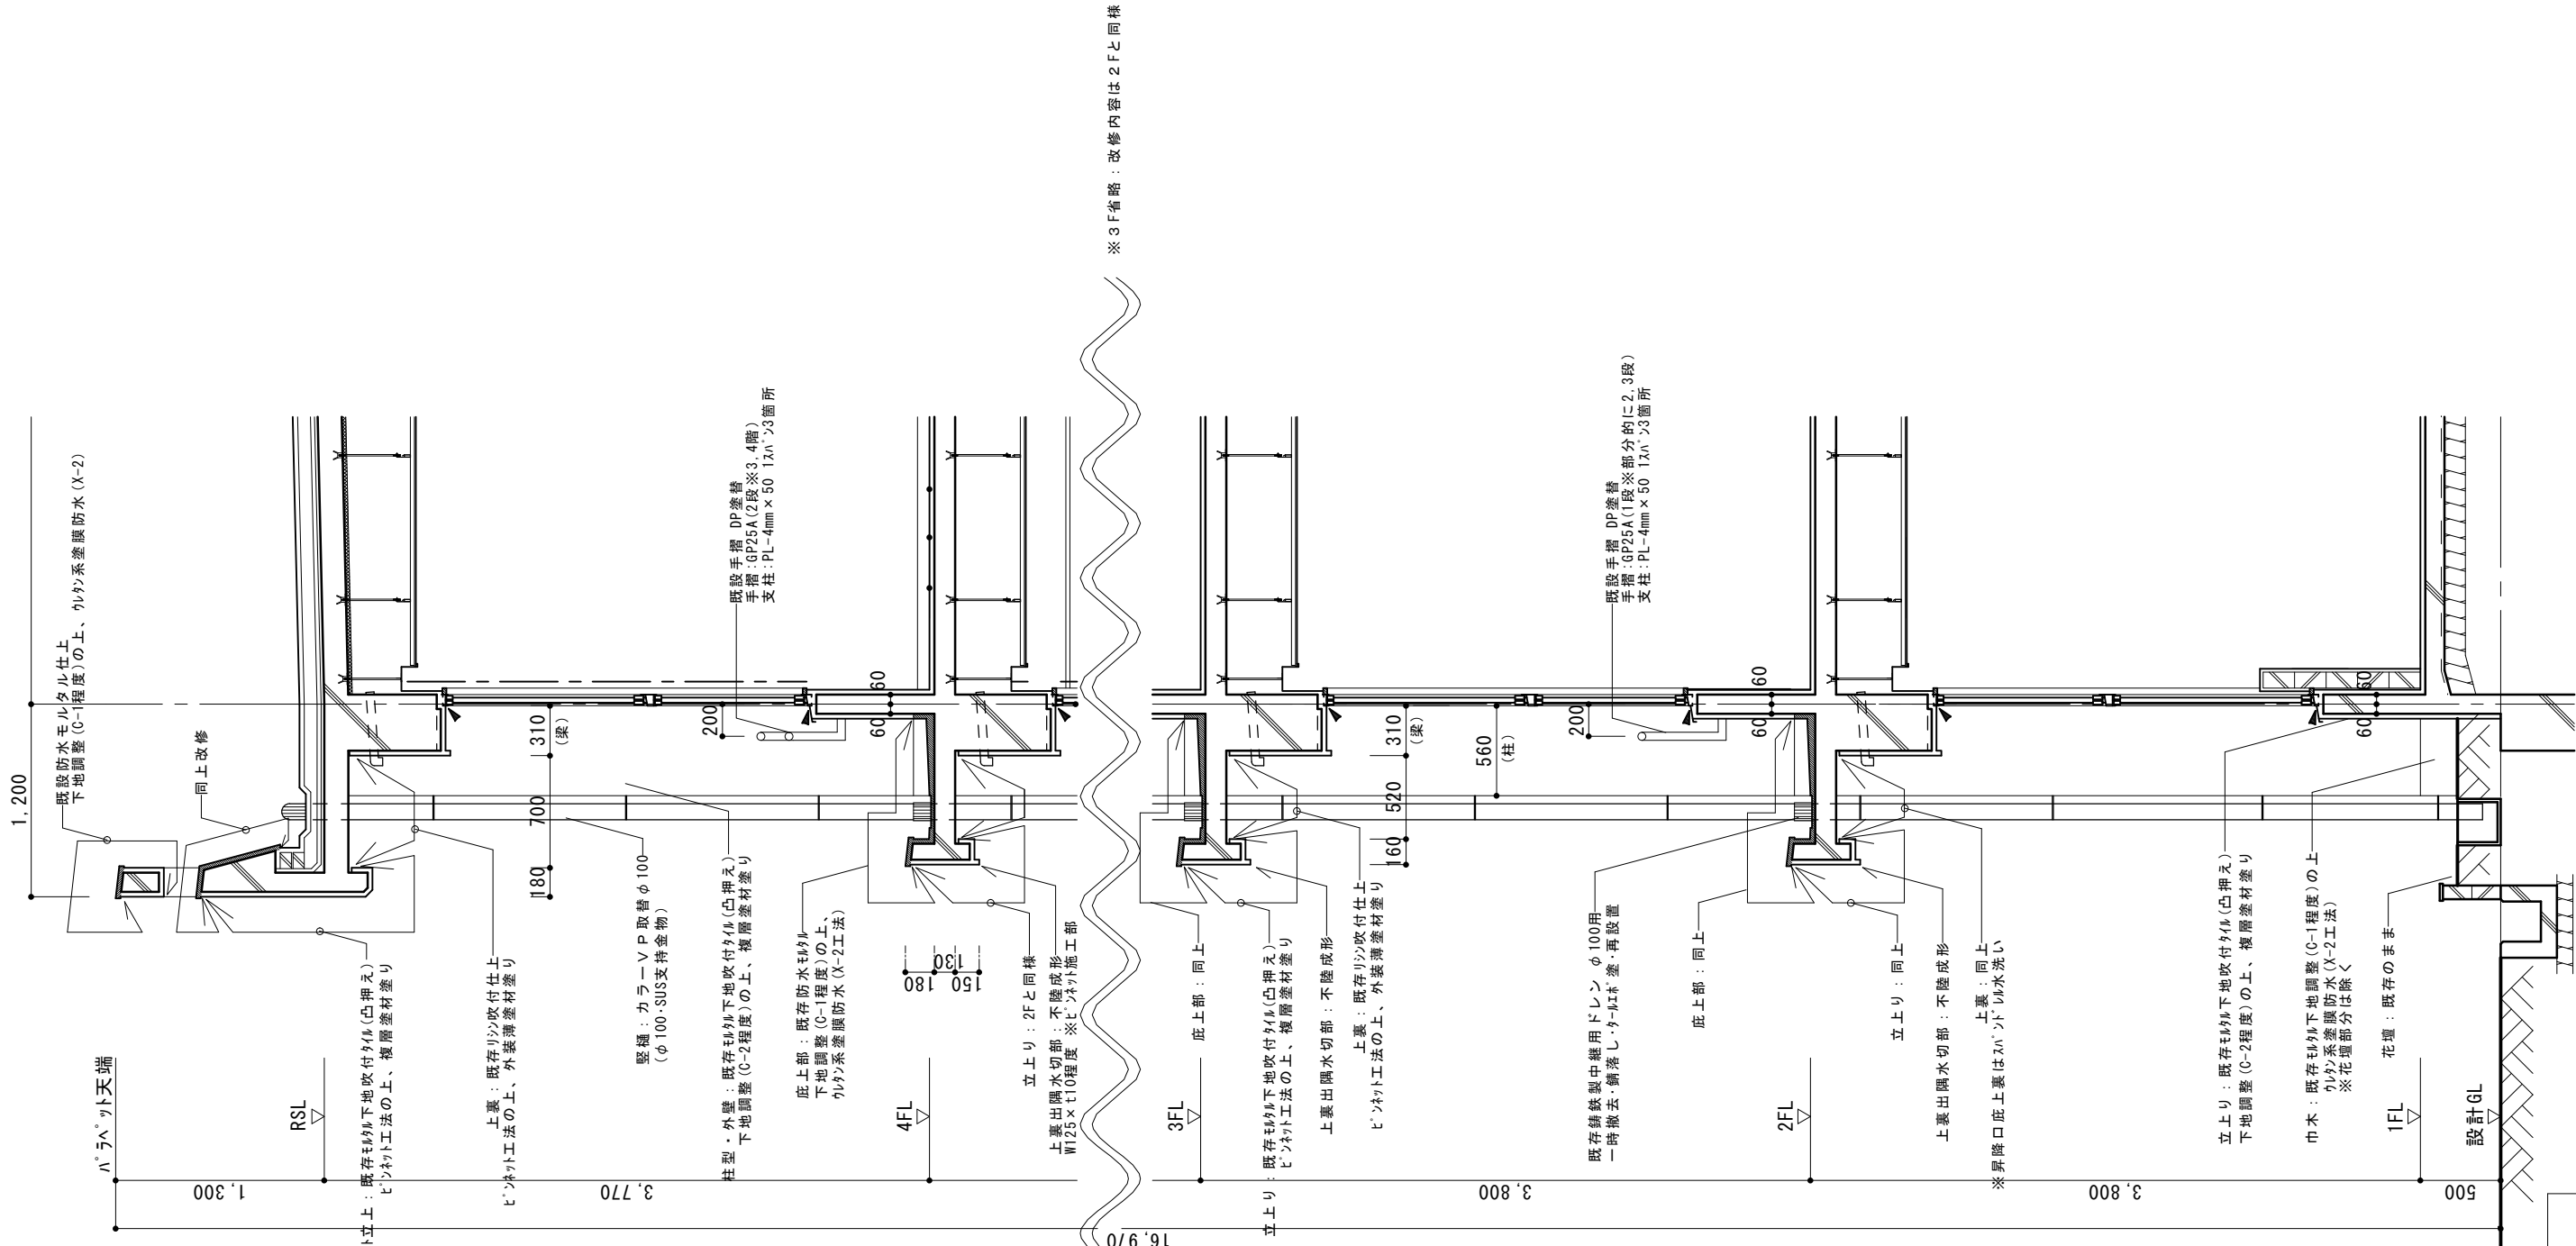

矩計図 1/30

明石市都市局住宅・建築室営繕課	製作年月日	2022年11月	工事名称	明石市立衣川中学校東校舎外壁及び南校舎屋上防水改修工事	内	5
	図面名称	東校舎 矩計図	縮尺	1/30	全葉	6


48,020

41,035


6,985

500


12,020  
12,520

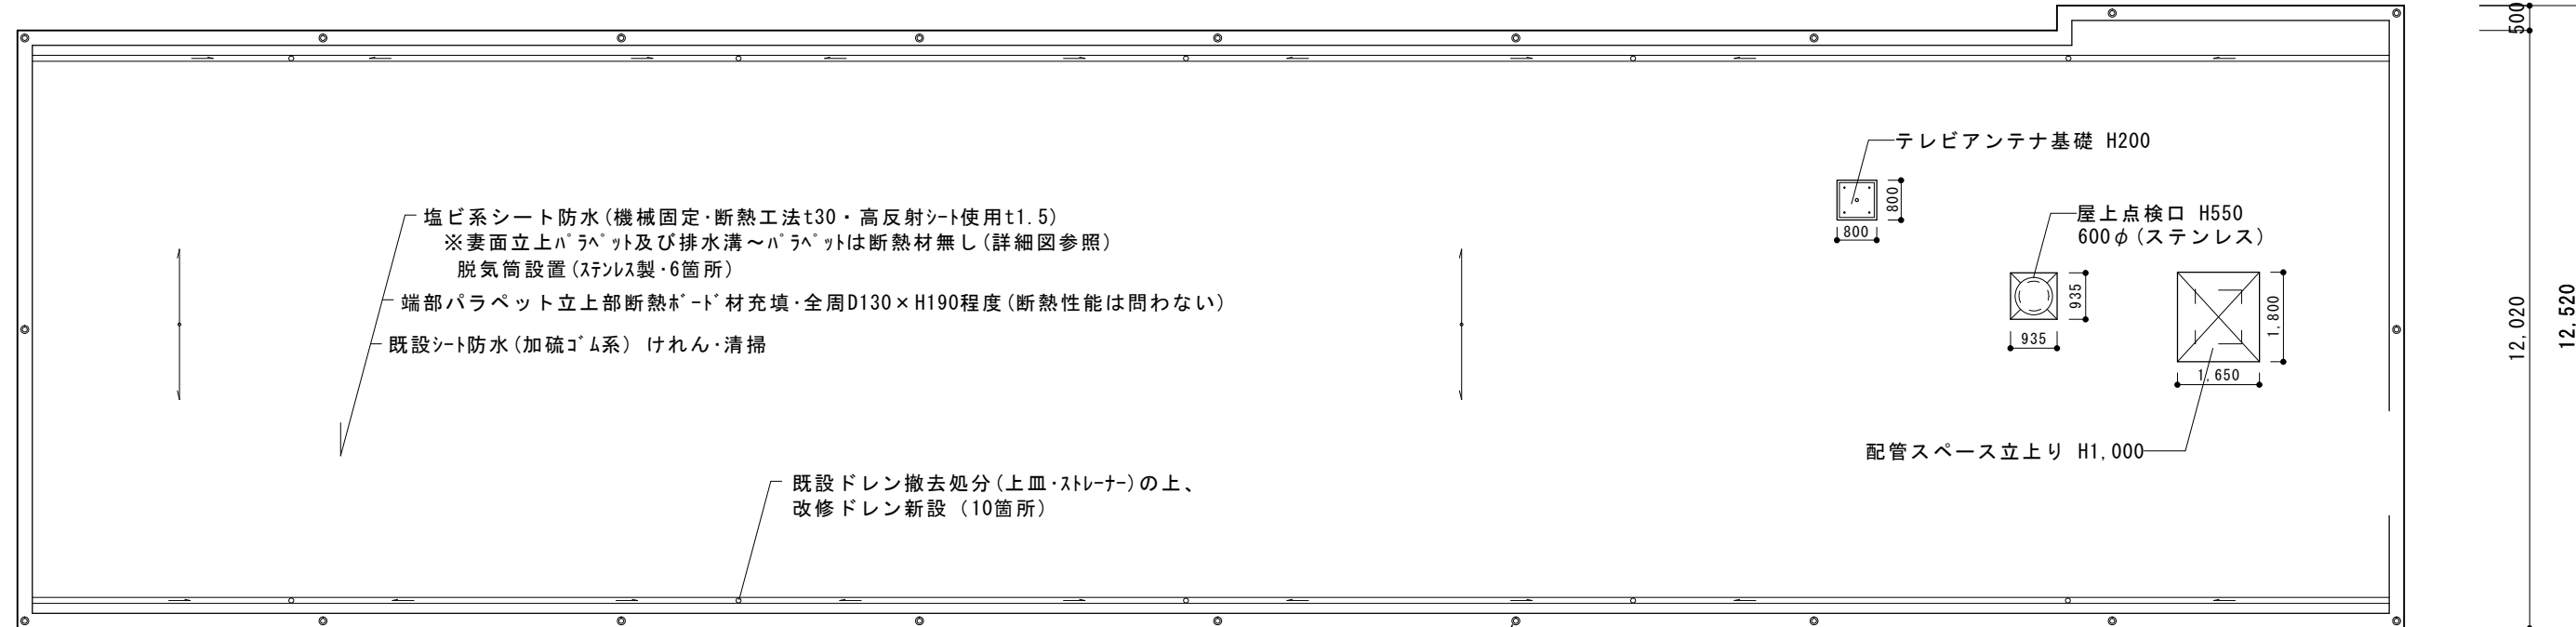


屋階平面図 1/100

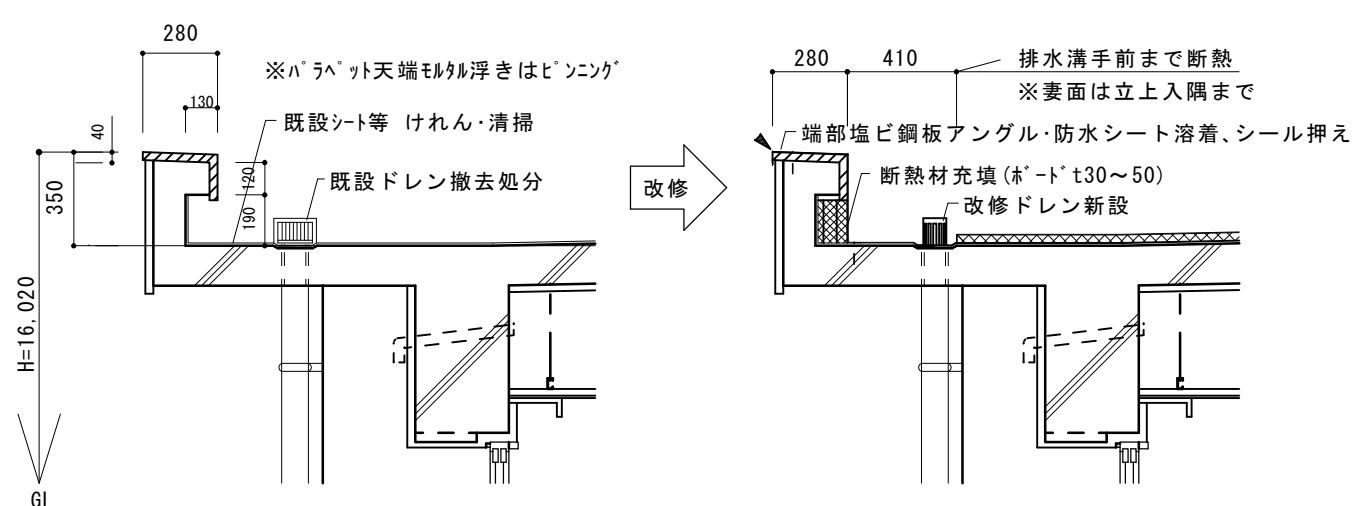


各部詳細図 1/20

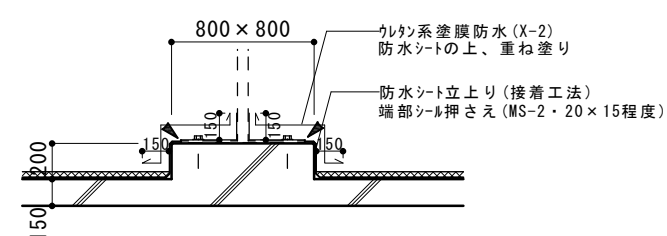

テレビアンテナ基礎 詳細図 1/30

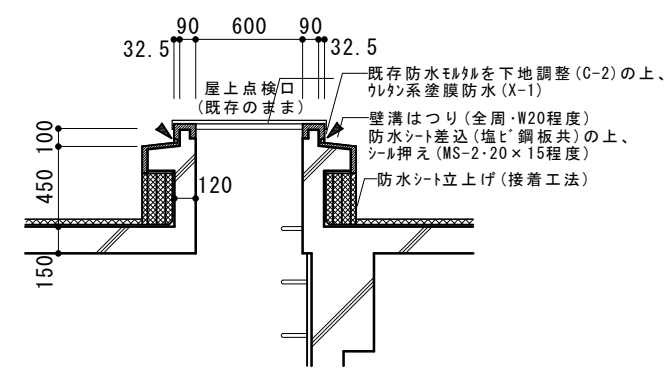

屋上点検口 詳細図 1/30

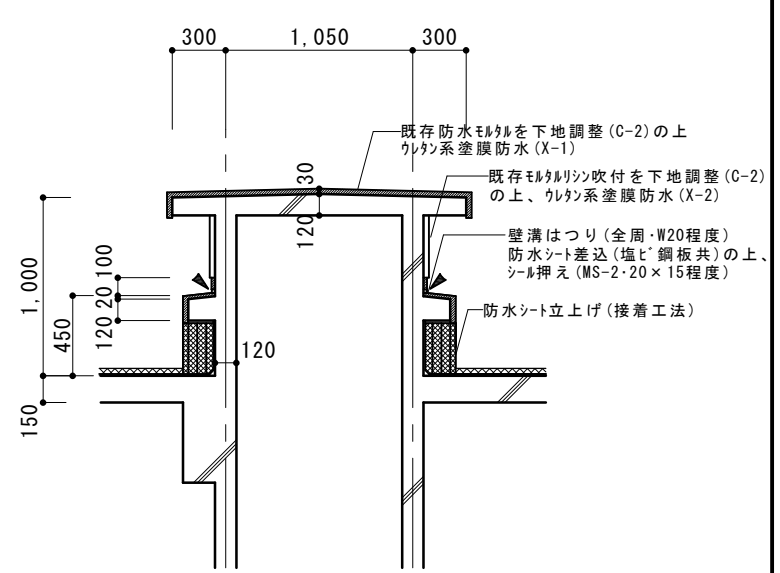

配管スペース詳細図 1/30

・▲はシーリング箇所を示す。

課長	担当	係長	担当	製作年月日	工事名称	内
				2022年11月	明石市立衣川中学校東校舎外壁及び南校舎屋上防水改修工事	6
明石市都市局住宅・建築室営繕課				図面名称	南校舎 屋上防水改修図	全葉
				縮尺	1/20, 1/30, 1/100	6